



Российская Федерация
ООО Проектно-конструкторское бюро
"Энергостальпроект"

Объект: Капитальный ремонт в здании МБОУ
"Средняя общеобразовательная школа №5
(группы детей дошкольного возраста)"
по ул Свердлова, 12 г.Югорск Тюменская обл.

Проектная документация

Раздел 5. "Сведения об инженерном оборудовании, о сетях инженерно-технического обеспечения, перечень инженерно-технических мероприятий, содержание технологических решений".

Подраздел б : "Система водоснабжения". Часть 1.

Шифр: 316-03-11 ИОС В

Изм.	№ док.	Подп.	Дата
1	41-11		09.11



Российская Федерация
ООО Проектно-конструкторское бюро
"Энергостальпроект"

Объект: Капитальный ремонт в здании МБОУ
"Средняя общеобразовательная школа №5
(группы детей дошкольного возраста)"
по ул Свердлова, 12 г.Югорск Тюменская обл.

Проектная документация

Раздел 5. "Сведения об инженерном оборудовании, о сетях инженерно-технического обеспечения, перечень инженерно-технических мероприятий, содержание технологических решений".

Подраздел б : "Система водоснабжения". Часть 1.

Шифр: 316-03-11 ИОС В

Генеральный директор

А. В. Трапезников

Главный инженер проекта

В.В. Кокорев

Изм.	№ док.	Подп.	Дата
1	41-11		09.11

Содержание

Обозначение	Наименование	Примечание
	Титульный лист	
316-03-11 ИОС В С	Содержание	2 Изм.1(нов.)
316-03-11 ИОС В СП	Состав проектной документации	3 Изм.1(нов.)
316-03-11 ИОС В	Текстовая часть	4 Изм.1(нов.)
	Разрешение на внесение изменений	6 Изм.1(нов.)
	Таблица регистрации изменений (текстовый документ)	7 Изм.1(нов.)
316-03-11 ИОС В	Графическая часть.	
	1. Общие данные	8 Изм.1(Зам.)
	2. План сетей В1, Т3, Т4 подвала.	9 Изм.1(Зам.)
	3. План 1-го этажа в осях "6-10". (Пищевблок). План сетей В1, Т3, Т4.	10
	4. План 2-го этажа. (Мед.блок). План В1, Т3, Т4.	11
	5. Принципиальная схема водоснабжения.	12 Изм.1(Зам.)

Инв. № подл.	Подп. и дата		Взам. инв. №		316-03-11 ИОС В С					
	1		Нов.	41-11		09.11				
	Изм.	Кол. уч.	Лист	№ док.	Подп.	Дата	Содержание	Стадия	Лист	Листов
	Разраб.		Поспелова			04.11		П		1
	Проверил		Лебедева			04.11				
	Нач.отд.					04.11				
	ГИП		Кокорев			04.11				ООО ПКБ "Энергостальпроект"

Состав проектной документации

Номер тома	Обозначение	Наименование	Примеч.
1	316-03-11-ПЗ	Пояснительная записка	
2	316-03-11-ПЗУ	Схема планировочной организации земельного участка.	
3	316-03-11-АР	Архитектурные решения.	
4	316-03-11-КР.1	Конструктивные и объемно-планировочные решения (выше отм. 0.000)	
	316-03-11-КР.ИР	Инженерные расчеты.	
5	316-03-11-ИОС	Сведения об инженерном оборудовании, о сетях инженерно-технического обеспечения, перечень инженерно-технических мероприятий, содержание технологических решений:	
5.a	316-03-11-ЭОМ	Система электроснабжения.	
5.б	316-03-11-В 316-03-11.1-В	Система водоснабжения. Часть 1. Система водоснабжения. Часть 2	
5.в	316-03-11-К	Система водоотведения.	
5.г	316-03-11-ОВ 316-03-11.1-ОВ	Отопление, вентиляция. Часть 1. Отопление, вентиляция. Часть 2	
5.д	316-03-11-СС	Сети связи	
5.e		Система газоснабжения.	Не разрабатывался
5.ж	316-03-11-ТХ	Технологические решения.	
6	316-03-11-ПОС	Проект организации строительства.	
7		Проект организации работ по сносу или демонтажу объектов капитального строительства	Не разрабатывался
8	316-03-11-ПМОС	Перечень мероприятий по охране окружающей среды.	
9	316-03-11-МПБ	Мероприятия по обеспечению пожарной безопасности.	
10	316-03-11-ОДИ	Мероприятия по обеспечению доступа инвалидов.	
11	316-03-11-СМ	Смета на строительство объектов капитального строительства.	
12	316-03-11-ИТМ ГОУЧС	Инженерно-технические мероприятия гражданской обороны. Мероприятия по предупреждению чрезвычайных ситуаций	
13	316-03-11-ЭФ	Энергоэффективность	
	№1470	Техническое заключение по результатам выполнения обмерных работ и обследования.	

Инв. № подл. Подп. и дата Взам. инв. №

1		Нов.	41-11		09.11
Изм.	Кол. уч.	Лист	№ док.	Подп.	Дата
Разраб.		Поспелова			04.11
Проверил		Лебедева			04.11
Нач.отд.					04.11
ГИП		Кокорев			04.11

316-03-11 ИОС В СП

Состав проектной документации

Стадия	Лист	Листов
П	1	1
ООО ПКБ "Энергостальпроект"		

Исходные данные

1. Утвержденное задание на проектирование.
2. Технические условия №2005 от 26.09.2011г. Департамент жилищно-коммунального комплекса и отчет по химическому составу питьевой воды на водоочистных сооружениях г.Югорска за август м-ц 2011г.
3. Техническое заключение по результатам выполнения обмерных работ и обследования на объекте: "Здание МБОУ "Средняя общеобразовательная школа №5 (группы детей дошкольного возраста)", расположенное по ул.Свердлова №12а в г.Югорск ХМАО-Югра Тюменской области".

Общие указания

Настоящий проект выполнен в соответствии со СНиП 31-06-2009 "Общественные здания и сооружения", СНиП 2.04.01-85* "Внутренний водопровод и канализация зданий", монтаж выполнить на основании СНиП 3.05.01-85 "Внутренние санитарно-технические системы".

Данным проектом предусматривается капитальный ремонт пищеблока (1 этаж в осях А-Г, 6-10) и медицинского блока (2 этаж в осях В-Г, 3-7) в здании МБОУ "СОШ №5" г.Югорска.

Детские ясли-сад с дневным пребыванием детей со столовыми, работающими на сырье, и прачечными, оборудованные автоматическими стиральными машинами - количество детей - 280чел.

Внутренние сети холодного водоснабжения В1 дет.сада подсоединены к существующим наружным централизованным городским сетям холодной воды.

Горячая Т3 и циркуляционная вода Т4 от котельной.

Ввод сетей выполнен совместно с сетями отопления.

Анализ исходной воды, принятой на нужды хозяйственно-питьевого водоснабжения, соответствует требованиям СанПин2.1.4.1074-01 "Питьевая вода."

Существующие диаметры вводов В1,Т3,Т4 \varnothing 100мм. Наружные сети холодного водоснабжения закольцованы.



Давление в наружных сетях холодного водоснабжения 3,5 атм.

Подключение водопроводов выполнить после узлов учета.

Существующие водомерные узлы условным диаметром 15мм. Необходимо произвести замену существующих водомерных узлов на новые по проектным расходам воды на холодную, горячую и циркуляционную воду соответственно: ОСВ-32 на холодную и горячую воду, СГВ-15 на циркуляцию.

Перекладка магистральных сетей водоснабжения В1,Т3,Т4 в подвальном помещении выполнена отдельным проектом 316-03-11.1 В.

Перепланировка помещений пищеблока и мед.блока выполнена в соответствии с технологической частью проекта.

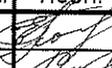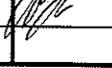Инв. № подл	Подп. и дата	Взам. инв. №					316-03-11 ИОС В							
			1		Нов.	41-11					09.11			
			Изм.	Кол. уч.	Лист	№ док.	Подп.	Дата	Пояснительная записка					
			Разраб.		Поспелова			04.11				Стадия	Лист	Листов
			Проверил		Лебедева			04.11				П	1	2
			Нач.отд.					04.11				ООО ПКБ "Энергостальпроект"		
			ГИП		Кокорев			04.11						

Согласно п.9.5 СанПин2.4.1.2660-10 в проекте предусматривается резервное горячее водоснабжение на случай отключения горячей воды в следующих помещениях (электроводонагреватель марки "Реал ВР-440" мощность 1,6кВт) в пищеблоке: в моечной 100л., на 50л.- в помещении мясо-рыбного цеха, овощного цеха и в душевой; в мед.блоке в процедурной "Аристон" 10л. мощн. 1,2кВт .
Производительность пищеблока детского сада 1760 блюд в смену. Работа детского сада 12 часов. Расходы воды на технологические нужды сведены в таблицу "Основных показателей по чертежам водопровода " лист "Общие данные".

Внутренние сети холодного и горячего водоснабжения выполнить из стальных водогазопроводных оцинкованных труб \varnothing 50,40, 32, 25, 20мм. ГОСТ 3262-75. Трубопроводы в подвале изолировать. Изоляция - шнур из минеральной ваты в оплетке марки 200 толщиной 40мм. ТУ36-1695-73. Покровный слой - стеклопластик рулонный РСТ ТУ11-145-80. Окраска теплоизолируемых труб производится грунтовкой ГФ-020, битумным лаком БТ-577 ГОСТ5631-79, окраска неизолированных труб масляной краской за два раза.

Существующие санитарно - технические приборы - демонтировать.

Произвести замену санитарно - технических приборов и трубопроводов соответственного диаметра согласно проекта.

Подводки к санитарно-техническим приборам \varnothing 15мм. - из полипропиленовых труб PPRC.

На умывальниках в пищеблоке и мед.блоке установить смесители с локтевым пуском воды.

Монтаж систем водопровода вести в соответствии с требованиями СНиП3.05.01-85.

При производстве работ учесть требования заводов-изготовителей.

Все материалы, оборудование, изделия и приборы, используемые для комплектации объекта, должны иметь соответствующие сертификаты.

Инв. № подл.	Подп. и дата	Взам. инв. №

1		Нов.	41-11		09.11
Изм.	Кол.уч.	Лист	№ док.	Подп.	Дата

316-03-11 ИОС В


Лист

2

План 2-го этажа (мед. пункт)

М 1:100

11

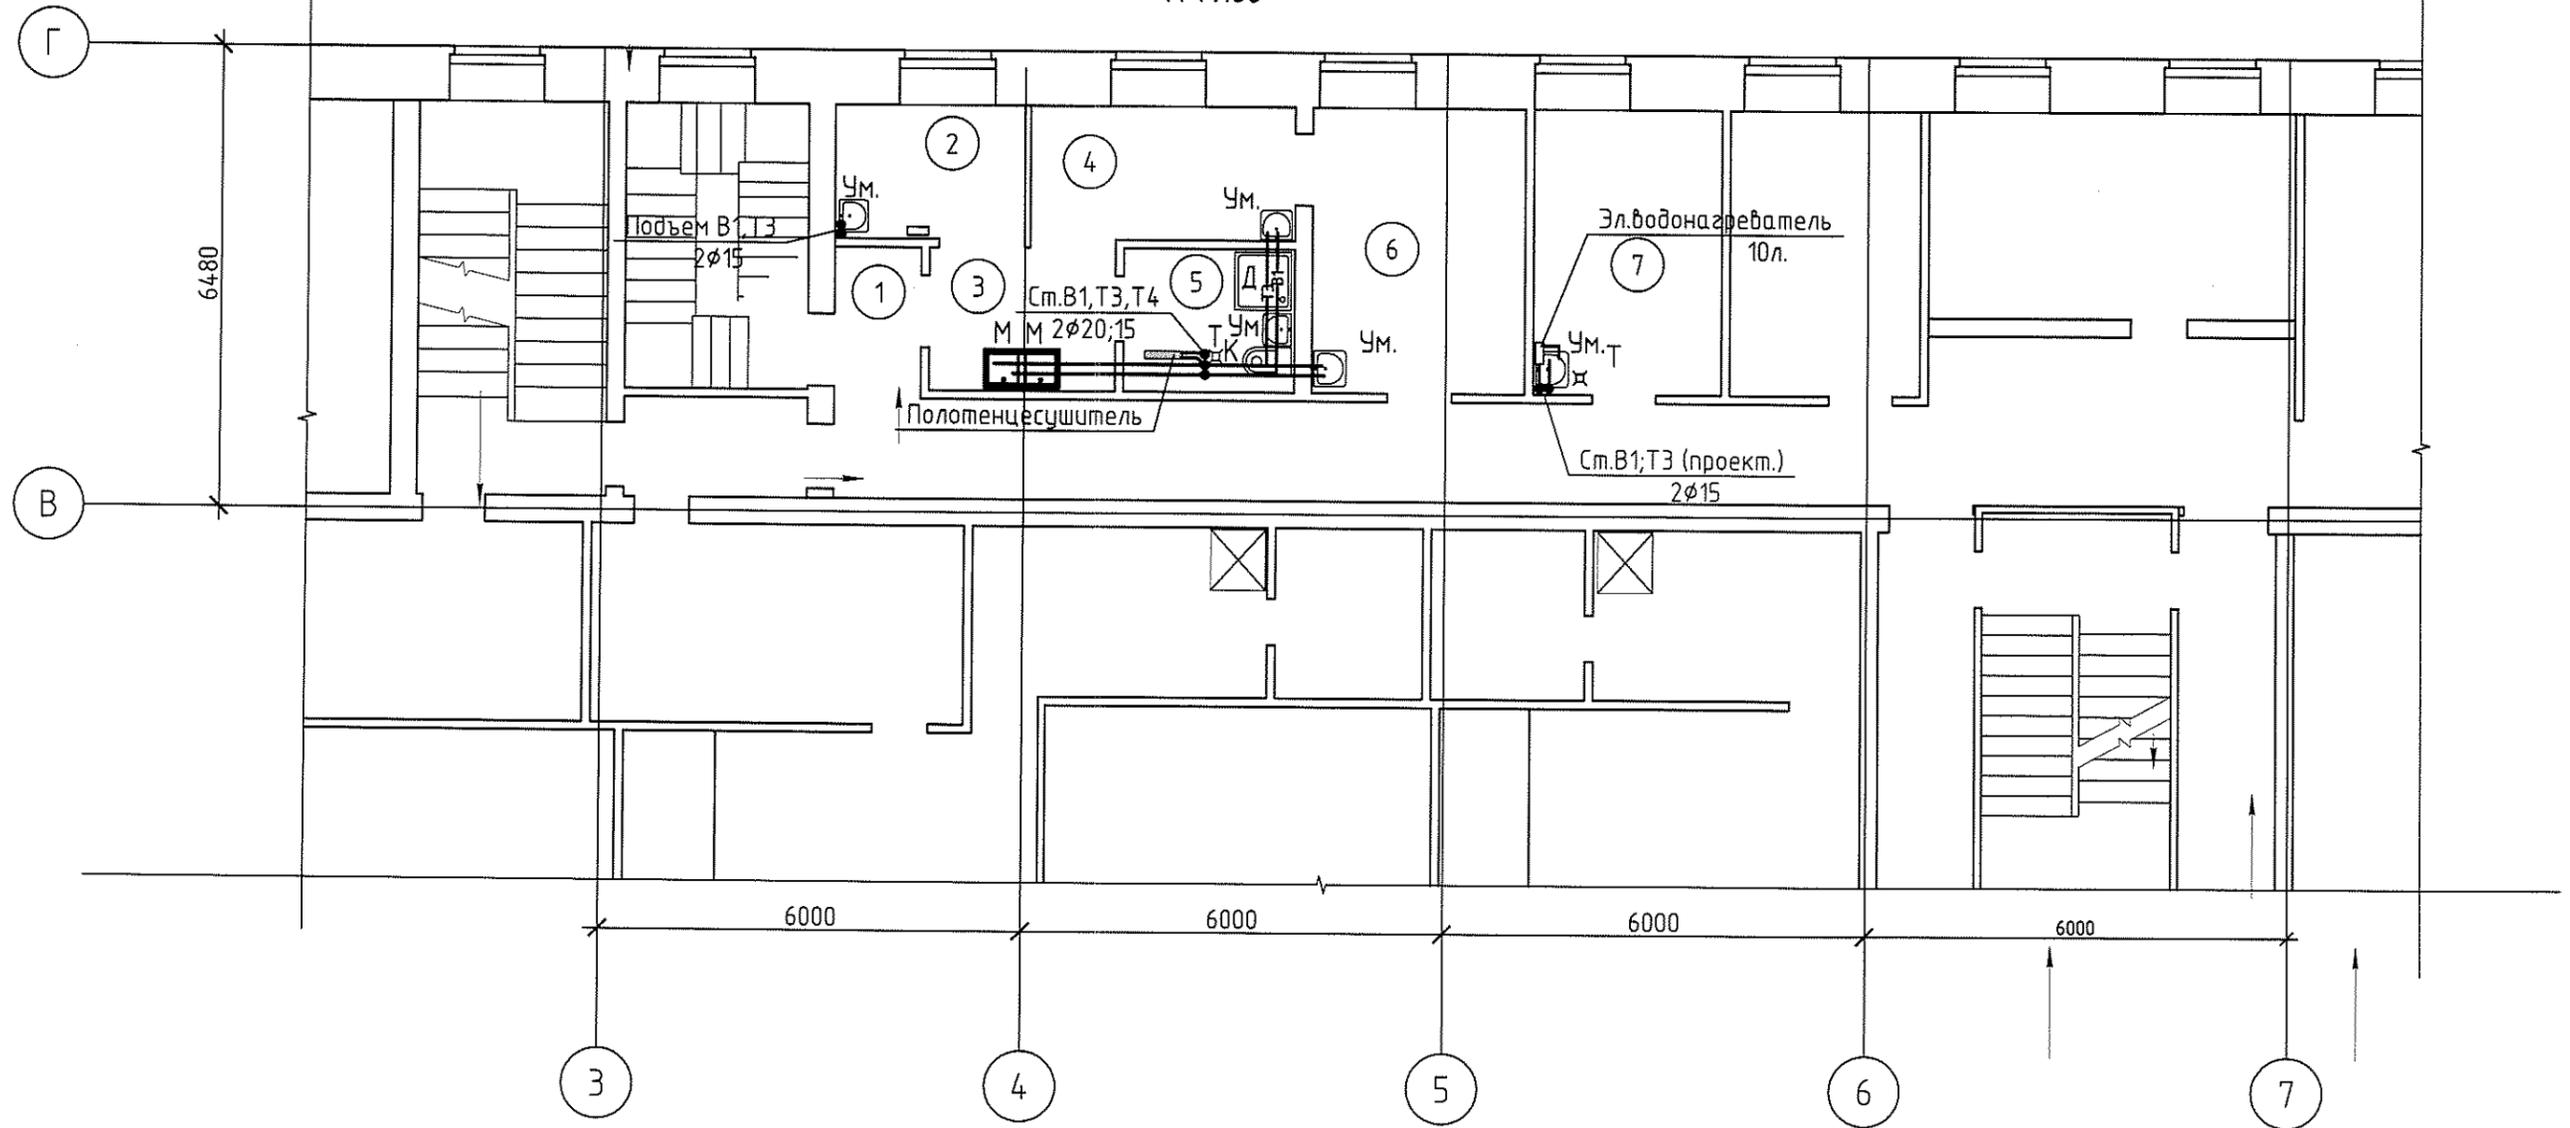


Экспликация помещений

Номер помещения	Наименование	Площадь, м ²	Кат. помещения
1	Коридор	2.63	н/к
2	Палата	5.08	н/к
3	Приёмная изолятора	5.26	н/к
4	Палата	7.11	н/к
5	Сан.узел с местом приготовления дезинфицирующих растворов	4.92	н/к
6	Кабинет врача	12.06	н/к
7	Процедурная	10.73	н/к

1. В мед. блоке (в процедурной) установить накопительный водонагреватель марки "Аристон" на 10 л. мощн. 1,2кВт, смеситель для умывальника поставить локтевой.

						316-03-11 ИОС В			
						г. Югорск, ХМАО Тюменская обл.			
Изм.	Кол. уч.	Лист	№ док.	Подп.	Дата	Капитальный ремонт в здании МБОУ "Средняя общеобразовательная школа №5 (группы детей дошкольного возраста)" по ул. Свердлова, 12.	Стадия	Лист	Листов
Разраб.		Поспелова		<i>[Подпись]</i>	04.11		П.	4	
Проб.		Лебедева		<i>[Подпись]</i>	04.11				
Нач. отд.									
ГИП		Кокорев		<i>[Подпись]</i>	04.11	План 2-го этажа. (Мед. пункт). План В1, Т3, Т4.		 457040, Челябинская область г. Южноуральск ул. Мира 5 ПРОЕКТО-КОНСТРУКТОРСКОЕ БЮРО ООО «ЭНЕРГОСТАЛЬПРОЕКТ» www.uralproject.ru	

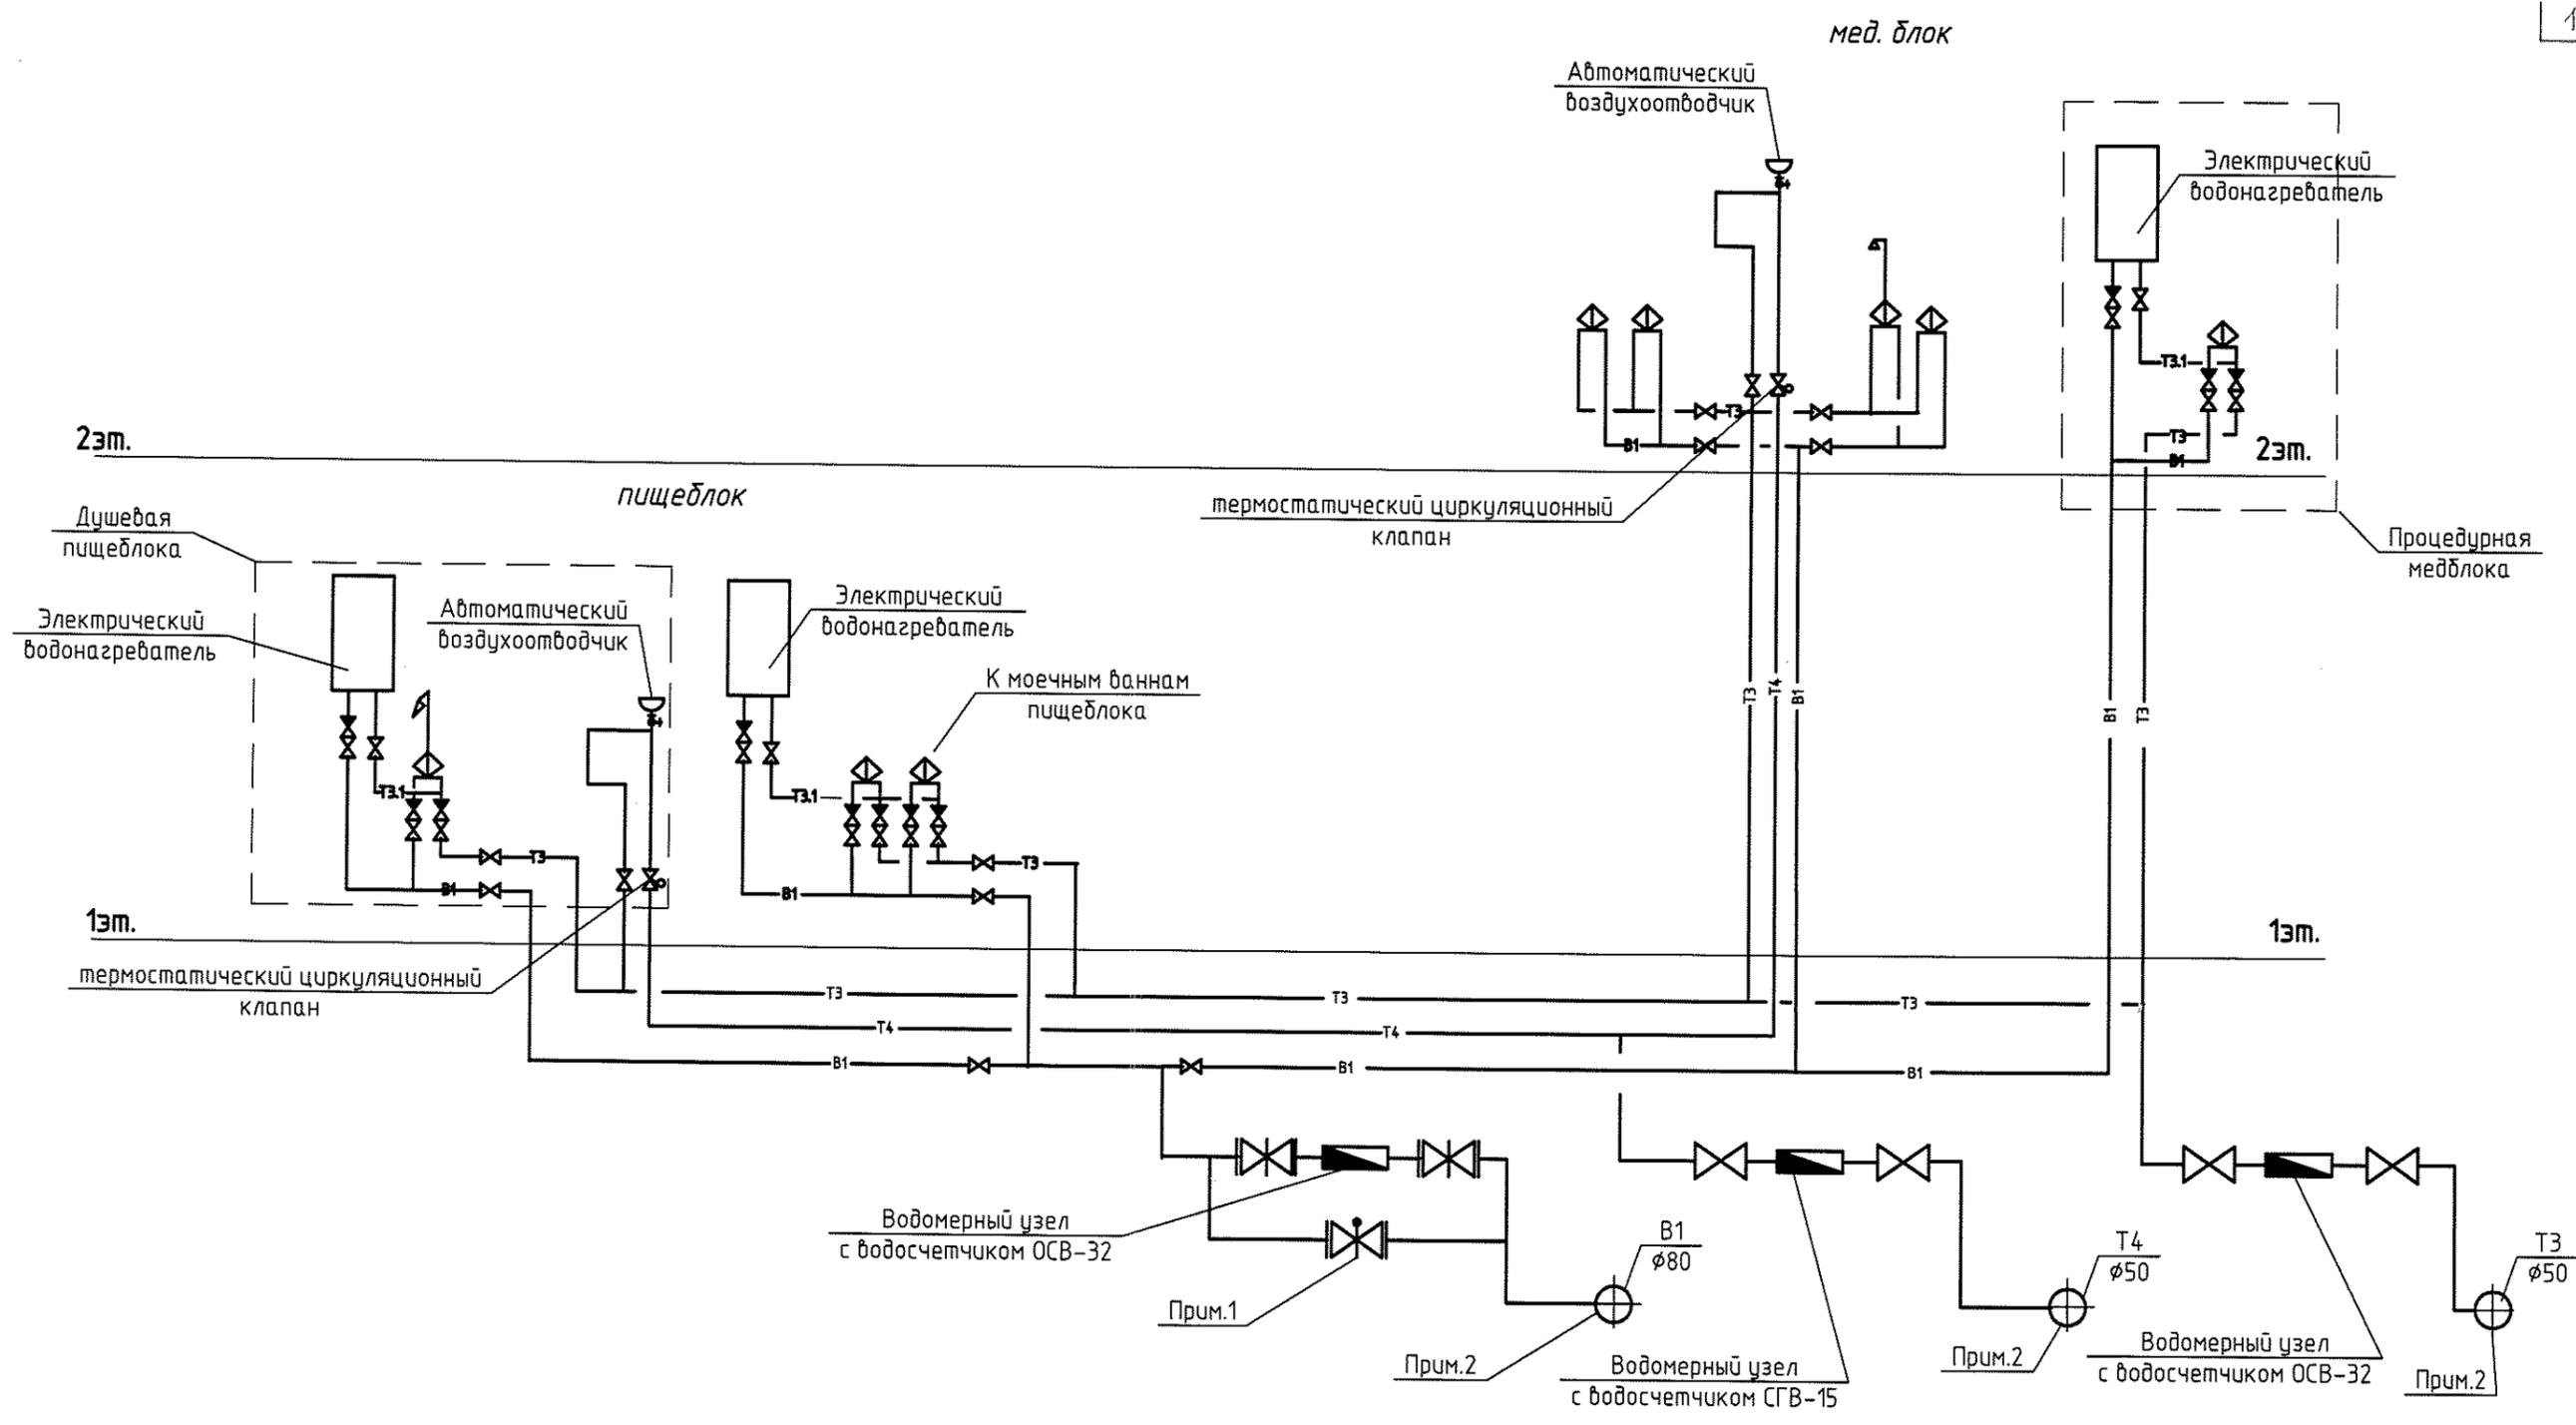

1. В детском саду установлены существующие пожарные краны φ50мм.
 2. Трубопроводы B1, T3, T4 в подвале смотреть подраздел "Система водоснабжения" часть 2. 316-03-11.1 ИОС В.

316-03-11 ИОС В					
г. Югорск, ХМАО Тюменская обл.					
1	Зам.	41-11	<i>[Signature]</i>	09.11	
Изм.	Кол. уч.	Лист	№ док.	Подп.	Дата
Разраб.		Поспелова		<i>[Signature]</i>	09.11
Пров.		Лебедева		<i>[Signature]</i>	09.11
Нач. отд.					
ГИП		Кокорев		<i>[Signature]</i>	09.11
Принципиальная схема водоснабжения					
			457040, Челябинская область г. Южноуральск ул. Мира 5 ПРОЕКТИРОВАНИЕ ООО «ЭНЕРГОСТАЛЬПРОЕКТ» www.ugaproject.ru		