



Российская Федерация  
ООО Проектно-конструкторское бюро  
"Энергостальпроект"

*Объект: Капитальный ремонт в здании МБОУ  
"Средняя общеобразовательная школа №5  
(группы детей дошкольного возраста)"  
по ул Свердлова, 12 г.Югорск ХМАО Тюменская обл.*

*Проектная документация*

*Раздел 5. "Сведения об инженерном оборудовании, о сетях инженерно-технического обеспечения, перечень инженерно-технических мероприятий, содержание технологических решений".*

*Подраздел 5.г: "Система водоснабжения". Часть 2.*

*Шифр: 316-03-11.1 ИОС В*

Изм.	№ док.	Подп.	Дата
1	41-11	Хриц	09.11



Российская Федерация  
ООО Проектно-конструкторское бюро  
"Энергостальпроект"

*Объект: Капитальный ремонт в здании МБОУ  
"Средняя общеобразовательная школа №5  
(группы детей дошкольного возраста)"  
по ул Свердлова, 12 г.Югорск ХМАО Тюменская обл.*

*Проектная документация*

*Раздел 5. "Сведения об инженерном оборудовании, о сетях инженерно-технического обеспечения, перечень инженерно-технических мероприятий, содержание технологических решений".*

*Подраздел 5.2: "Система водоснабжения". Часть 2.*

*Шифр: 316-03-11.1 ИОС В*

*Генеральный директор*

*А. В. Трапезников*

*Главный инженер проекта*

*В.В. Кокорев*

Изм.	№ док.	Подп.	Дата
1	41-11	Черн	09.11

## Содержание

Обозначение	Наименование	Примечание
	Титульный лист	
316-03-11.1 ИОС В С	Содержание	2 Изм. 1(нов.)
316-03-11.1 ИОС В СП	Состав проектной документации	3 Изм. 1(нов.)
316-03-11.1 ИОС В	Текстовая часть	4 Изм. 1(нов.)
	Разрешение на внесение изменений	6 Изм. 1(нов.)
	Таблица регистрации изменений (текстовый документ)	7 Изм. 1(нов.)
316-03-11.1 ИОС В	Графическая часть.	
	1. Общие данные	8
	2. План существующих магистральных сетей В1, Т3, Т4 подвала.	9
	3. План перекладываемых магистральных сетей В1, Т3, Т4 подвала.	10 Изм. 1
	4. Принципиальная схема перекладываемых магистральных сетей В1, Т3, Т4 подвала.	11 Изм. 1

Инд. № подл	Подл. и дата	Взам. инд. №

1		Но. 41-11	Член	09.11
Изм.	Кол. уч.	Лист № док.	Подп.	Дата

Разраб. Крибаксин Член 04.11  
 Проверил Лебедева  
 Нач.отд.  
 ГИП Кокорев 04.11 04.11

316-03-11.1 ИОС В С

Содержание

Стадия	Лист	Листов
П		1
ООО ПКБ "Энергостальпроект"		

# Состав проектной документации

3

Номер тома	Обозначение	Наименование	Примеч.
1	316-03-11- ПЗ	Пояснительная записка	
2	316-03-11- ПЗУ	Схема планировочной организации земельного участка.	
3	316-03-11- АР	Архитектурные решения.	
4	316-03-11- КР.1 316-03-11- КР.ИР	Конструктивные и объемно-планировочные решения (выше отм. 0.000). Инженерные расчеты.	
5	316-03-11- ИОС	Сведения об инженерном оборудовании, о сетях инженерно-технического обеспечения, перечень инженерно-технических мероприятий, содержание технологических решений:	
5.а	316-03-11- ЭОМ	Система электроснабжения.	
5.б	316-03-11-В      316-03-11.1-В	Система водоснабжения. Часть 1.      Система водоснабжения. Часть 2	
5.в	316-03-11- К	Система водоотведения.	
5.г	316-03-11-OB      316-03-11.1-OB	Отопление, вентиляция. Часть 1.      Отопление, вентиляция. Часть 2	
5.д	316-03-11- СС	Сети связи	
5.е		Система газоснабжения.	Не разрабатывался
5.ж	316-03-11- ТХ	Технологические решения.	
6	316-03-11- ПОС	Проект организации строительства.	
7		Проект организации работ по сносу или демонтажу объектов капитального строительства	Не разрабатывался
8	316-03-11- ПМООС	Перечень мероприятий по охране окружающей среды.	
9	316-03-11- МПБ	Мероприятия по обеспечению пожарной безопасности.	
10	316-03-11- ОДИ	Мероприятия по обеспечению доступа инвалидов.	
11	316-03-11- СМ	Смета на строительство объектов капитального строительства.	
12	316-03-11- ИТМ ГОиЧС	Инженерно-технические мероприятия гражданской обороны . Мероприятия по предупреждению чрезвычайных ситуаций	
13	316-03-11- ЭФ	Энергоэффективность	
	№1470	Техническое заключение по результатам выполнения обмерных работ и обследования.	

Инф. № подл.	Подл. и дата	Взам. инф. №
--------------	--------------	--------------

1	Нов. 41-11	<i>Ухин</i>	09.11
Изм.	Кол. уч.	Лист № док.	Подп. Дата
Разраб.	Криваксин	<i>Ухин</i>	04.11
Проверил	Лебедева		
Нач.отд.			04.11
ГИП	Кокорев	<i>Жуков</i>	04.11

316-03-11.1 ИОС В СП

Состав проектной документации

ООО ПКБ "Энергостальпроект"

Стадия	Лист	Листов
П		1

## Исходные данные

1. Утвержденное задание на проектирование.
2. Технические условия на водоснабжение №
3. Техническое заключение по результатам выполнения обмерных работ и обследования на объекте: "Здание МБОУ "Средняя общеобразовательная школа №5 (группы детей дошкольного возраста)". расположенное по ул.Свердлова №12а в г.Югорск ХМАО-Югра Тюменской области".
4. Строительные планы.

### Общие указания

*Настоящий проект выполнен в соответствии с СНиП 2.04.01-85\* "Внутренний водопровод и канализация зданий", СП 10.13130.2009 "Системы противопожарной защиты. Внутренний противопожарный водопровод", монтаж выполнить на основании СНиП 3.05.01-85 "Внутренние санитарно-технические системы".*

*Данным проектом предусматривается капитальный ремонт пищеблока (1 этаж в осях А-Г, 6-10) и медицинского блока (2 этаж в осях В-Г, З-7) в здании МБОУ "СОШ №5" г.Югорска.*

*Детские ясли-сад с дневным пребыванием детей со столовыми, работающими на сырье, и прачечными, оборудованные автоматическими стиральными машинами - количество детей - 280чел.*

*Существующие сети В1,Т3 и Т4 вводятся в здание совместно с трубопроводами отопления от котельной №14.*

*Согласно отчета о техническом состоянии здания и его коммуникаций трубы В1, Т3, Т4 находятся в не теплоизолированном состоянии и проложены совместно с неизолированными магистральными трубопроводами теплоснабжения Т1, Т2 (в осях 7-10 трубы находятся в переплетенном состоянии), что приводит к увеличению расхода холодной воды и потерям температуры теплоносителя Т1, Т2.*

*Перекладка магистральных сетей водоснабжения В1,Т3,Т4 предусмотрена от приемка на вводе коммуникаций в здание до узлов учета холодного, горячего и циркуляционного водоснабжения. Перекладка предусматривает замену существующих труб на новые*

Инф. № подл	Подл. и дата	Взам. инф. №

1	Нов.	41-11	Крас	09.11
Изм.	Кол.уч.	Лист	№ док.	Подп.
Разраб.	Крибаксин	Крас	04.11	
Проверил	Лебедева			
Нач.отд.			04.11	
ГИП	Кокорев	М	04.11	

316-03-11.1 ИОС В

Пояснительная записка

Стадия	Лист	Листов
П	1	2
000 ПКБ "Энергостальпроект"		

Перекладываемые трубопроводы В1, Т3, Т4 утеплить:

для труб Ø50, Ø80мм плиты минераловатные типа "ПМ" δ=40мм по ГОСТ 9573-72.

Покровный слой - стеклопластик рулонный РСТ по ТУ 6-11-145-74.

Существующие разводящие магистральные сети В1, Т3, Т4 в подвале от узлов учета до стояков утеплить:

для труб диаметром больше 50мм плиты минераловатные типа "ПМ" δ=40мм по ГОСТ 9573-72;

для труб диаметром менее 50мм шнуром теплоизоляционным из минеральной ваты в чулке из металлической проволоки δ=40мм по ТУ 36-1695-73.

Покровный слой - стеклопластик рулонный РСТ по ТУ 6-11-145-74.

Монтаж систем водопровода и канализации вести в соответствии с требованиями СНиП 3.05.01-85.

При производстве работ учесть требования заводов-изготовителей. Все материалы, оборудование, изделия и приборы, используемые для комплектации объекта, должны иметь соответствующие сертификаты.

Расчет расходов воды выполнен по СНиП 2.04.01-85\* "Внутренний водопровод и канализация зданий" (см. раздел 316-03-11 В)

Инф. № подл	Подл. и дата	Взам. инф. №

1		Нов.	41-11	Установ.	09.11
Изм.	Кол. уч.	Лист	№ док.	Подп.	Дата

316-03-11.1 ИОС В

лист

2

Изм.внес	Крибаксин	Хар	09.11
Составил			
ГИП	Кокорев	М	09.11
Утв.			

ООО ПКБ "Энергостальпроект"  
г.Южноуральск

г.Южноуральск


Лист	Листовъ
1	1

### *Таблица регистрации изменений*

7

## СИТУАЦИОННЫЙ ПЛАН

## Ведомость ссылочных и прилагаемых документов

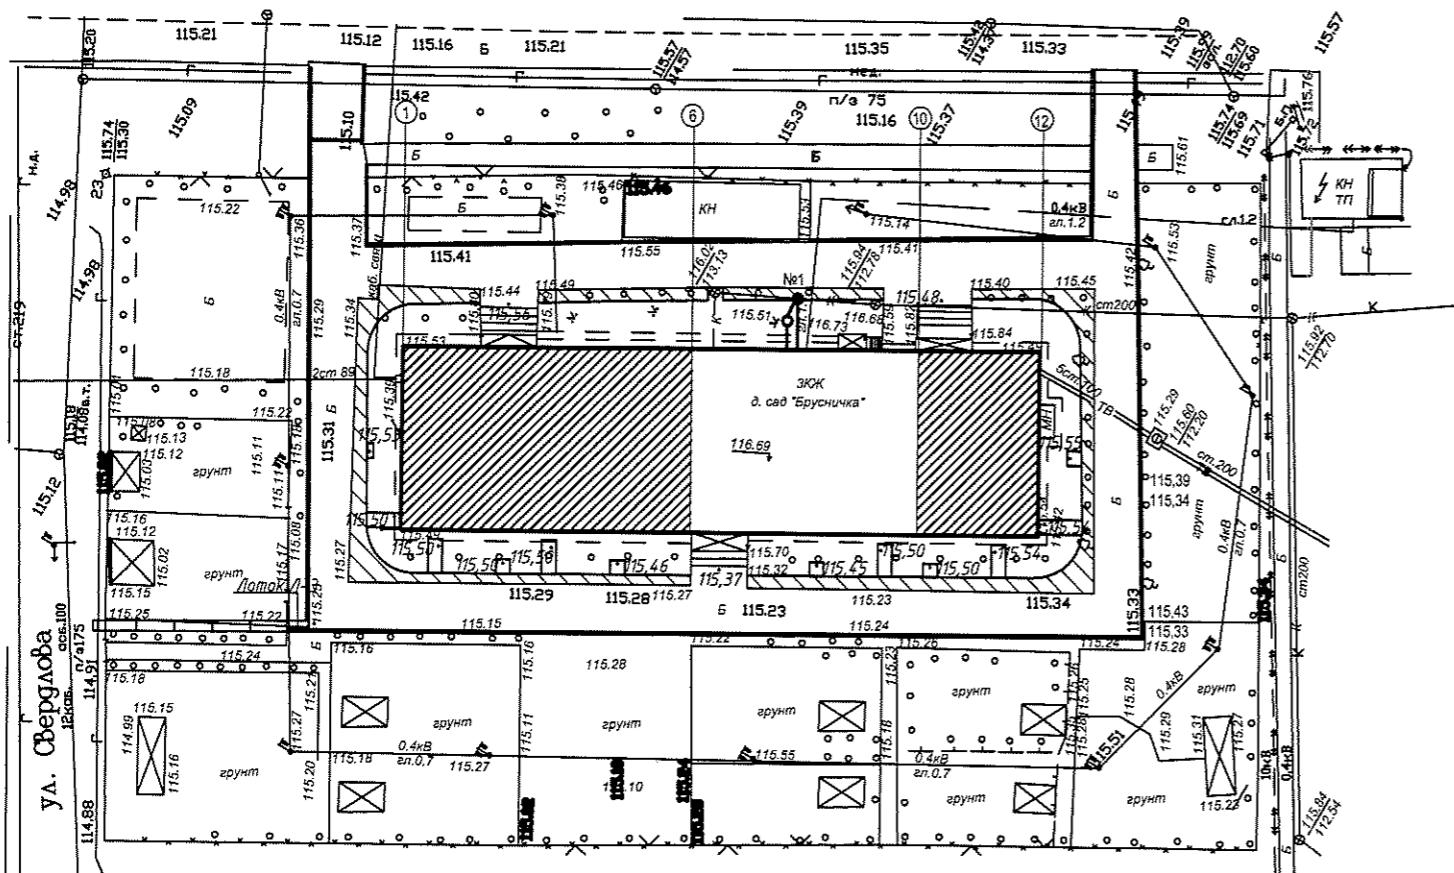

## Ведомость чертежей основного комплекта

<i>Номер листа</i>	<i>Наименование</i>	<i>Примечание</i>
1	<i>Общие данные</i>	
2	<i>План существующих магистральных сетей В1, Т3, Т4 подвала.</i>	
3	<i>План перекладываемых магистральных сетей В1, Т3, Т4 подвала.</i>	Изм.1
4	<i>Принципиальная схема магистральных сетей В1, Т3, Т4 подвала.</i>	Изм.1

Проектная документация разработана в соответствии с градостроительным планом земельного участка, заданием на проектирование, градостроительным регламентом, техническими регламентами, в том числе устанавливающими требования по обеспечению безопасной эксплуатации зданий, сооружений и безопасного использования прилегающих к ним территорий, и соблюдением технических условий.

### *Главный инженер проекта*

B.B. Kokorev

<i>Обозначение</i>	<i>Наименование</i>	<i>Примечание</i>
	<i>Ссылочные документы</i>	
<i>СНиП 2.04.01-85</i>	<i>Внутренний водопровод и канализация зданий.</i>	
<i>С. 709.9-3 вып.01</i>	<i>Тепловая изоляция трубопроводов с положительными температурами</i>	
<i>Нормаль 00.00.02.01</i>	<i>Нормали герметизации вводов инженерных коммуникаций в здании</i>	
	<i>Прилагаемые документы</i>	

## УСЛОВНЫЕ ОБОЗНАЧЕНИЯ

<i>Наименование</i>	<i>Обозначение</i>
Трубопровод отопления подающий	— T1 —
Трубопровод отопления обратный	— T2 —
Трубопровод горячего водоснабжения	— T3 —
Трубопровод горячего водоснабжения рециркуляционный	— T4 —
Трубопровод холодного водоснабжения	— B1 —
Канализация хозяйственная	— K1 —
Трубопровод демонтируемый	— X X X —


316-03-11.1 ИОС В

г.Югорск, ХМАО Тюменская обл..

центральных степей В1, Т3, Т4 подвала


Или  
радост.

<i>Кол-во</i>	<i>Примечание</i>
32	<i>ГОСТ 3262-75*</i>
32	<i>ГОСТ 3262-75*</i>
32	<i>ГОСТ 3262-75*</i>

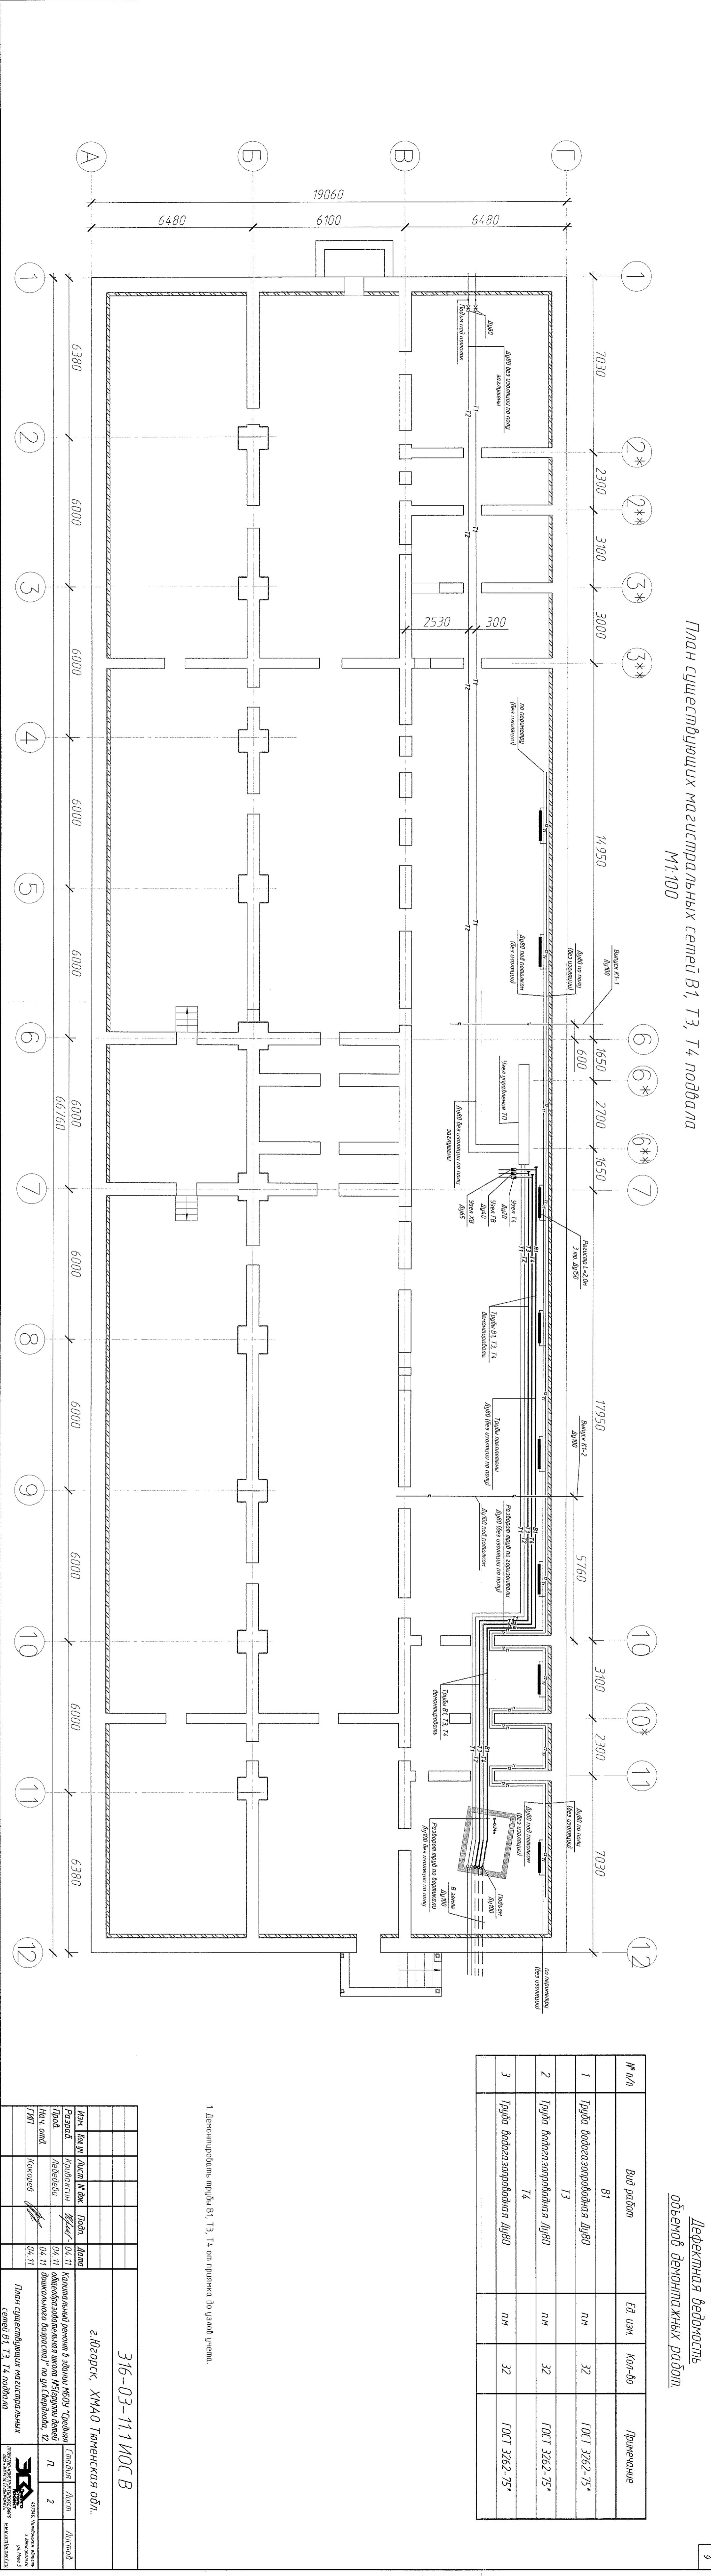


План перекладываемых магистральных сетей В1, Т3, Т4 подвала

М1:100

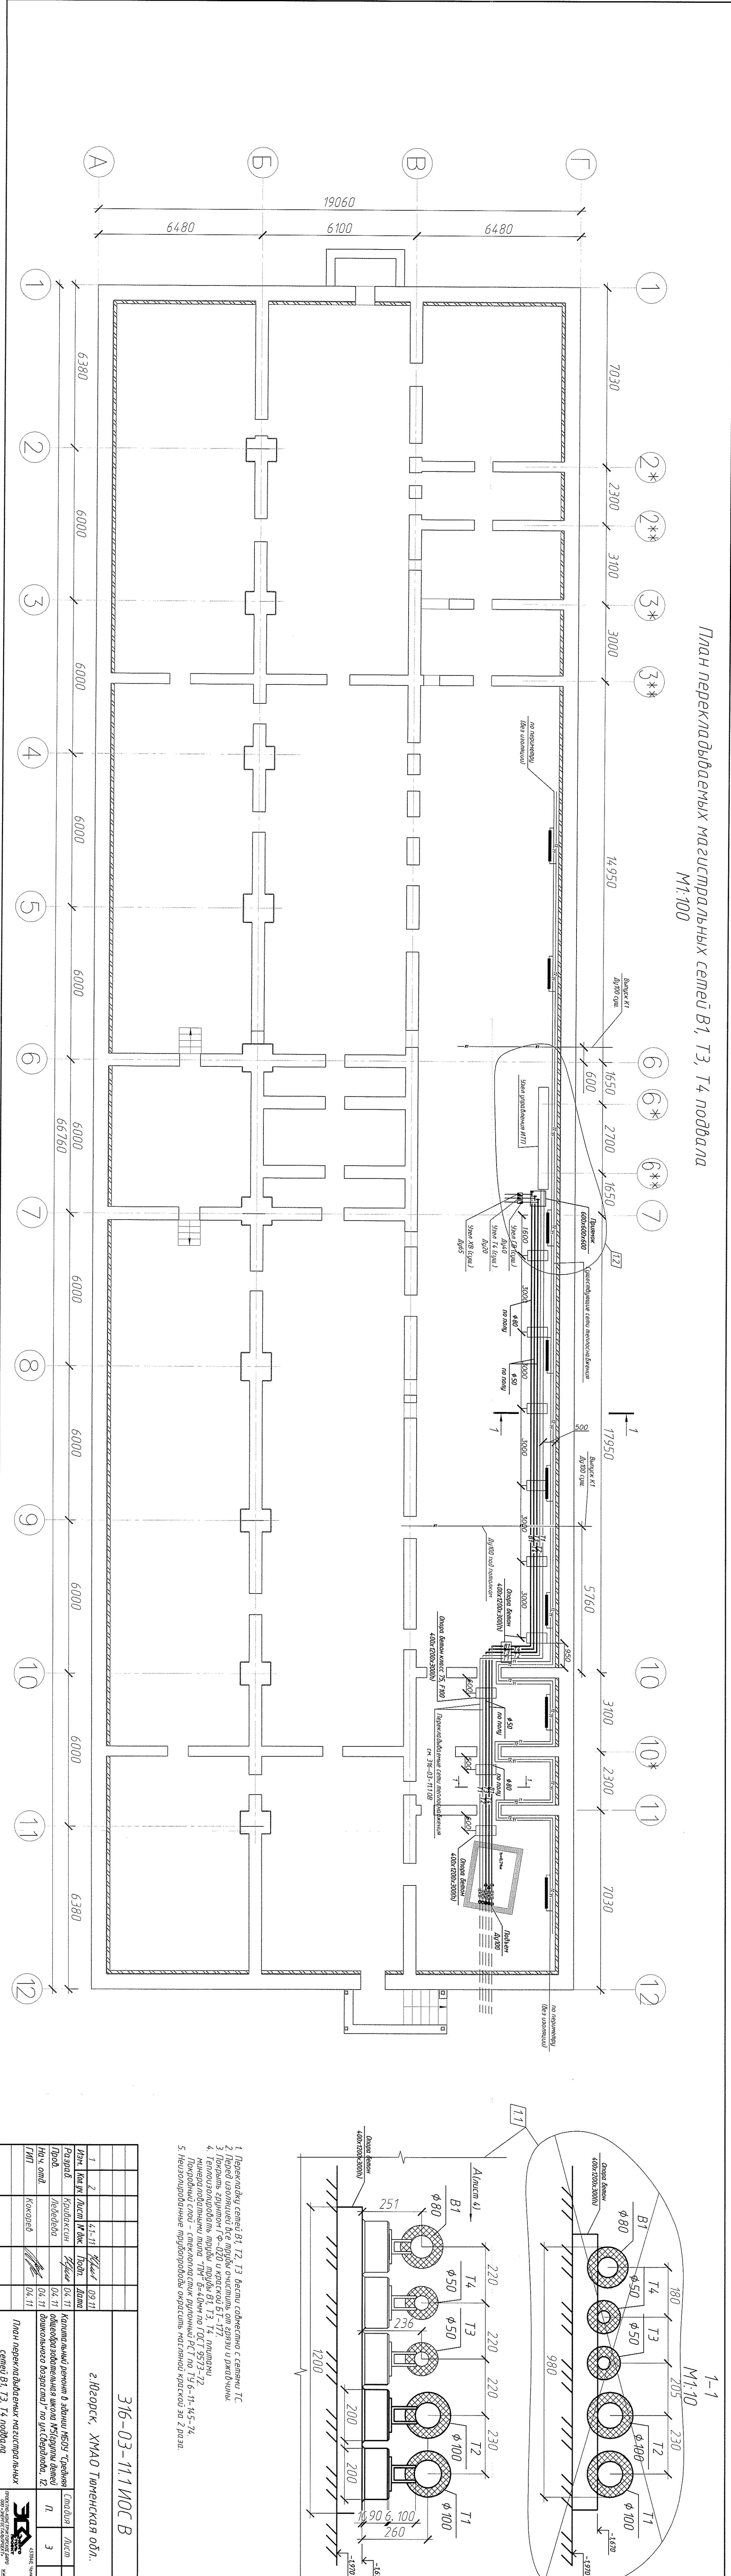


Принципиальная схема  
перекладываемых магистральных  
сетей В1, Т3, Т4 подвала

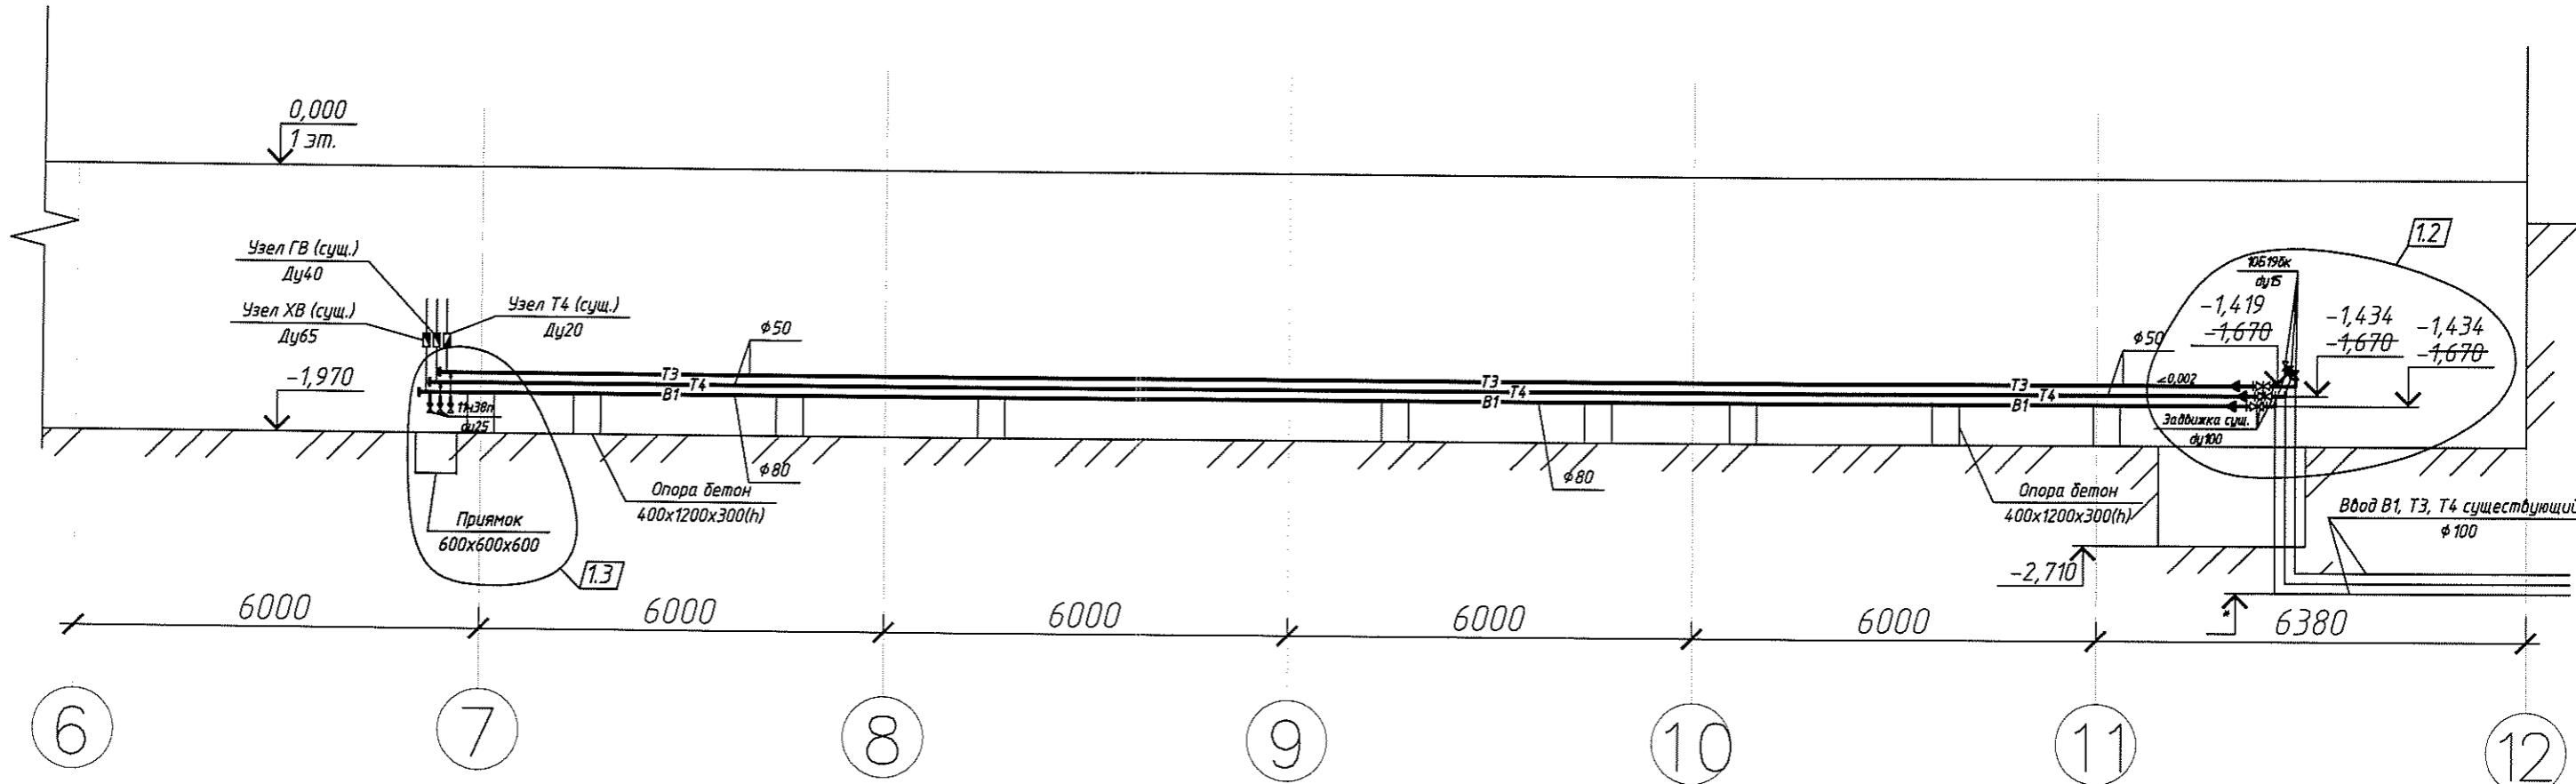

1.1 Дополнение

A (лист 3)  
М1:10

1. \* – отметку входа В1, Т3, Т4 в здание уточнить по месту.

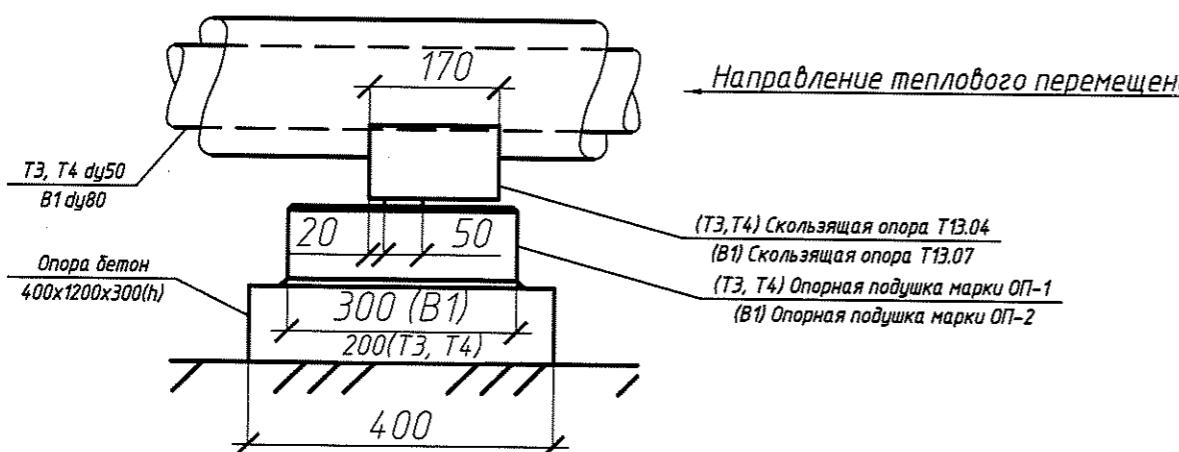

316-03-11.1 ИОС В

г.Югорск, ХМАО Тюменская обл..

Изм.	Кол. уч.	Лист	№ док.	Подп.	Дата
Разраб.	Крибаксин	Черт.	41-11	Черт.	09.11
Пров.	Лебедева				04.11
Нач. отд.					04.11
ГИП	Кокорев				04.11

Капитальный ремонт в здании МБОУ "Средняя общеобразовательная школа №5(группы детей дошкольного возраста)" по ул.Свердлова, 12.

Стадия      Лист      Листов

П.            4

Принципиальная схема перекладываемых магистральных сетей В1, Т3, Т4 подвала

457040, Челябинская область  
г. Южноуральск  
ул. Мира 5

Проектно-конструкторское бюро  
ООО «Энергостальпроект»  
www.uralproject.ru