



Российская Федерация
000 Проектно-конструкторское бюро
"Энергостальпроект"

Объект: Капитальный ремонт в здании МБОУ
"Средняя общеобразовательная школа №5
(группы детей дошкольного возраста)"
по ул Свердлова, 12.

Проектная документация

Раздел 5. "Сведения об инженерном оборудовании, о сетях инженерно-технического обеспечения, перечень инженерно-технических мероприятий, содержание технологических решений".

Подраздел 8). "Сети связи".

Шифр: 316-03-11 ИОС СС4

2011 год

Изм.	№ док.	Подп.	Дата
1	41-11		09.11



Российская Федерация
000 Проектно-конструкторское бюро
"Энергостальпроект"

Объект: Капитальный ремонт в здании МБОУ
"Средняя общеобразовательная школа №5
(группы детей дошкольного возраста)"
по ул Свердлова, 12.

Проектная документация

Раздел 5. "Сведения об инженерном оборудовании, о сетях инженерно-технического обеспечения, перечень инженерно-технических мероприятий, содержание технологических решений".

Подраздел 8). "Сети связи".
Шифр: 316-03-11 ИОС СС4

Генеральный директор А. В. Трапезников
Главный инженер проекта В.В. Кокорев
Начальник отдела В.А. Долгачева

2011 год

Изм.	№ док.	Подп.	Дата
1	41-11		09.11

Обозначение	Наименование	Примечание
316-03-11 ИОС СС4 С	Содержание проекта	листов- 1
	Разрешение на внесение изменений	листов- 1
	Таблица регистрации изменений текстового документа.	листов- 1
316-03-11 ИОС СС4 ПЗ	Пояснительная записка	листов- 3
316-03-11 ИОС СС4	Сети связи.	листов- 6

Изм.	Кол.	Лист.	№док.	Подп.	Дата
Разраб.	Долгачева				04.11
Проверил					
Нач. отд.	Долгачева				04.11
ГИП	Кокорев				04.11

316-03-11 ИОС СС4 С

Содержание проекта.

Стадия	Лист	Листов
П	1	1
ООО ПКБ “Энергостальпроект” г. Южноуральск		

Исходные данные

Проект выполнен на основании смежных разделов и задания на проектирование.

Сети связи

Проект автоматической пожарной сигнализации выполнен только в части здания капитального ремонта: в помещениях пищеблока и медицинского блока на основании:

- Техническое задание на проектирование;
- Строительных чертежей;
- Смежных разделов проекта.

Проект выполнен в соответствии с:

- Федеральным законом от 22 июля 2008г №123-ФЗ «Технический регламент о требованиях пожарной безопасности»;
- Правилами устройств электроустановок (ПУЭ, 7 издание);
- ГОСТ 21.614-88 «Изображения условные графические электрооборудования и проводок на планах»;
- РД 25.953-90 «Системы автоматического пожаротушения, пожарной, охранной и охранно-пожарной сигнализации.

Обозначения условные графические.»

- Сводом правил СП 3.13130.2009 Системы противопожарной защиты СИСТЕМА ОПОВЕЩЕНИЯ И УПРАВЛЕНИЯ ЭВАКУАЦИЕЙ ЛЮДЕЙ ПРИ ПОЖАРЕ. Требования пожарной безопасности;
- Сводом правил СП 5.13130.2009 Системы противопожарной защиты. УСТАНОВКИ ПОЖАРНОЙ СИГНАЛИЗАЦИИ И ПОЖАРОТУШЕНИЯ АВТОМАТИЧЕСКИЕ. Нормы и правила проектирования;
- Сводом правил СП 6.13.130.2009 Системы противопожарной защиты ЭЛЕКТРООБОРУДОВАНИЯ. Требования пожарной безопасности;
- Сборником ГОСТов Р50571.1 ...Р50571.15 «Электроустановки зданий. Основные положения. »Требования по обеспечению безопасности».

Изм.	Кол.	Лист.	№док.	Подп.	Дата
Разраб.	Долгачева			04.11	
Проверил					
Нач. отд.	Долгачева			04.11	
ГИП	Кокорев			04.11	

316-03-11 ИОС СС4 ПЗ

Пояснительная записка.

Стадия	Лист	Листов
П	1	3
ООО ПКБ “Энергостальпроект” г. Южноуральск		

ПОЖАРНАЯ СИГНАЛИЗАЦИЯ.

Система пожарной сигнализации по обеспечению надежности относится к потребителям 1-й категории надежности электроснабжения.

Питание ППКП предусмотрено от ВРУ ,расположенного в электрощитовой (см. раздел ЭМ). Проектируемый ППКП предусмотрен только для реконструируемых помещений и имеет автономное питания (ИБП) типа 2xРИП -12В/17Ач с аккумулятором емкостью 2x17 А^ч , который установлен рядом с ППКП. Переключение с одного питания на другое осуществляется автоматически в приборе. Принят прибор типа "Сигнал-10" на 10 шлейфов.

Прибор установить на посту охраны на высоте-1,5м от пола.

а)Площадь,защищаемая датчиками пожарной сигнализации составляет-210,67м.²)Выполнена связь пожарной сигнализации между существующим и проектируемым ППКП.

Прибор "Сигнал-10"по интерфейсной линии включаются в ПКУ С 2000,установленного в помещении поста охраны.

В помещении поста охраны предусмотрено аварийное освещение, которое включено в течении всего времени когда включены светильники рабочего освещения. Площадь поста охраны и освещенность соответствует требованиям СП5.13130.2009.

Прибор ППКП имеет следующие режимы работы:

- Дежурный режим;
- режим "Внимание";
- режим "Пожар";
- режим "Настройка";
- режим "День/Ночь";
- режим "Неисправность";
- режим "Контроль короткого замыкания шлейфов".

В помещениях приняты дымовые извещатели типа ИП212-46 и тепловые ИП105-2/1. В одном помещении устанавливается не менее 2-х пожарных извещателей.

В помещениях с мокрыми процессами установка пожарных извещателей не требуется .

Извещатели ИП212-46,установленные в подвесные потолки"Армстронг", контролируют запотолочное пространство подвесных потолков.

У выходов приняты ручные пожарные извещатели типа ИПР - 514-2, которые устанавливаются у выходов из здания. Извещатели установить на высоте 1,5 м от уровня пола. В месте установки ручного пожарного извещателя нарисовать белый квадрат с красной окантовкой.

При пожаре от ППКП в цепи управления вентиляцией поступает сигнал и отключает всю вентиляцию см. раздел ЭМ.

В целях проверки лучей пожарной сигнализации и извещателей, в каждом помещении устанавливаются ответвительные коробки типа УК-2П.

В конце каждого шлейфа пожарной сигнализации устанавливается ограничительное сопротивление 4,7 кОм.

Распределительную сеть пожарной сигнализации выполнить огнестойким кабелем с низким дымо-газовым делением,с низкой токсичностью продуктов горения и работоспособностью при воздействии пламени-180мин типа КПСЭнг-FRHFLTx-180-1x2x0,5: открытым способом по стенам и потолкам ; скрыто- за подвесным потолком"Армстронг" .

При прокладке кабелей пожарной сигнализации расстояние до кабелей силовых и осветительных сетей выдержать не менее 0,5 м.

Изм.	Кол.	Лист.	№док.	Подп.	Дата	316-03-11 ИОС СС4 ПЗ	Лист	2

РЕЧЕВОЕ ОПОВЕЩЕНИЕ.

Данным проектом предусмотрен 3-й тип СОУЭ согласно СП 3.13130.2009, табл.1.

Согласно СП 3.13130.2009 в здании предусмотрен речевой способ оповещения людей о пожаре ,с применением блока речевого оповещения БРО- 1,громкоговорителей АМ и SWS и усилителя мощности "РАМ-120".

Варианты системы оповещения:

- 1) При поступлении сигнала "Пожар" от прибора "Сигнал-10" производится включение БРО-1 через промежуточное реле УК-BK/02, осуществляется передача записанного в его память речевого сообщения через усилитель "РАМ-120" одновременно по всему зданию.
- 2) При поступлении сигнала "Пожар" от прибора "Сигнал-10" производится включение БРО-1 через промежуточное реле УК-BK/02, осуществляется передача записанного в его память речевого сообщения в кабинет директора и на пост охраны. По окончании выдержки времени 120 секунд(время до начала эвакуации 4 минуты согласно Приложения №5 к пунктам 10,11 Методики утв. приказом №382 от 30.06.2009 МЧС РФ) транслируется речевое сообщение через усилитель "РАМ-120" по всему зданию.

Рассмотреть предложенные варианты должна комиссия в состав которой входят: директор д/сада, представители организаций производящих эксплуатацию и установку системы оповещения и педагог-психолог д/сада. Комиссия должна определить наиболее предпочтительный вариант(1-й или 2-й) для проектируемого д/сада, исходя из условий быстрой и безопасной эвакуации детей и персонала из здания, а так же содержание текста оповещения.

Текст оповещения не должен содержать слов способных вызвать панику и должен содержать информацию, разъясняющую действия персонала в экстренной ситуации(содержание текста разрабатывается и записывается организацией монтирующей систему речевого оповещения).

Согласно расчетам ПЛОЩАДЬ озвучивания одним настенным извещателям составляет-80,7м.²

Оповещатели установить на высоте не менее 2,3 м от уровня пола и не менее 150мм от потолка.

Количество речевых оповещателей ,их мощность и расстановка обеспечивают необходимую слышимость во всех местах постоянного и временного скопления людей.

Сети оповещения выполнить огнестойким кабелем с низким дымо-газовыделением,с низкой токсичностью продуктов горения,с работоспособностью при воздействии пламени-180мин -КПСЭнг-FRHFLTx-180-1x2x1,5 и КПСЭнг-FRHFLTx-1801x2x2,5 скрыто за подвесными потолками и открыто по стенам.

Все проходы через стены и перекрытия выполнить в ПВХ трубах,отверстия загерметизировать бетоном кл. В 7,5 или раствором марки М50 степень огнестойкости,которых соответствует степени огнестойкости строительных конструкций.

Для обозначения путей эвакуации людей, в коридорах здания предусмотреть установку световых указателей "ВЫХОД" (см.раздел ЭО).

Все оборудование должно быть сертифицировано в России. Монтажные работы должны вестись организацией имеющей лицензию.

Изм.	Кол.	Лист.	№док.	Подп.	Дата

316-03-11 ИОС СС4 ПЗ

Лист

3

Исходные данные

Проект выполнен на основании смежных разделов и задания на проектирование

Ведомость чертежей основного комплекта "СС 4"

Согласовано

10



Технические решения принятые в рабочих чертежах соответствуют требованиям экологических, санитарно-технических, противопожарных и других норм, действующих на территории Российской Федерации и обеспечивают безопасную для жизни и здоровья людей эксплуатацию объекта при соблюдении предусмотренных рабочими чертежами мероприятий.

Главный инженер проекта

1

B.B. Kokone

Условные обозначения и изображения.

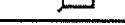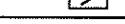Наименование	Обозначение
Сети пожарной сигнализации	—
Коробка универсальная типа УК-2 ответвительная	<input type="checkbox"/>
Порицемно-контрольный прибор с ИБП	
Речевой оповещатель	
Тепловой извещатель	
Дымовой извещатель	
Ручной оповещатель	

Основные показатели

Наименование	Обозначение		
	1-й этаж	2-й этаж	
Площадь, защищаемая датчиками пожарной сигнализации, м ² .	167,8	42,87	
Общая площадь, защищаемая датчиками пожарной сигнализации, м ² .		210,67	

Изм.	Кол.	Лист.	Подок.	Подп.
Разраб.		Долгачева		<i>Б.Г.</i>
Проверил				<i>Б.Г.</i>
Нач. отд.		Долгачева		<i>Б.Г.</i>
ГИП		Кокорев		<i>Б.Г.</i>

316-03-11 ИОС СС4

г. Югорск ХМАО Тюменской области.

4.11 Капитальный ремонт здания МБОУ"СОШ№5
(группы детей дошкольного возраста)

ООО ПКБ
“Энергостальпроект”
г. Южноуральск

Структурная схема систем пожарной сигнализации.

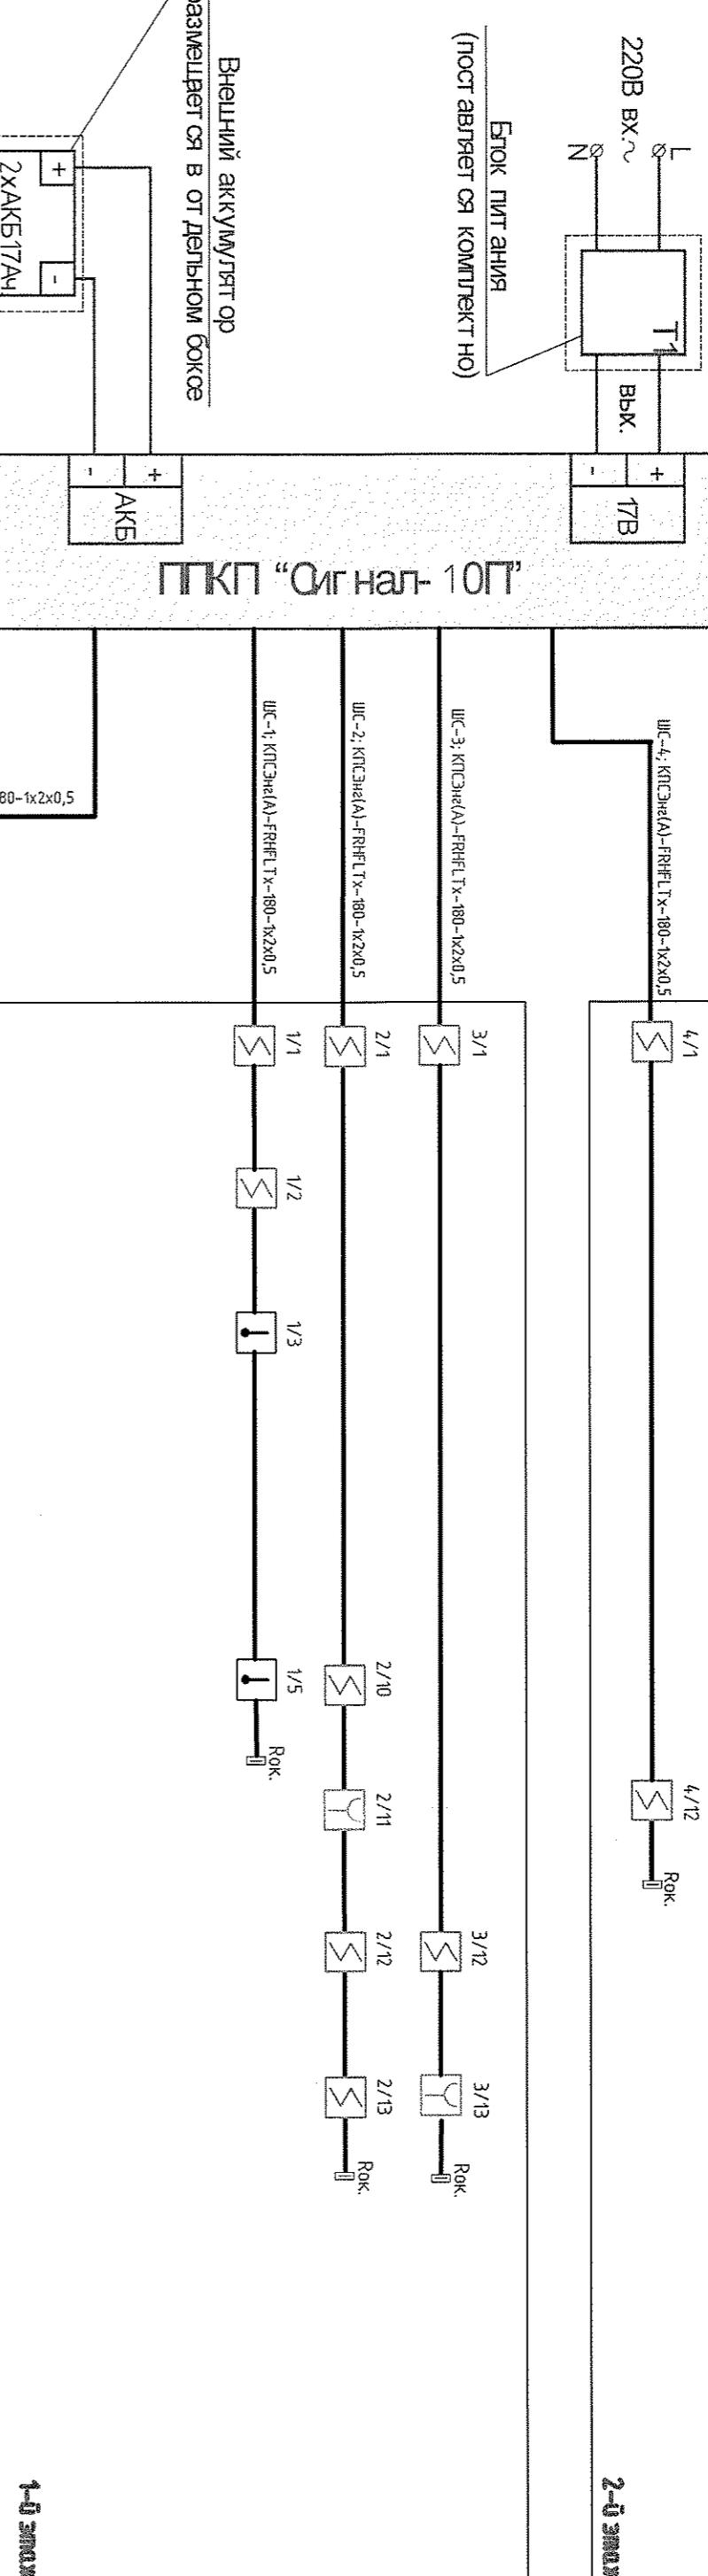


Схема подключения аппаратуры системы речевого оповещения о пожаре.

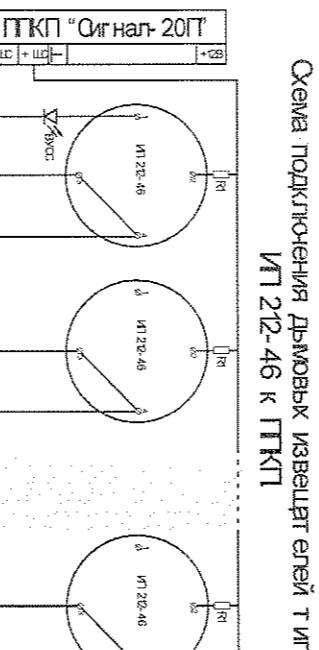
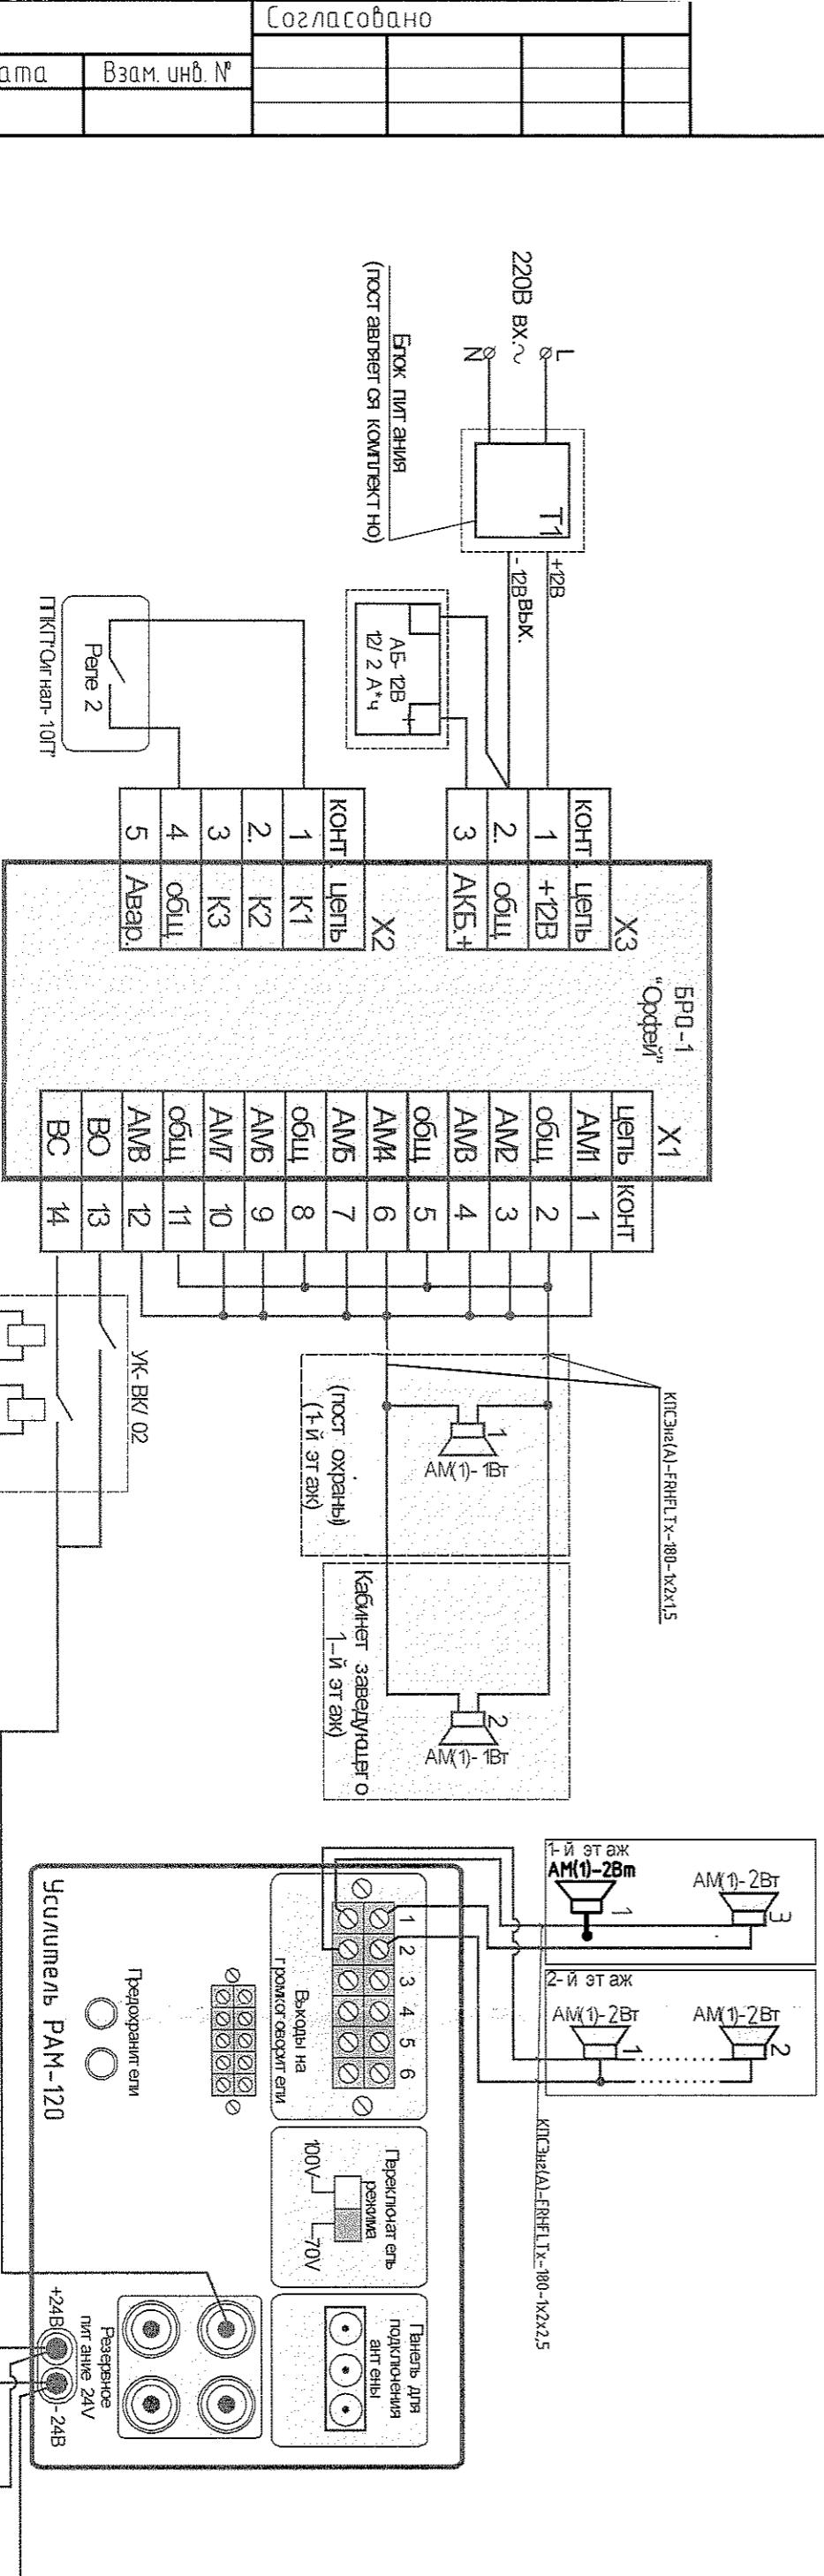


Схема подключения дымовых извещателей типа ИД 105-21 к ПТКП

Наименование прибора	Кол-во в дежурном режиме	Ток потребления в режиме ПРЕВОГ А
Прибор "Сигнал-10Г"	1	220
Извещатель ручной МР514-2	2	0,025x2=0,05
Извещатель дымовой ИП212-46	38	0,060x38=2,28
Извещатель тепловый ИП105-2/1	3	0,025x3=0,075
Устройство УК-ВК/2	1	58
Пульт С2000	1	50
Одиссей ток потребления	330,405	1213

Емкость аккумулятора АЧ	2x17
Ток в дежурном режиме МА	330,41
Ток в аварийном режиме МА	1213
такж.= $\frac{250 \text{ W}}{1 \text{ деж.}} \text{ АК}$	25,7

такж.= $\frac{250 \text{ W}}{1 \text{ деж.}} \text{ АК}$	7,0
--	-----

- Общие данные – лист 1.
- Система пожарной сигнализации в дежурном режиме может работать 6 течении 25,7 часа. В режиме требога – 7,0 часов, что соответствует пункту 14.3 НПБ 88-2001 и пункту 3.9 НПБ 104-2003.
- Возможна замена одорудообщения на аналогичное по техническим характеристикам.

316-03-11 ИОС СС4


2. Июбрск, Тюменской области

Инд. № подл.	Подп. у дата	Взам. инд. №

Схемы систем пожарной сигнализации и оповещения о пожаре.

ФРАГМЕНТ ПЛАНА | ЭТАЖА

М 1:100

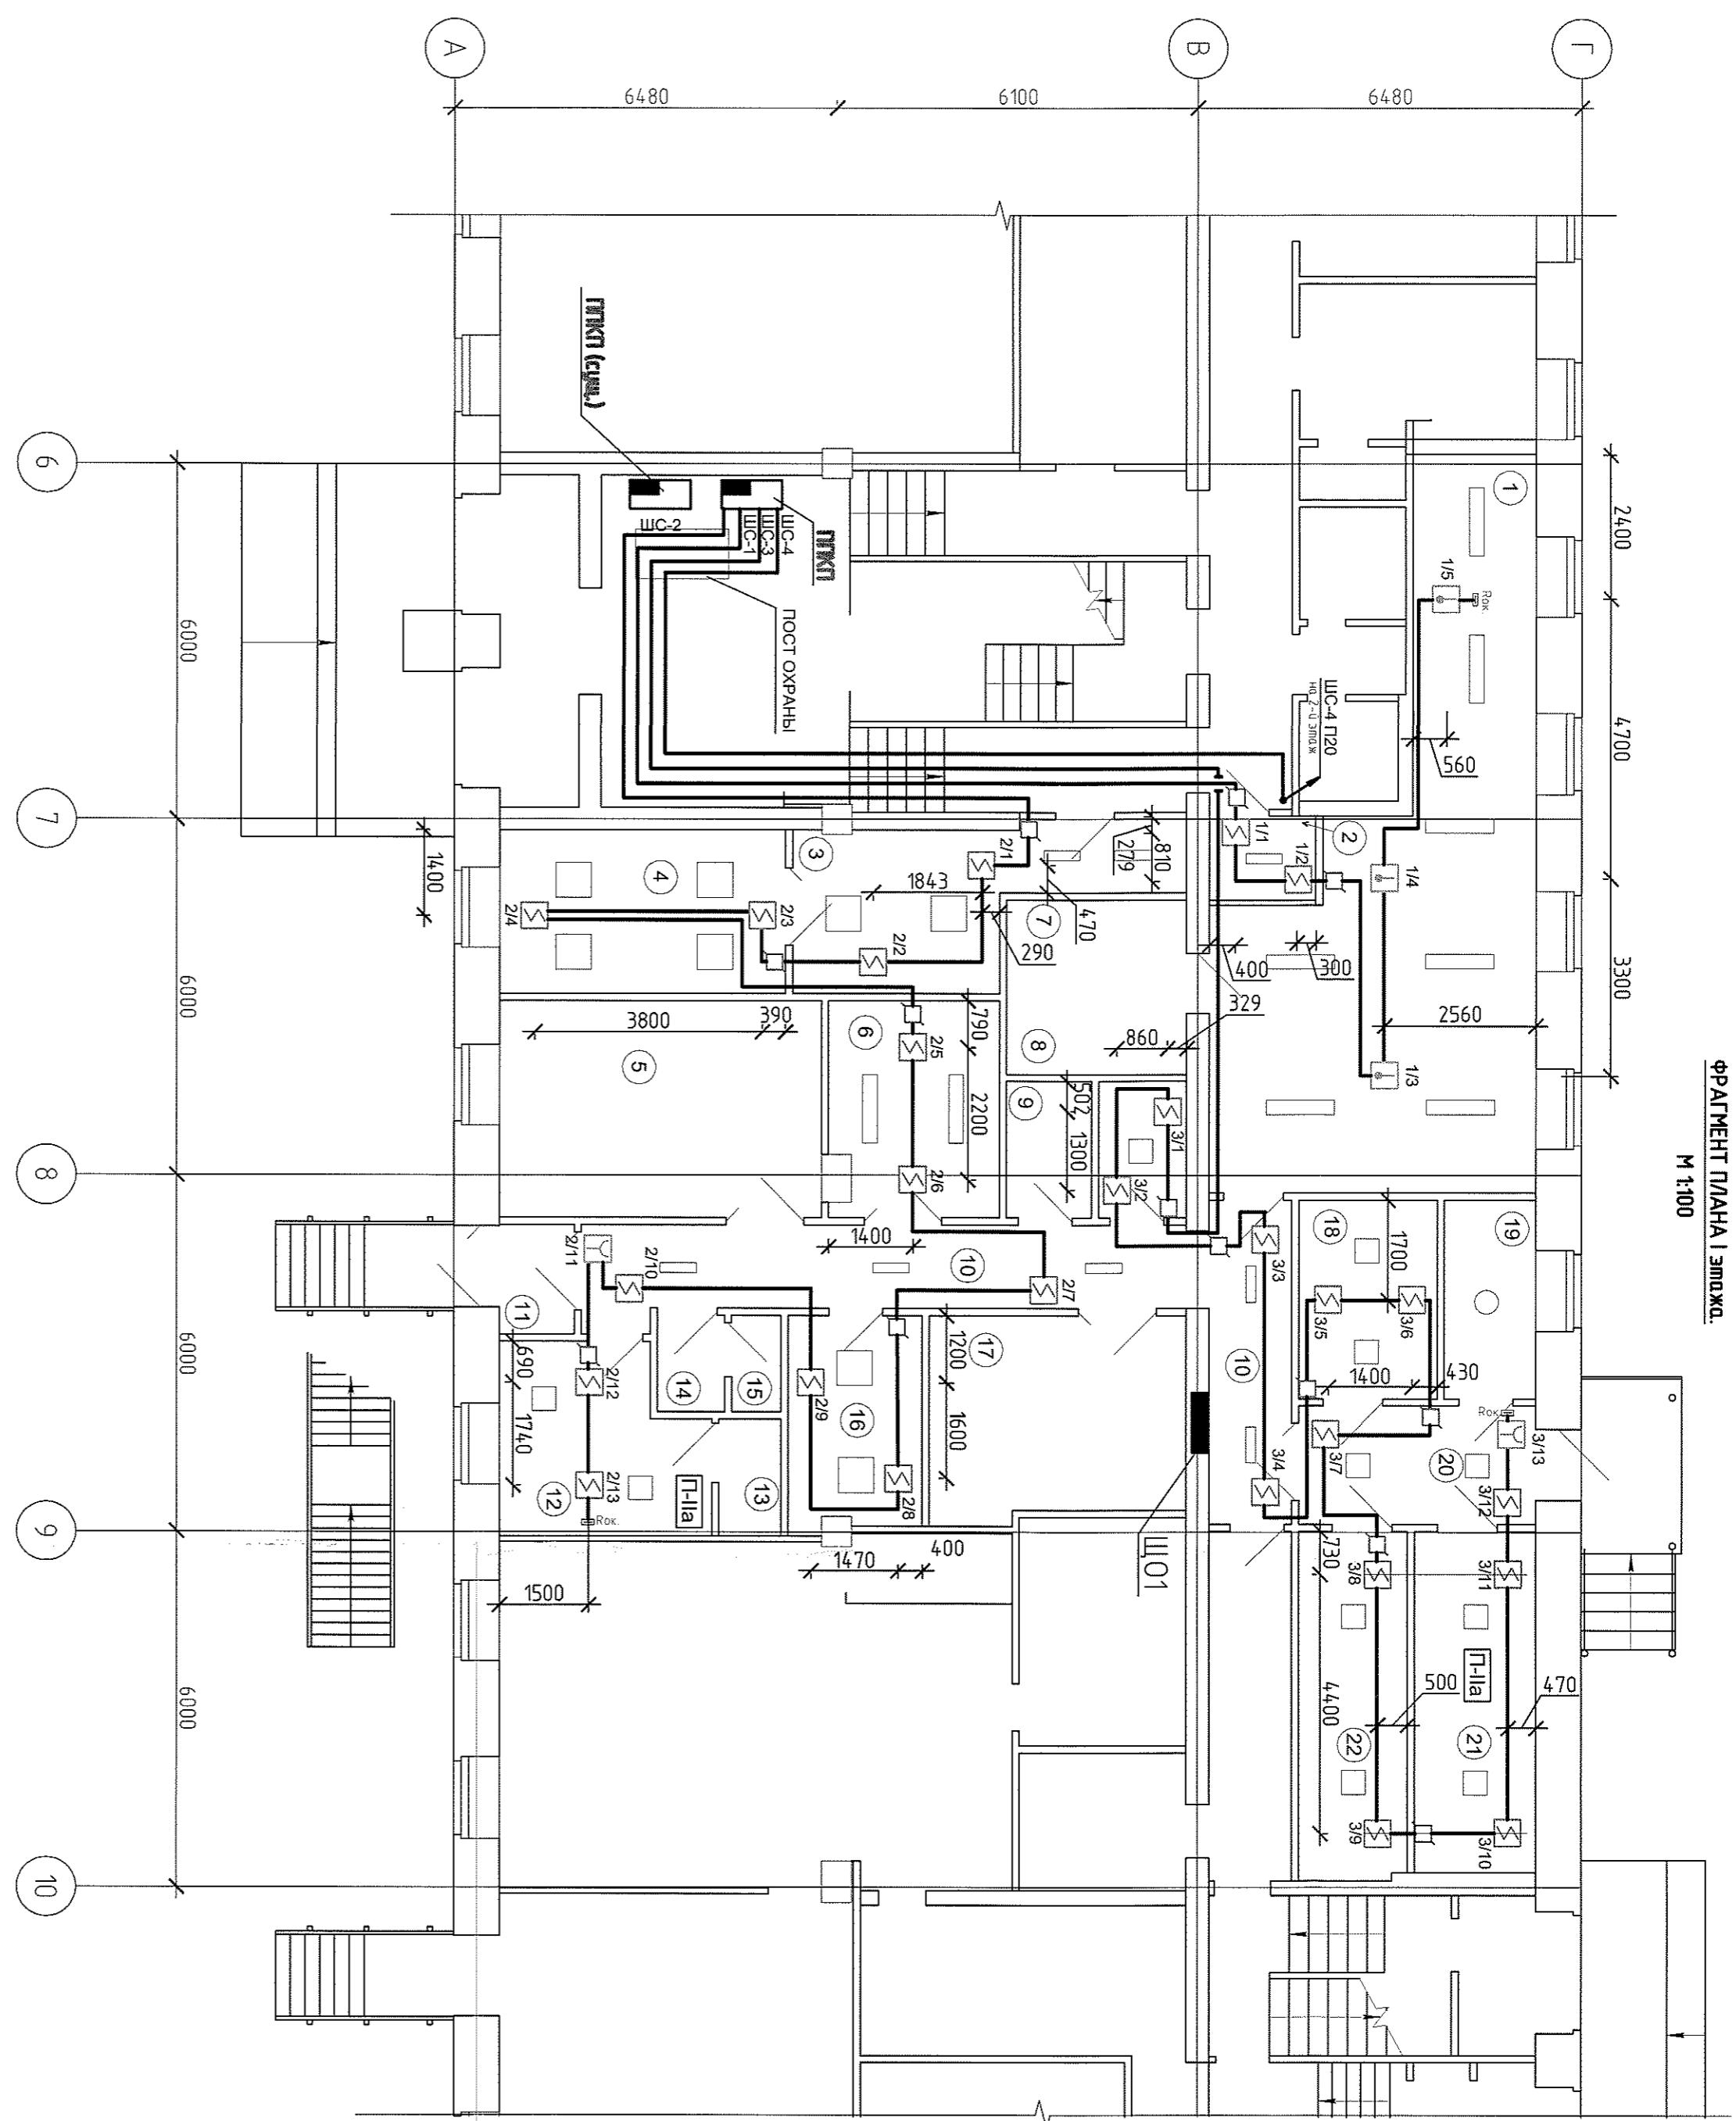

1. Общие данные - лист 1.

2. Схема пожарной сигнализации - лист 2.

3. Сети пожарной сигнализации выполнить огнестойким кабелем КНГЭЗн(А)-FRFLS-180:-

а) открыто по стекам и потолкам;

б) скрыто за горячим потолком.

4. Ручные извещатели установить на высоте 1,5м у выходов.

5. Установку световых указателей "ВЫХОД" - см раздел ЭО.

316-03-11 ИОС СС4

1.1

КПСЭн(А)-FRHFLTx-180:
2. Ижевск ХМАО Тюменской областей


1.1

Инв. № подл	Подп. и дата	Взам. инв. №
-------------	--------------	--------------

1	1	4-11	4-11			
Изм. Код	Изм. №	Подп.	Дата			
Разраб	Долгачева	03.11.2	Комплексный проект в здании № 5" (Стадия, Лист, Листото)			
Проверил			(Бригады дежурные смены № 12 по п/у Свердлова, 12)	П	3	
Нач.под	Долгачева	03.11.2	План расположения и проекции			
ГИП	Кокорев	03.11.	Схема пожарной сигнализации	000 ПКБ "Ижевскстальпроект"		
			НД Этаже ё осях "6-10".			

ФРАГМЕНТ ПЛАНА II этажа.

M 1:100

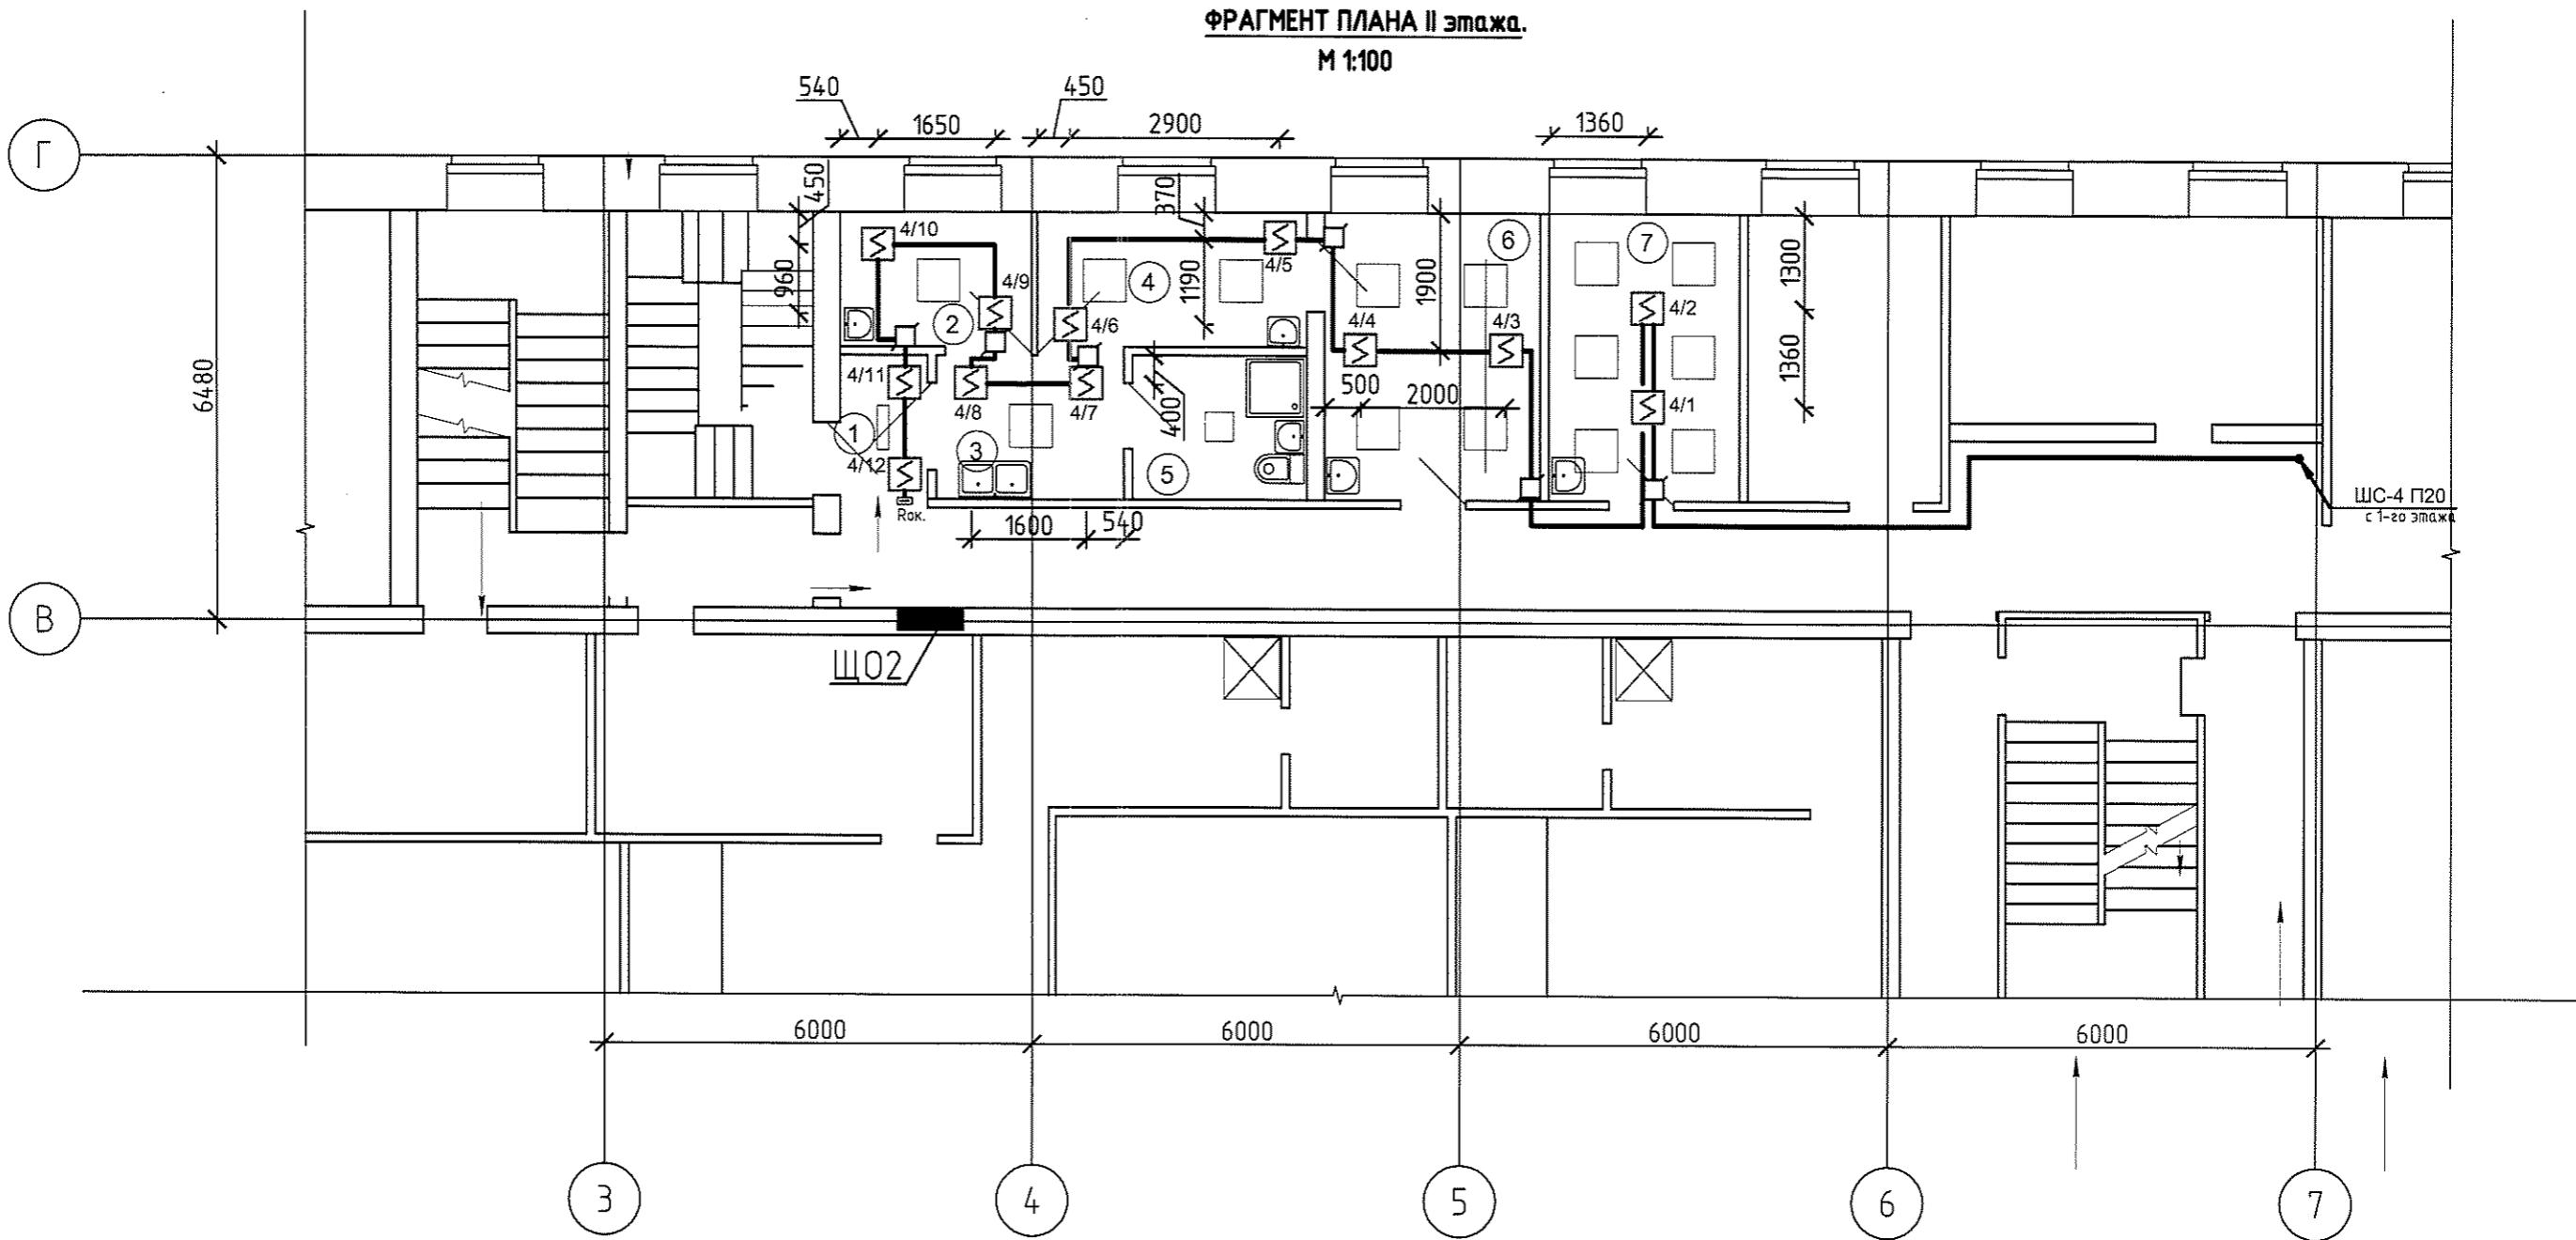

Экспликация помещений

Номер помещения	Наименование	Площадь, м ²	Кап. помещений	
			Подп.	Взам. инв. №
1	Коридор	2.63	н/к	
2	Палата	5.08	н/к	
3	Приёмная изолятора	5.26	н/к	
4	Палата	7.11	н/к	
5	Сан.узел с местом приготовления дезинфицирующих растворов	4.92	н/к	
6	Кабинет врача	12.06	н/к	
7	Процедурная	10.73	н/к	

1. Общие данные - лист 1.
2. Схема пожарной сигнализации - лист 2.
3. Сети пожарной сигнализации выполнить огнестойким кабелем КПСЭнг(А)-FRHFLTx-180; КПСЭнг(А)-FRLS-180; открыто по стенам и потолку;

1.1
КПСЭнг(А)-FRHFLTx-180:
КПСЭнг(А)-FRLS-180:-

Изм.	Кол. уч.	Лист	№ док.	Подп.	Дата
Разраб.	Долгачева				04.11.
Проверил					
Нач.отд.	Долгачева				04.11.
ГИП	Кокорев				04.11.

316-03-11 ИОС СС4

г. Югорск ХМАО Тюменской области

Капитальный ремонт в здании МБОУ "СОШ № 5" (группы детей дошкольного возраста) по ул. Свердлова, 12


Стадия Лист Листов

План расположения и прокладки сетей пожарной сигнализации на 2-м этаже в осях "З-7".

000 ПКБ "Энергостальпроект"

ФРАГМЕНТ ПЛАНА | ЭТАЖА

M 1:100

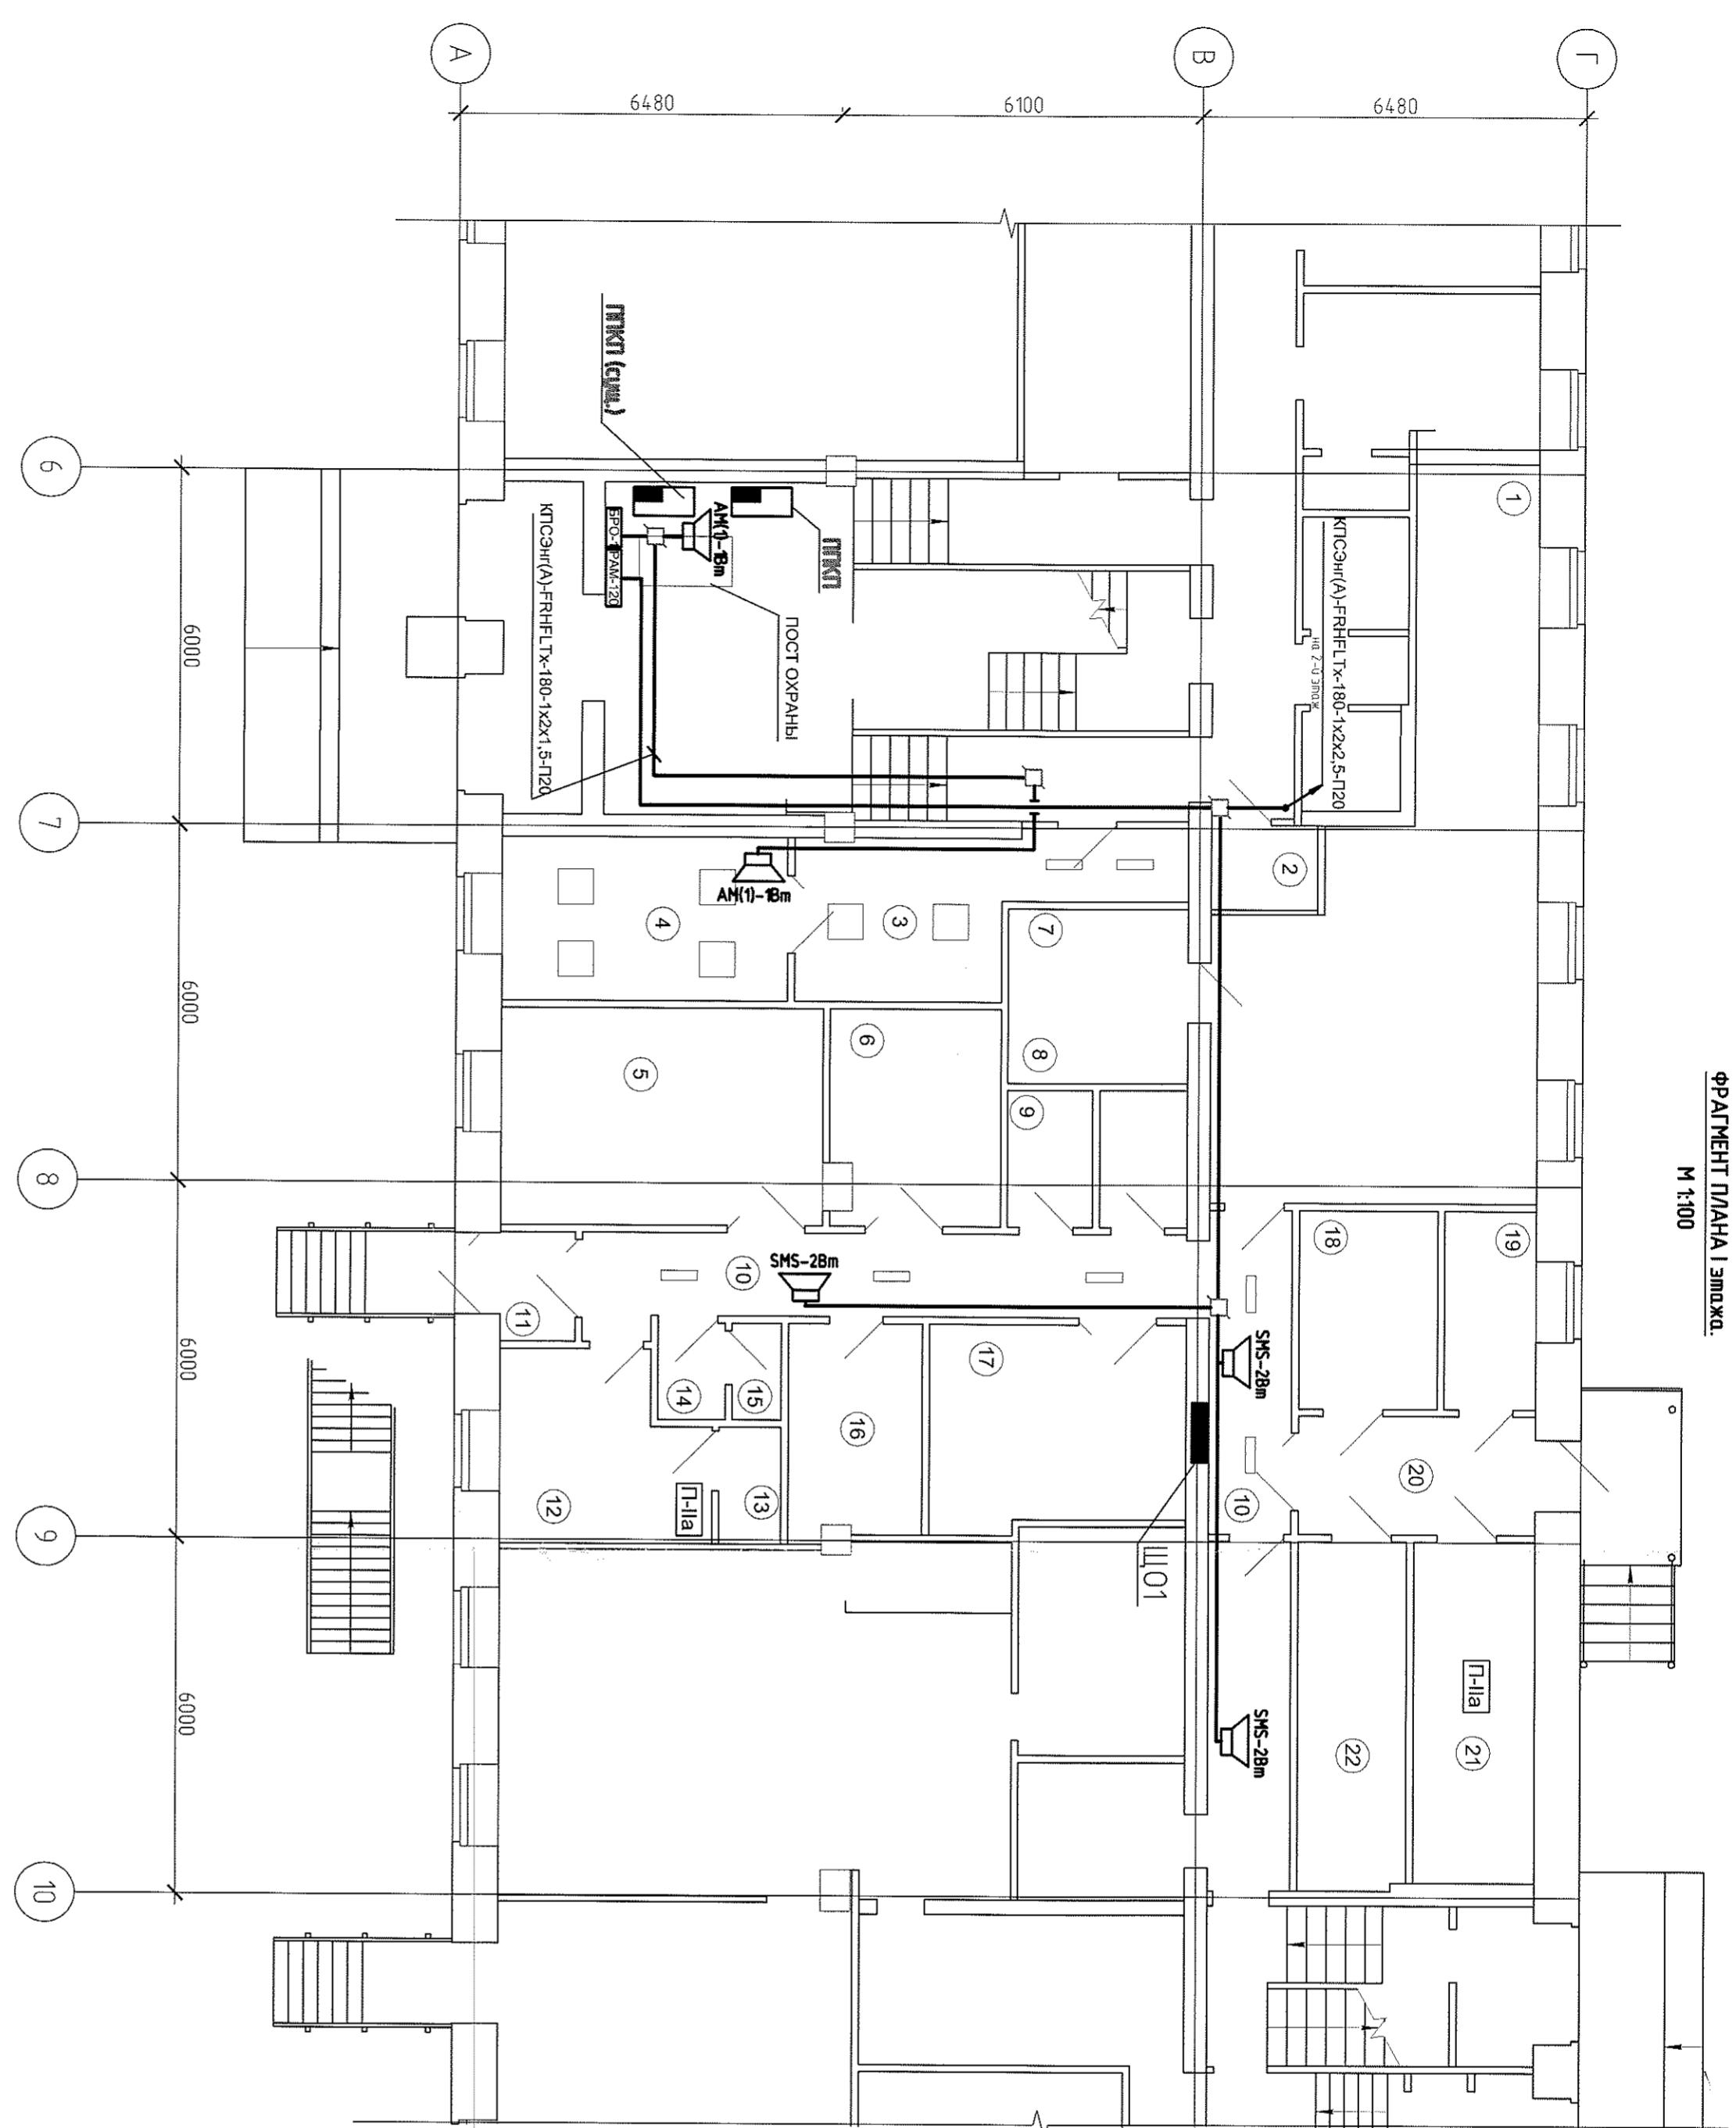

1. Общие данные - лист 1.

2. Схема речевого оповещения - лист 2.

3. Сети речевого оповещения выполнить огнестойким кабелем КПСЭНГ(А)-FRHFLTx-180:

а) открыто по стекам и потолку;

б) скрыто за подвесным потолком.

4. Речевые оповещатели установить на высоте 2,5м от пола.

316-03-11 ИОС СС4

2. Ижорск ХМАО Тюменской области


Инф. № подл	Подп. у дата	Взам. инф. №
-------------	--------------	--------------

Номер- позиция	Наименование	Площадь, м ²	Кон- ше- ний
1	Горячий цех	44,85	"Г"
2	Резинопечня	2,52	Н/К
3	Приёмная	13,52	Н/К
4	Кадомашин директора земельного участка	13,36	Н/К
5	Маго-регистральный цех с греющим слоем для отвода тепла	19,89	"Д"
6	Ходильный цех	10,23	"Д"
7	Моечная кухонной посуды	8,94	Н/К
8	Комнаты производственного и технического персонала	3,39	"Д"
9	Моечная однократного пользования	3,30	Н/К
10	Коридор	22,98	Н/К
11	Тамбур	2,34	Н/К
12	Гардеробная персонала	10,48	Н/К
13	Душевая	2,08	Н/К
14	Умывальник	1,85	Н/К
15	Санузел	1,35	Н/К
16	Комната персонала	8,09	Н/К
17	Цех обработки стекол	14,66	"Д"
18	Кладовая стекол	7,82	"Д"
19	Комната бременненного хранения отходов	5,14	"Д"
20	Загрузочная	8,00	Н/К
21	Кладовая стекол производств	11,75	"Д"
22	Помещение ходильникофф	10,81	"Д"

Номер- позиция	Наименование	Складка	Лист	Листов
Рязань Должачева Проверил Начомд ГИП Кокорев	Исполнительный директор б зданию №004 "ООО № 5" (записи ведены в общем виде)	П	5	

ФРАГМЕНТ ПЛАНА II этапа

M 1:100

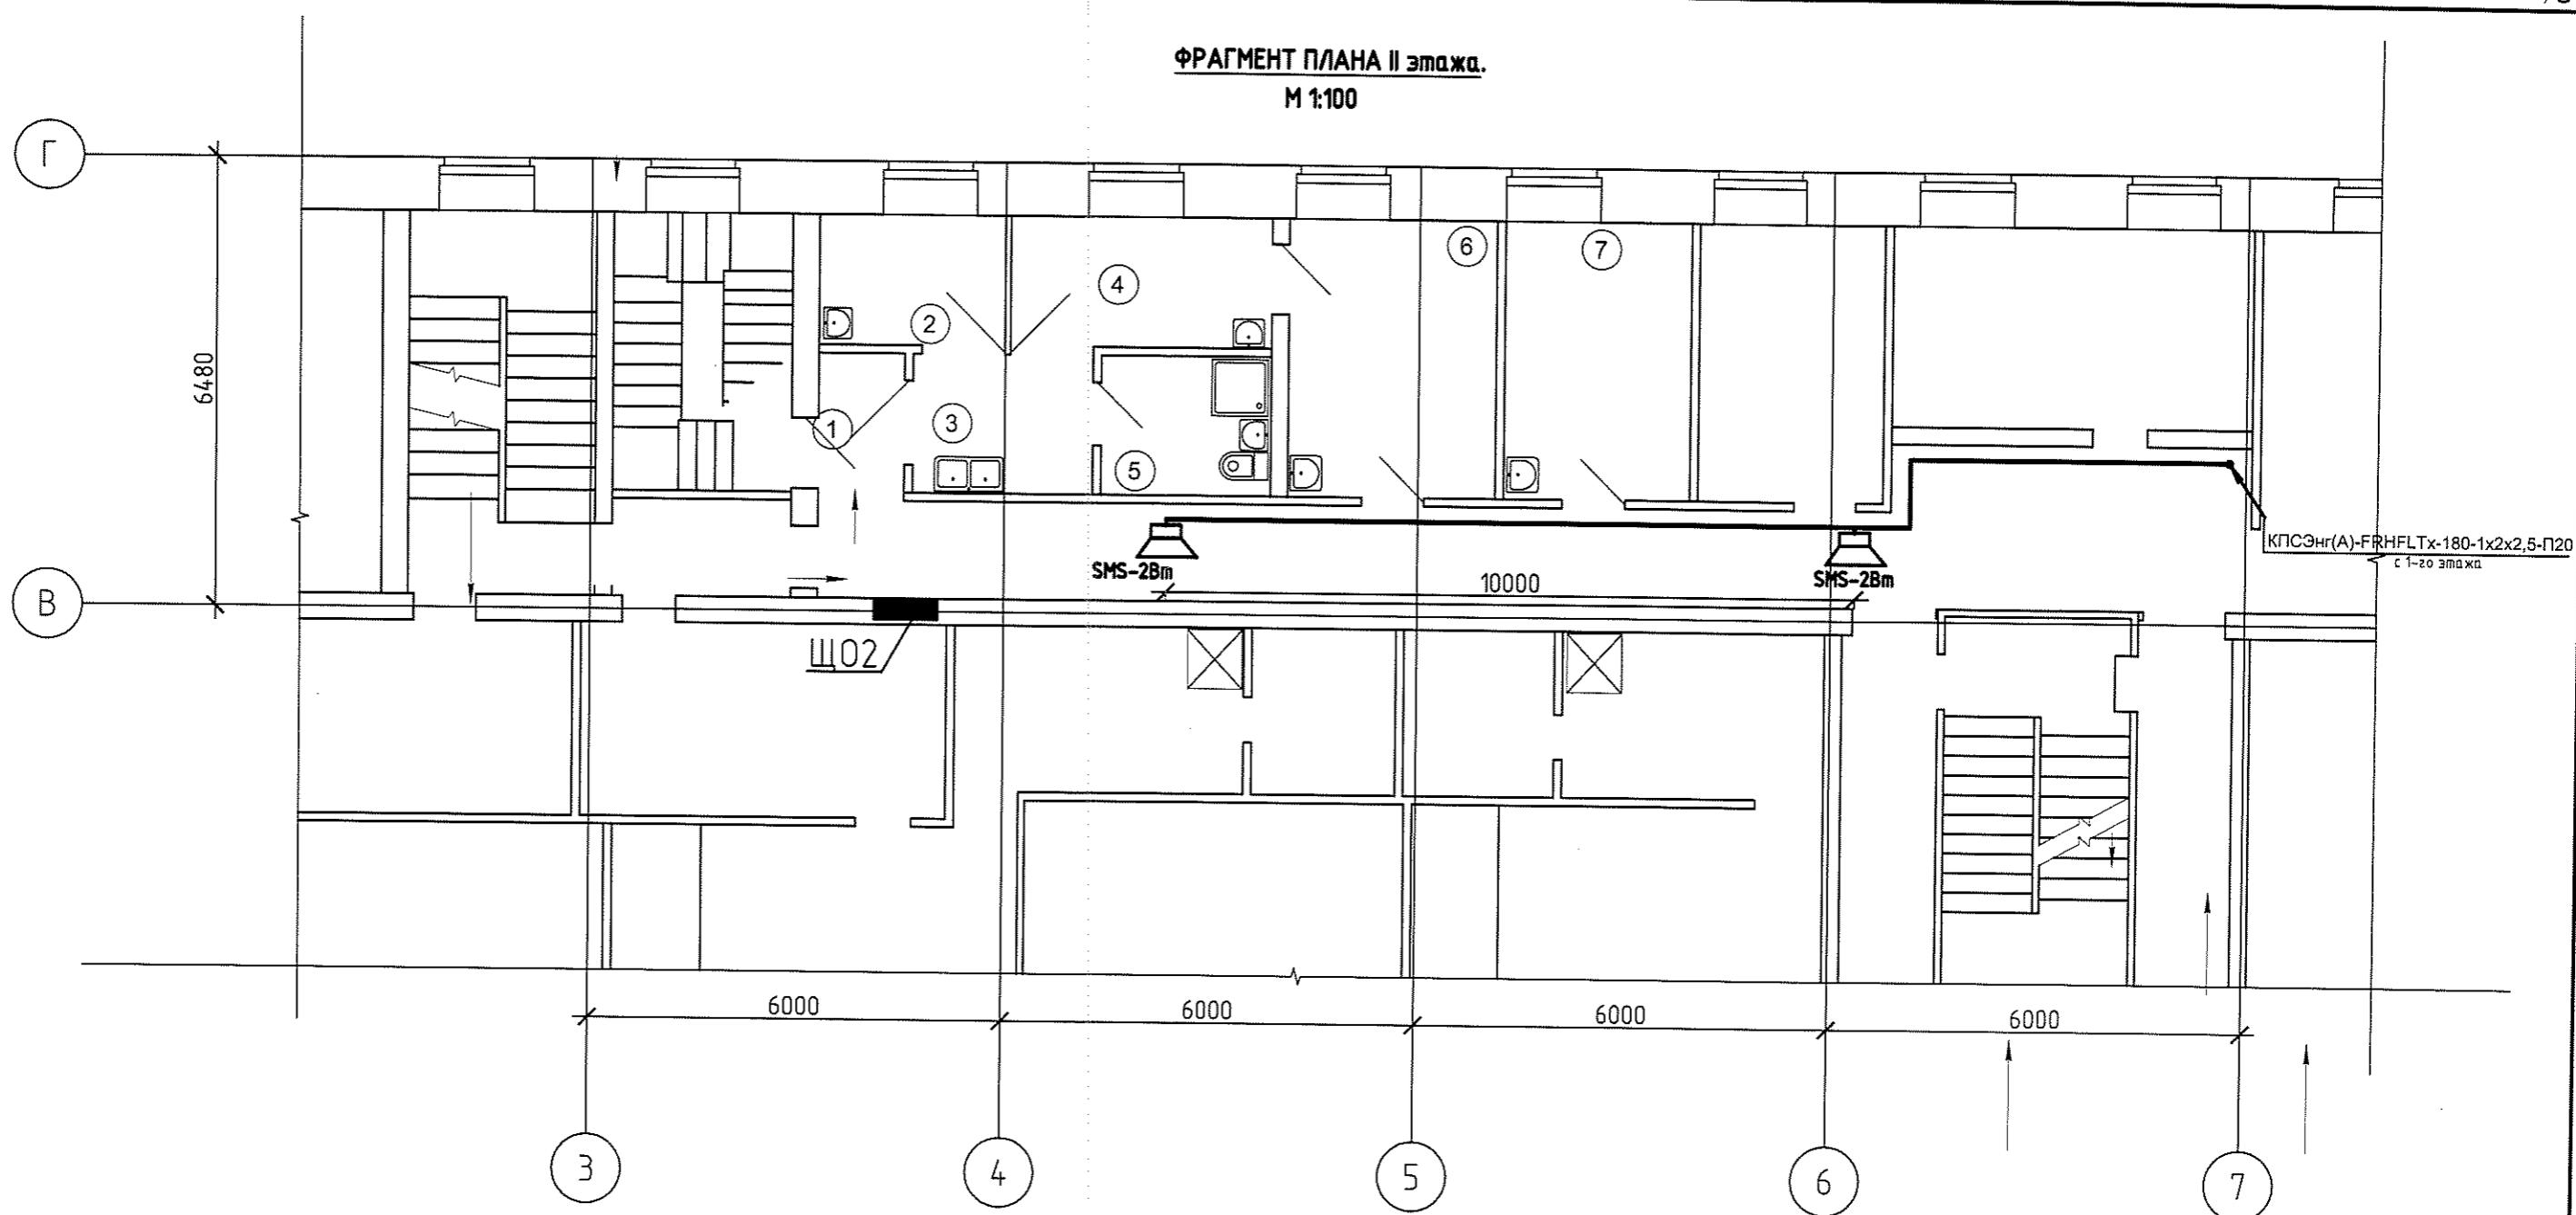

Экспликация помещений

Номер помещения	Наименование	Площадь, м ²	Кат.* помеще-ния
Инв. № подл	Подл. и дата	Взам. инв. №	
1	Коридор	2.63	н/к
2	Палата	5.08	н/к
3	Приёмная изолятора	5.26	н/к
4	Палата	7.11	н/к
5	Сан.узел с местом приготовления дезинфицирующих растворов	4.92	н/к
6	Кабинет врача	12.06	н/к
7	Процедурная	10.73	н/к

1. Общие данные - лист 1.
 2. Схема речевого оповещения - лист 2.
 3. Сети речевого оповещения выполнить открыто по стенам и потолку.
 4. Речевые оповещатели установить на высоте 2,5м от пола

					316-03-11 ИОС СС4
					г. Югорск ХМАО Тюменской области
Изм.	Кол. уч.	Лист	№ док.	Подп.	Дата
Разраб.	Долгачева	<i>Б.А.</i>	04.11г.	Капитальный ремонт в здании МБОУ "СОШ № 5" (группы детей дошкольного возраста) по ул. Свердлова, 12	
Проверил				Стадия	Лист
Нач.отд.	Долгачева	<i>Б.А.</i>	04.11г.	П	Листов
ГИП	Кокорев	<i>А.Н.</i>	04.11г.	План расположения и прокладки сетей речевого оповещения на 2-м этаже в осях "3-7".	
				ООО ПКБ "Энергостальпроект"	