


ВЕДОМОСТЬ РАБОЧИХ ЧЕРТЕЖЕЙ ОСНОВНОГО КОМПЛЕКТА


ОБЩИЕ УКАЗАНИЯ:

Лист	Наименование	Примечание
1	Общие данные	
2	Схема расположения ферм и связей по нижним поясам в осях 8-19	
3	Разрез 2-2.	
4	Геометрическая схема фермы Ф1	
5	Узлы 1,2,3	
6	Узлы 4,5,6.	
7	Узел 7.	
8	Узлы 8,9.	
9	Узлы 10,11,12.	
10	Узлы 13,14.	
11	Узлы 15,16,17,18,19,20.	
12	Схема расположения ферм и связей по нижним поясам в осях 2-7,20-25	
13	Геометрическая схема фермы Ф4.	
14	Разрез 5-5.	
15	Узлы 21,22,23,24,25	
16	Узлы 26,27,28,29,30.	
17	Узлы 31,32.	
18	Техническая спецификация металла (начало)	
19	Техническая спецификация металла (продолжение)	
20	Техническая спецификация металла (окончание)	
21	Ведомость металлоконструкций	
22	Схема расположения несущих конструкций навеса Схема расположения прогонов навеса	
23	Геометрическая схема и сечения Ф1-Ф11 Схема загружения и усилий Ф1-Ф6	
24	Узлы 1,2,3,4,5,6.	
25	Схема расположения пликарбонатного настила. Узел 1	
26	Схема расположения навеса над пандусом П6. Узлы 1, 2.	
27	Схема расположения навеса над пандусом П3. Узлы 1, 2.	
28	Схема расположения навеса над пандусом П4. Узлы 1, 2.	
29	Схема расположения навеса над пандусом П5. Узлы 1, 2.	
30-32	Расчет фермы пролетом 21м (Ф1).	
33-35	Расчет фермы пролетом 18м (Ф4).	


1. Данный проект разработан на основании чертежей марки АР.
2. Рассчитана снеговая нагрузка -240кг/м² (IV район).
3. Ветровое нормативное давление - 30кг/м² (II район).
4. Расчетная температура наружного воздуха - 41°C.
5. За относительную отметку 0,000 принята отметка чистого пола 1 этажа.
6. Здание II степени огнестойкости и II класса ответственности.
7. Основными несущими элементами здания являются ж/б колонны и фермы.
8. Жесткость и устойчивость конструкций покрытия здания обеспечивается вертикальными связями и горизонтальными связями по нижним поясям стропильных ферм, а также распорками и прогонами покрытия и жестким диском покрытия.
9. Расчет ферм Ф4 выполнен с учетом жесткости узлов и расцентровки в узлах.
10. Основными несущими элементами покрытия здания являются фермы пролетом 21м из уголков и фермы пролетом 18м из прямоугольных и квадратных замкнутых профилей.
11. Изготовление ферм производить в условиях специализированного производства.
12. Сварка ферм должна производиться на заводе-изготовителе в жестких кондукторах, заводские сварные швы выполнить полуавтоматической сваркой в среде углекислого газа по ГОСТ 8050-85.
13. Сварочная проволока марки СВ-08Г2С по ГОСТ 2246-70.
14. Негабаритная часть фермы Ф1 изготавливается на строительной площадке с помощью монтажных болтов и монтажной сварки.
15. Конструкции покрытия фермы, балки и прогоны грунтовать грунтовкой ГФ-021 по ГОСТ 25129-82 и окрасить за два раза эмалью ПФ 115 по ГОСТ 6465-76 светло-серого цвета.
16. Работы по окраске конструкций производить в соответствии с требованиями СНиП 3.04.03-85 "Защита строительных конструкций и сооружений от коррозии".
17. Выполнить огнезащитные мероприятия конструкций покрытия фермы, балки и прогоны покрыть огнезащитным составом «Айсберг - 101». Состав имеет высокую адгезию к грунтовкам, а также краски и эмали типа ПФ. Огнезащитные свойства покрытия на основе состава «Айсберг-101» соответствуют требованиям ГОСТ Р 53295 «Средства огнезащиты для стальных конструкций. Общие требования. Метод определения огнезащитной эффективности», ГОСТ 30247.1 «Конструкции строительные. Методы испытаний на огнестойкость. Несущие и ограждающие конструкции».
18. Огнезащитный состав «Айсберг-101» наносить методом безвоздушного распыления агрегатами высокого (180-250 бар) давления. Допускается использовать кисть или валик при нанесении на небольших площадях и в труднодоступных местах.
19. В качестве настила по прогонам применяются профилированные листы Н75-750-0.8 по ГОСТ 24045-94 из оцинкованной стали окрашенной на специализированных линиях окрашивания по ТУ 67-443-86. Внешний вид лакокрасочного покрытия должен соответствовать показателям 3 класса ГОСТ 9032-74.
20. Сварку производить конструкции из стали марки С245 и С255 электродами Э-46А, а конструкции из стали С345 электродами Э-50А по ГОСТ 9467-75* с катетом h=6мм, кроме оговоренных.
21. Монтаж вести на болтах М16 и М24 класса точности 4, и монтажной сварке.
22. Болты класса прочности 5.8 ГОСТ 7792-70*, гайки класса прочности 5 ГОСТ 5915-70*, шайбы по ГОСТ 11371-78* и ГОСТ 6402-70*.
23. Листовая сталь используемая при изготовлении ферм принята С345, листовая сталь используемая при монтаже балок и прогонов С255.
24. Все монтажные сварочные работы производить при положительной температуре или при отрицательных температурах не ниже минус 20 с предварительным подогревом кромок соединяемых элементов.
25. Изготовление и монтаж контракций производить в соответствии с требованиями а) МДС 53-1.2001 "Рекомендации по монтажу стальных строительных конструкций"; б) ГОСТ 23118-99 "Конструкции по монтажу стальных строительных конструкций"; в) СП 53-101-98 "Изготовление и контроль качества строительных стальных конструкций"; г) СНиП 3.03.01-87* "Несущие и ограждение конструкций" 2001г.
26. Крепление сантехнического оборудования осуществлять только в узлах ферм.
27. Чертежи металлоконструкций разработаны на стадии КМ. Подрядная организация, разрабатывающая чертежи КМ должна согласовать с разработчиком КМ все отступления от чертежей КМ и места возможных монтажных стыков при членении на отправочные марки.
28. Все отверстия под монтажные болты М16 диаметром 19мм, под М20-диаметром 23мм.

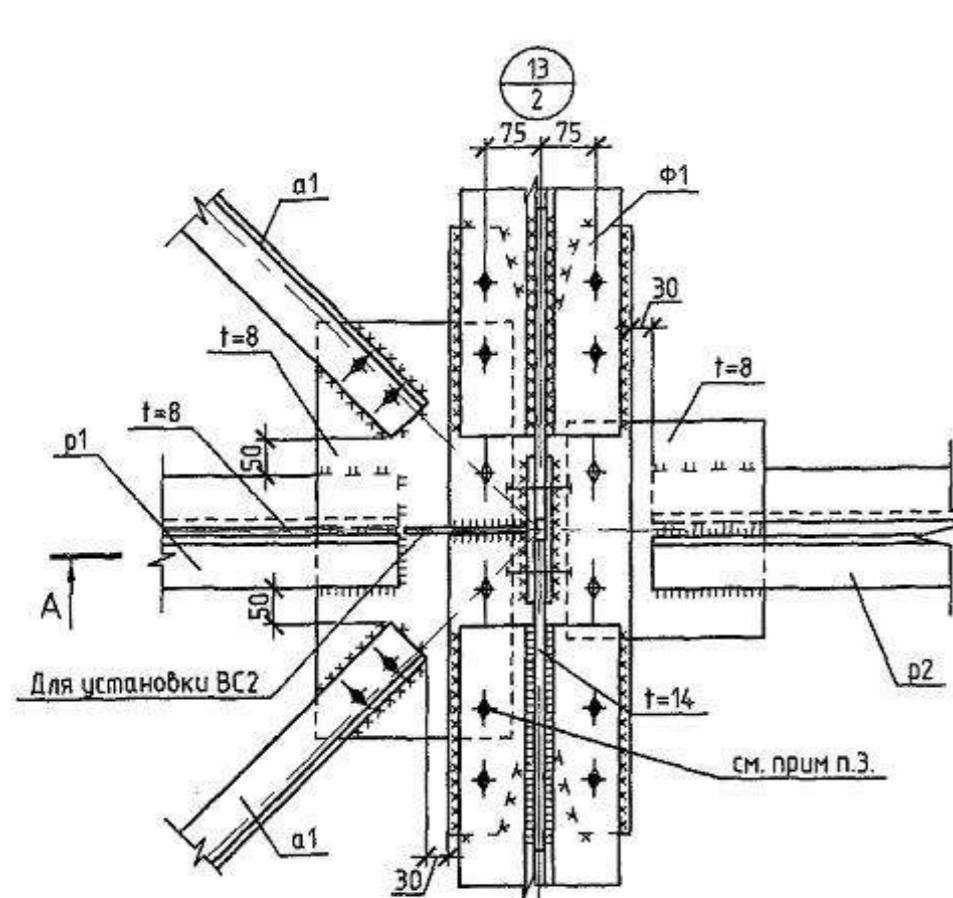


A

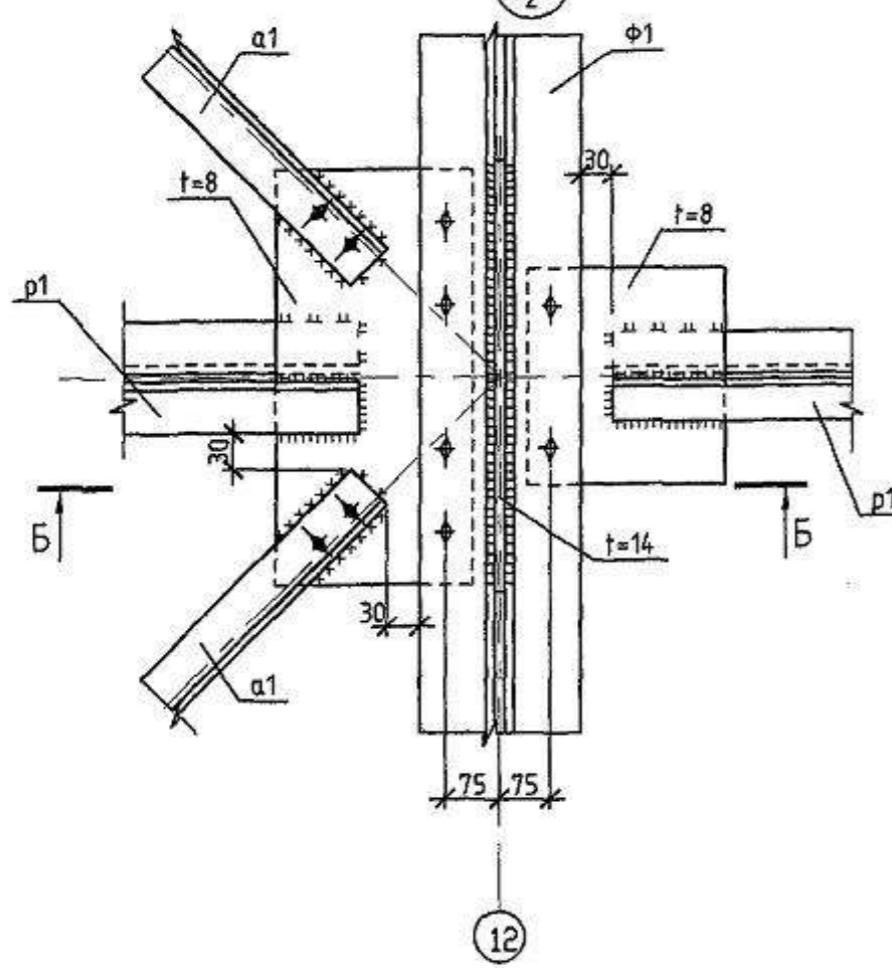

Б

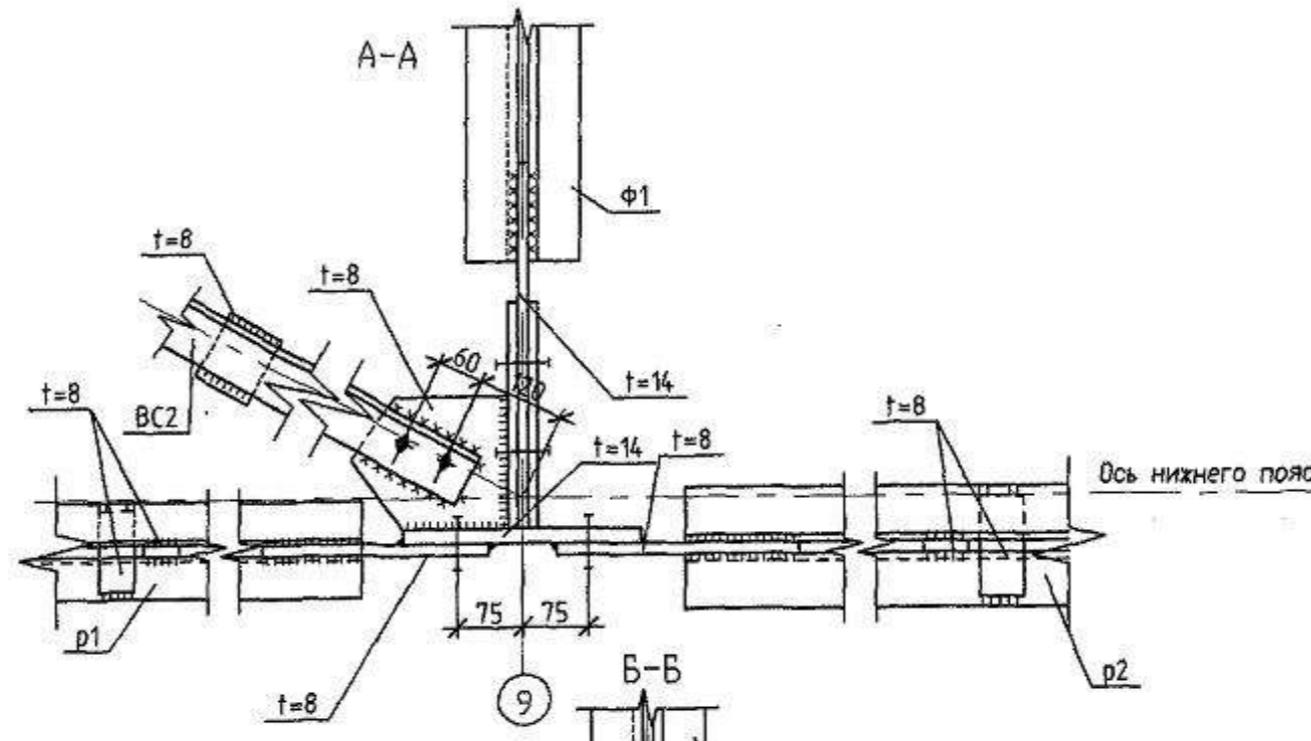

Б-Б

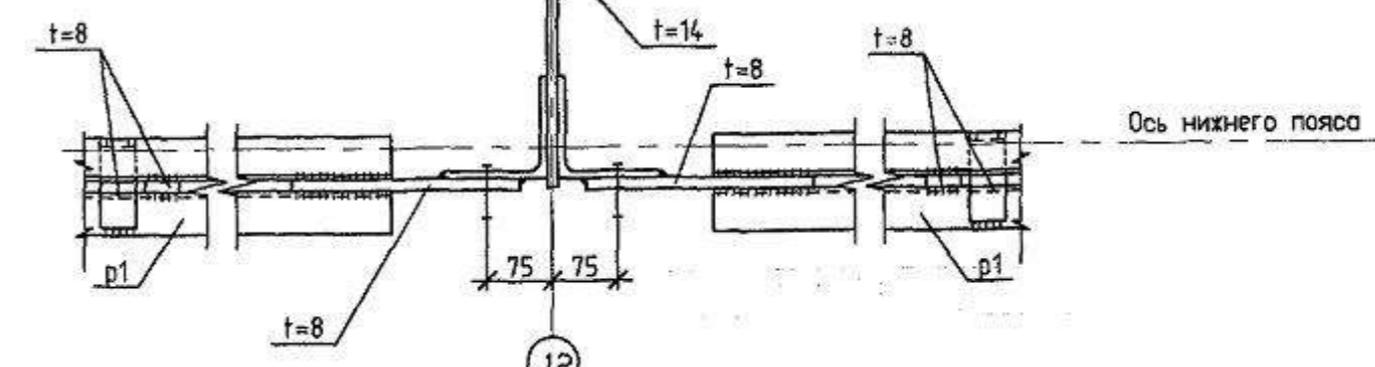


1. Монтаж металлоконструкций производить на болтах нормальной точности по ГОСТ 7798-70 ($d_b = 16\text{мм}$), кроме оговоренных.

2. Сварку производить конструкции из стали марки С245 и С255 электродами Э-46А, а конструкции из стали С345 электродами Э-50А по ГОСТ 9467-75* с катетом $h = 6\text{мм}$, кроме оговоренных.

3. Перед монтажом связей монтажные болты фермы убрать.

ХМСПБ-28-14-КР.9					
Физкультурно-спортивный комплекс с универсальным игровым залом в г. Югорск					
Изм	Колич	Лист	№ док	Подп	Дата
Разработал	Хандряга			03.14	
Проверил	Шаламов			03.14	
ГИП	Шаламов			03.14	
Конструкции металлические					
Стадия					
Лист					
Листов					
П 10					
Чертежи 13.14					
ООО "ХМСПБ"					

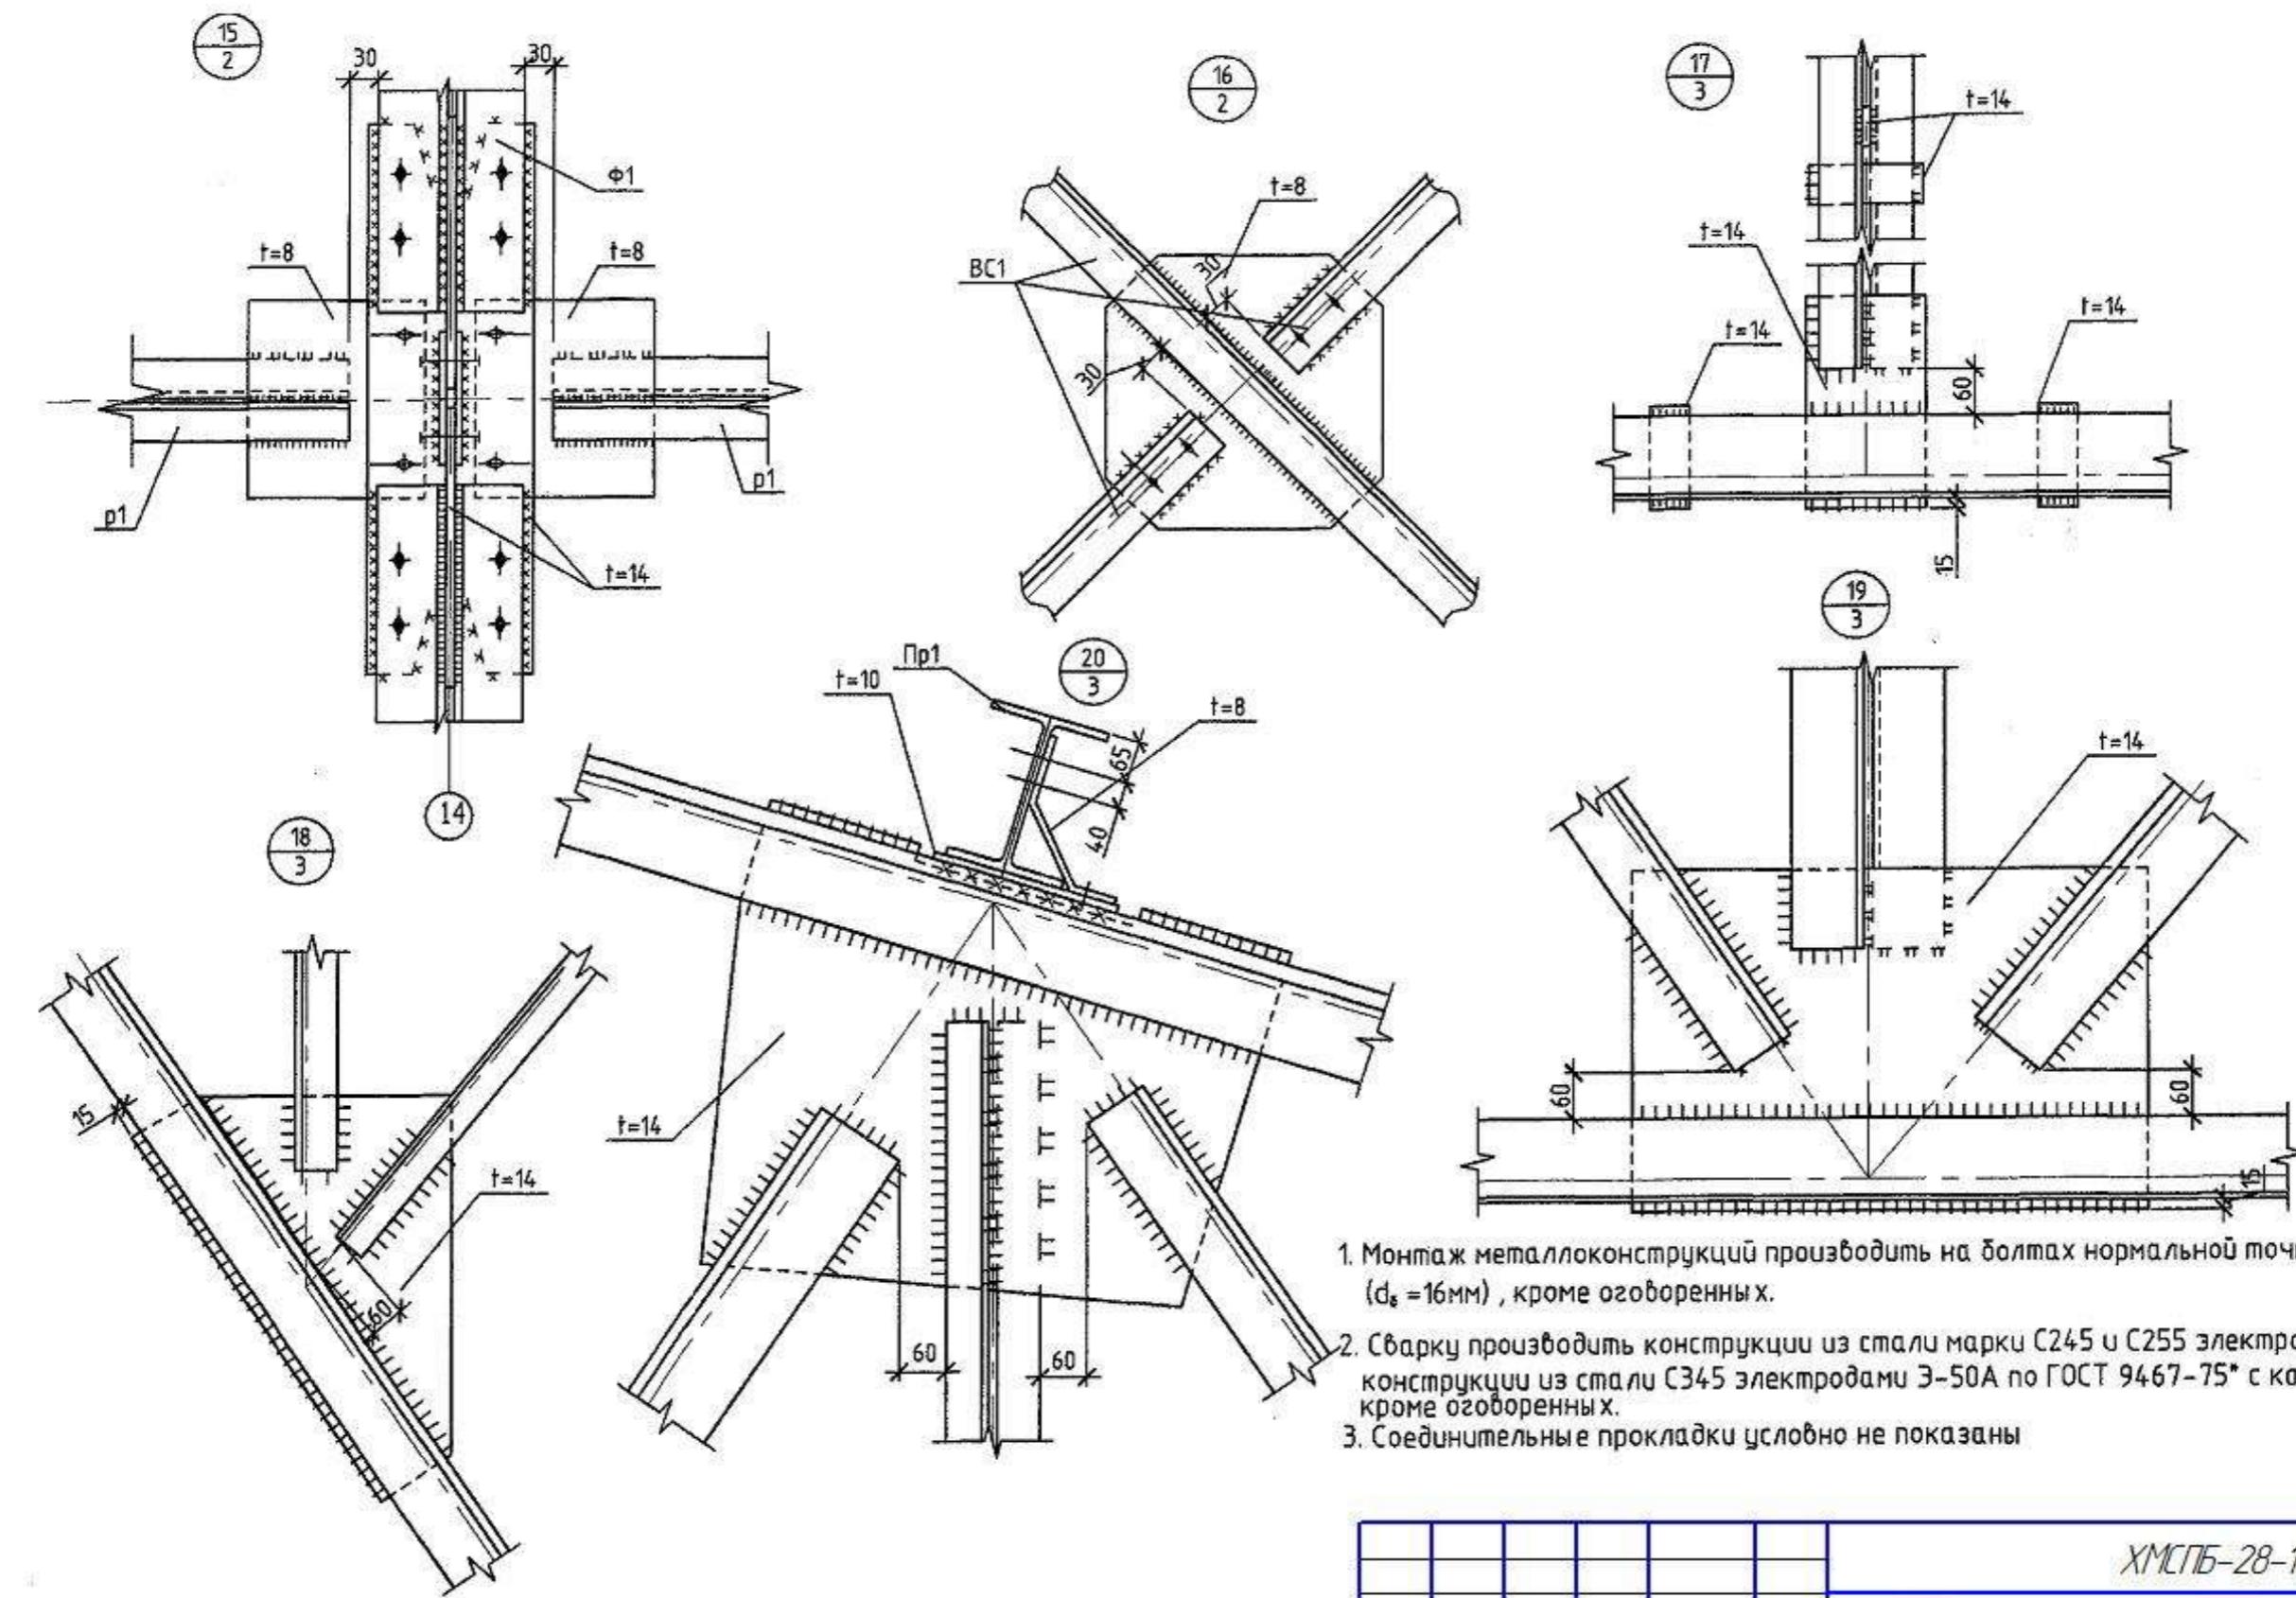

ХМСПБ-28-14-КР.9					
Физкультурно-спортивный комплекс с универсальным					
игровым залом в г. Югорск					
Изм	Колич	Лист	№ док.	Подп	Дата
Разработал	Хандрыга			03.14	
Проверил	Шаламов			03.14	
ГИП	Шаламов			03.14	
Конструкции металлические					
Чзлы 15, 16, 17, 18, 19, 20					
ООО "ХМСПБ"					

СХЕМА РАСПОЛОЖЕНИЯ ФЕРМ И СВЯЗЕЙ ПО НИЖНИМ ПОЯСАМ ФЕРМ
5(14) В ОСЯХ 2-7,20-25

ВЕДОМОСТЬ ЭЛЕМЕНТОВ



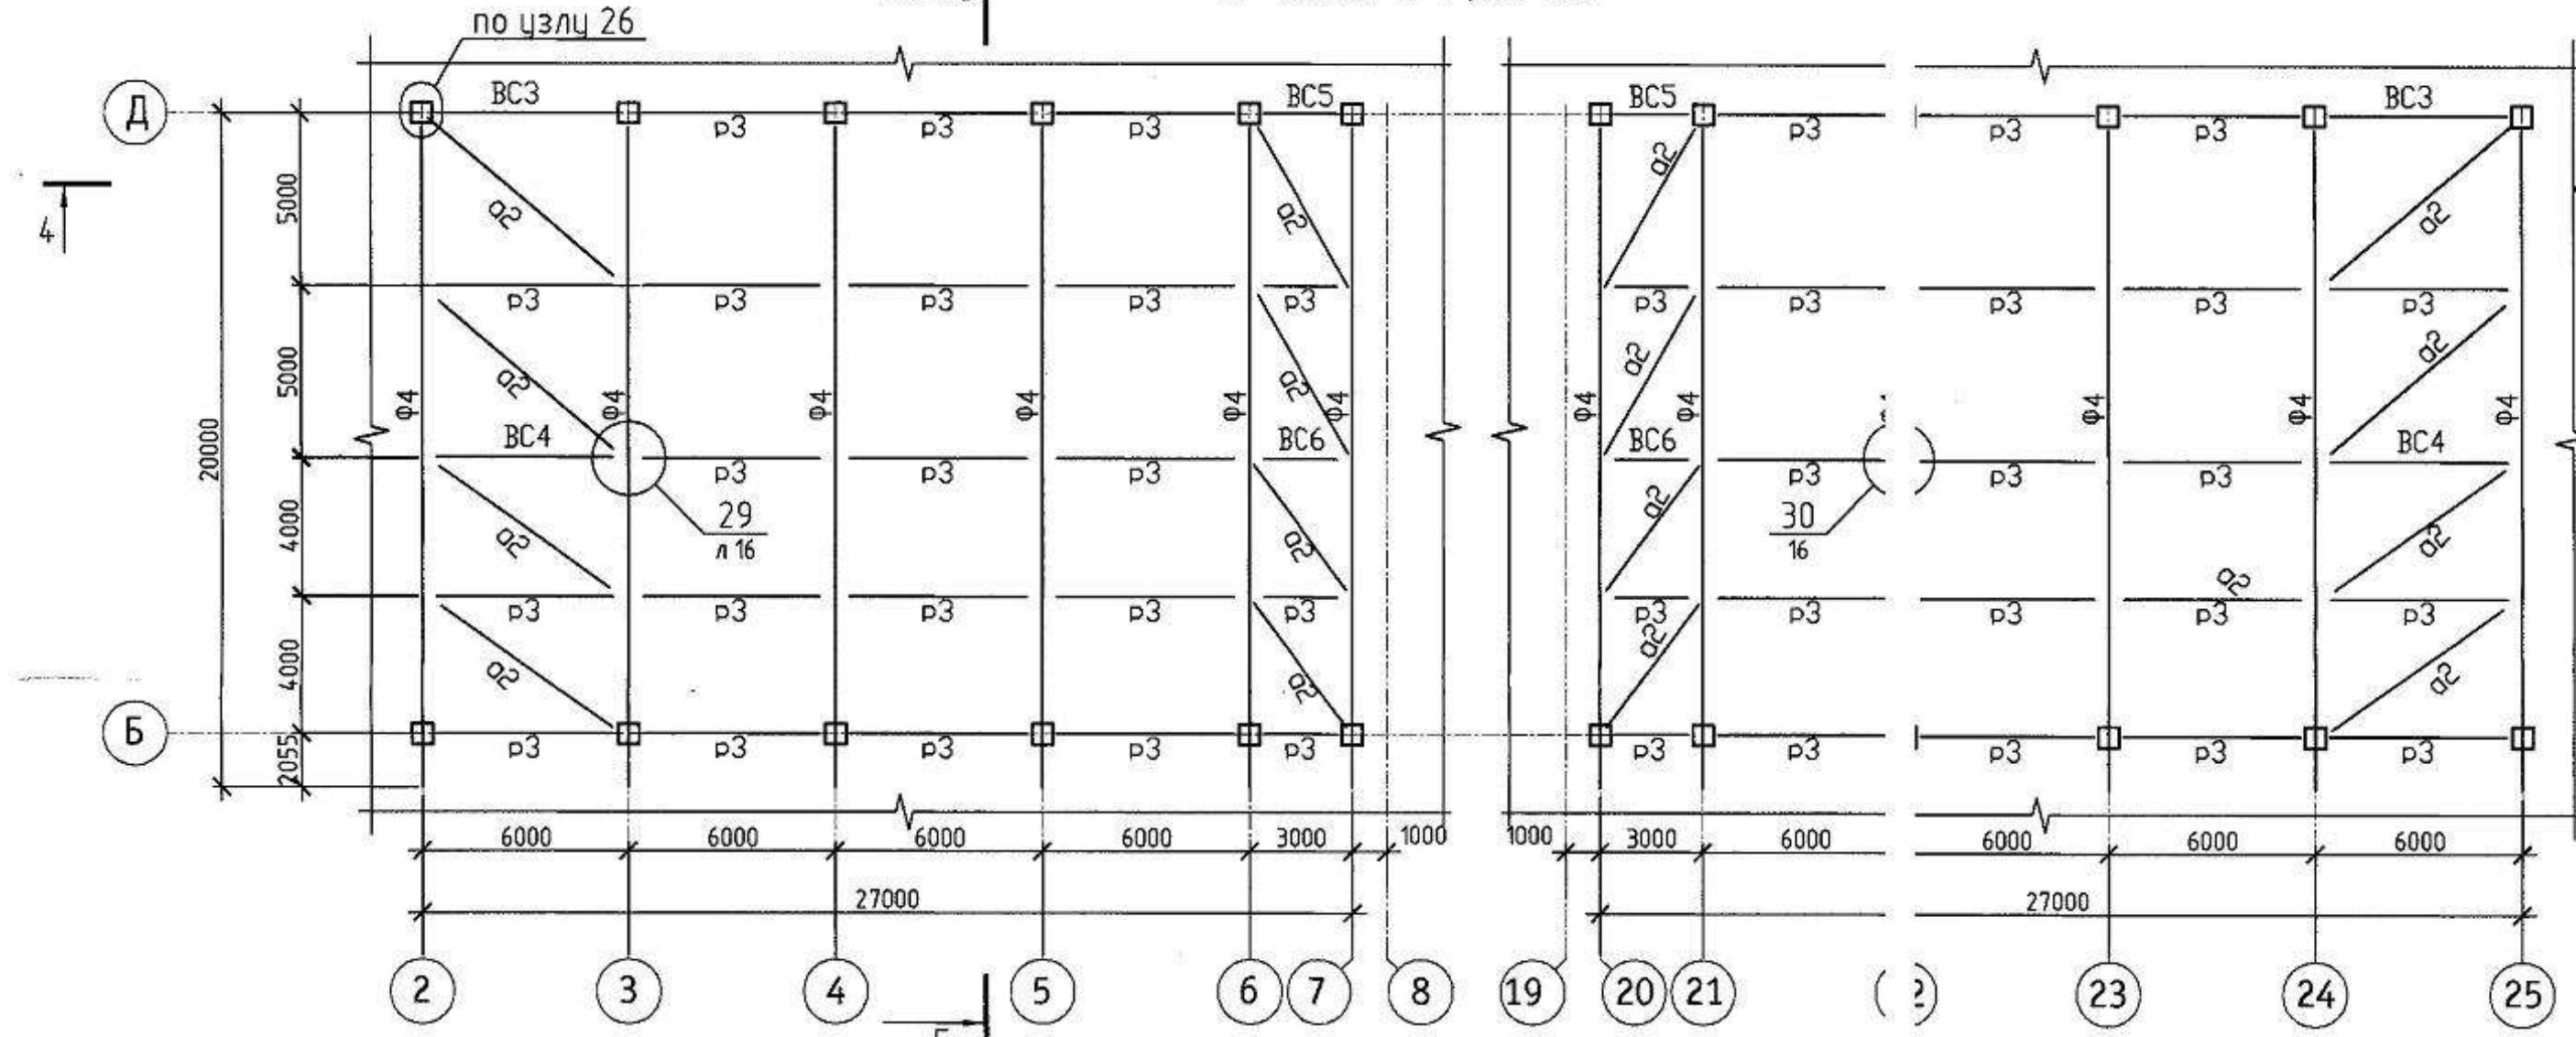





СХЕМА РАСПОЛОЖЕНИЯ ФЕРМ И ПРОГОНОВ
В ОСЯХ 2-7,20-25

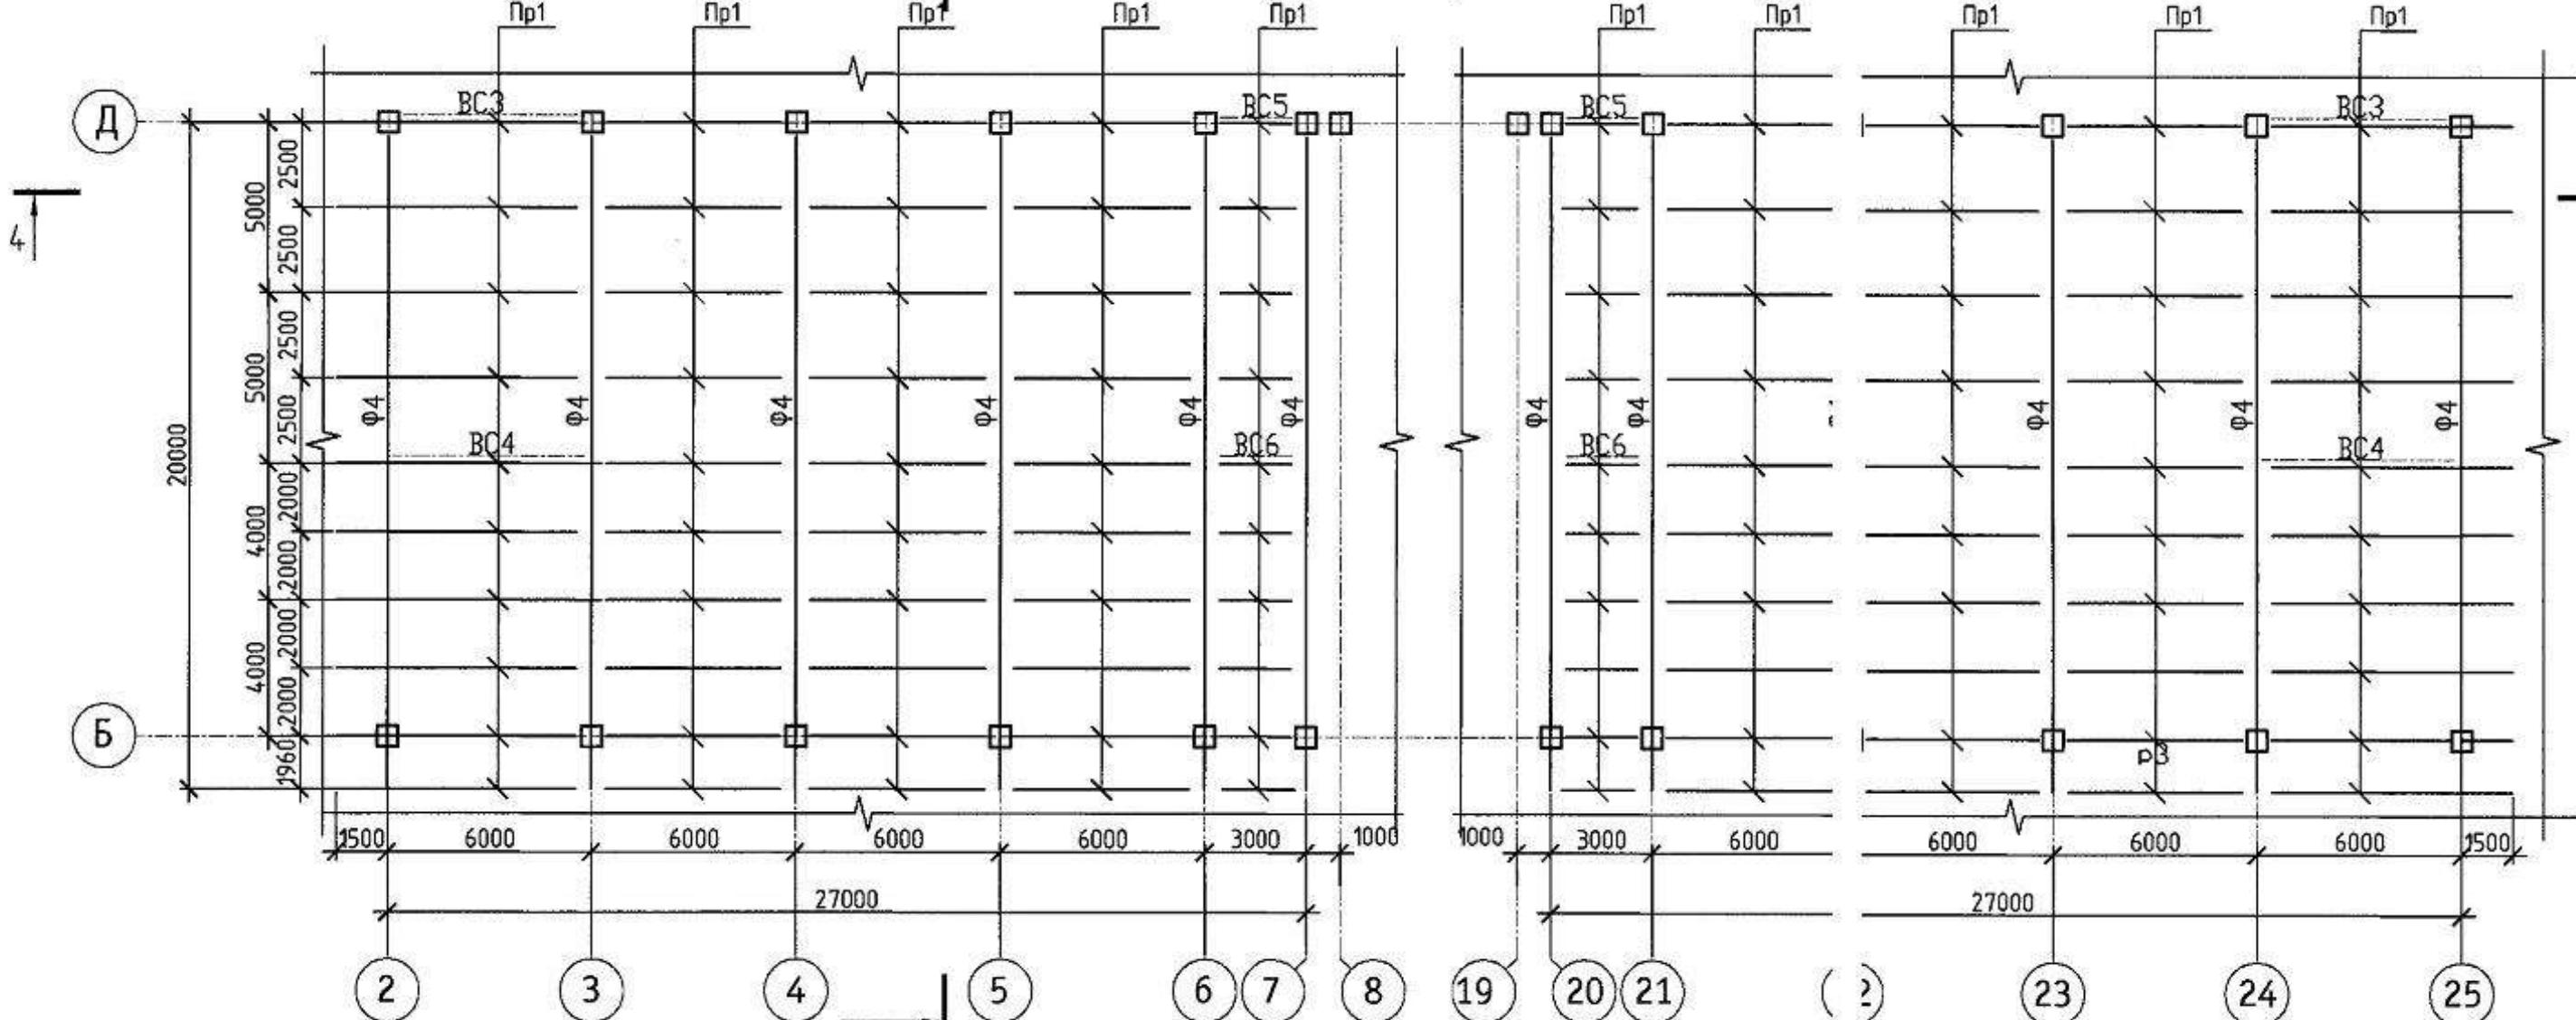

PA3PEZ 4-

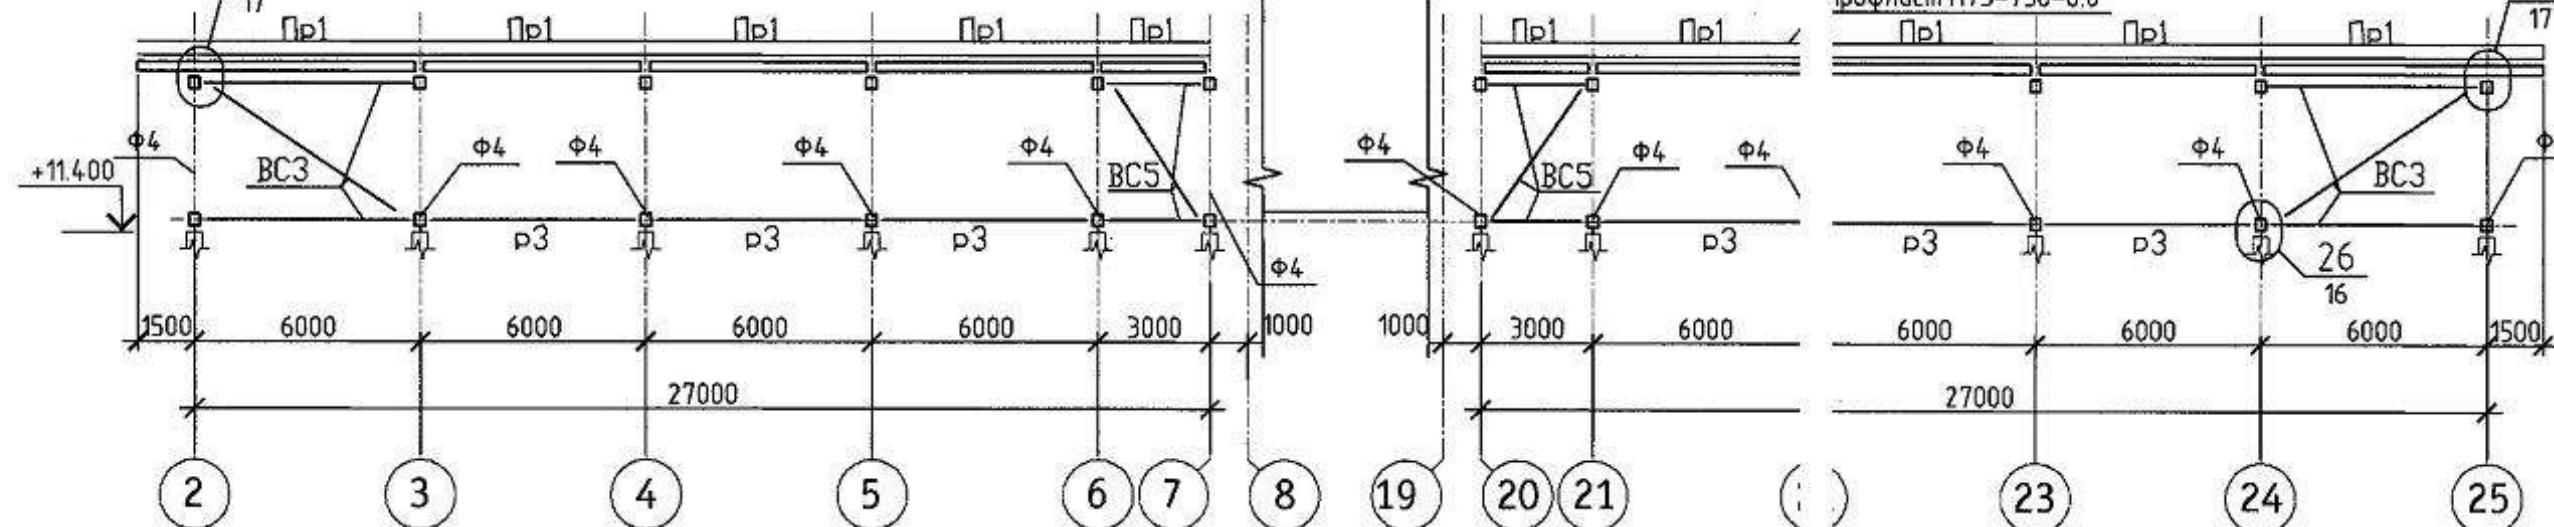

МАРКА	СЕЧЕНИЕ			РАСЧЕТНЫЕ УСИЛИЯ			ГРУППА КОНСТР	МАРКА МЕТАЛЛА	ПРИМЕЧАНИЕ
	ЭСКИЗ	ПОЗ	СОСТАВ	M _{T M}	N _T	Q _T			
Ф4	См. лист 13						2	C345	
Пр1	I		I 25Ш1	11.4		7.6	3	C345	
BC3	<input type="checkbox"/>		□ 80x5	По гибкости			4	C245	
BC4	<input type="checkbox"/>		□ 80x5	По гибкости			4	C245	
BC5	<input type="checkbox"/>		□ 80x5	По гибкости			4	C245	
BC6	<input type="checkbox"/>		□ 80x5	По гибкости			4	C245	
P3	<input type="checkbox"/>		□ 100x5	По гибкости			4	C245	
а2	<input type="checkbox"/>		□ 120x5	По гибкости			4	C245	

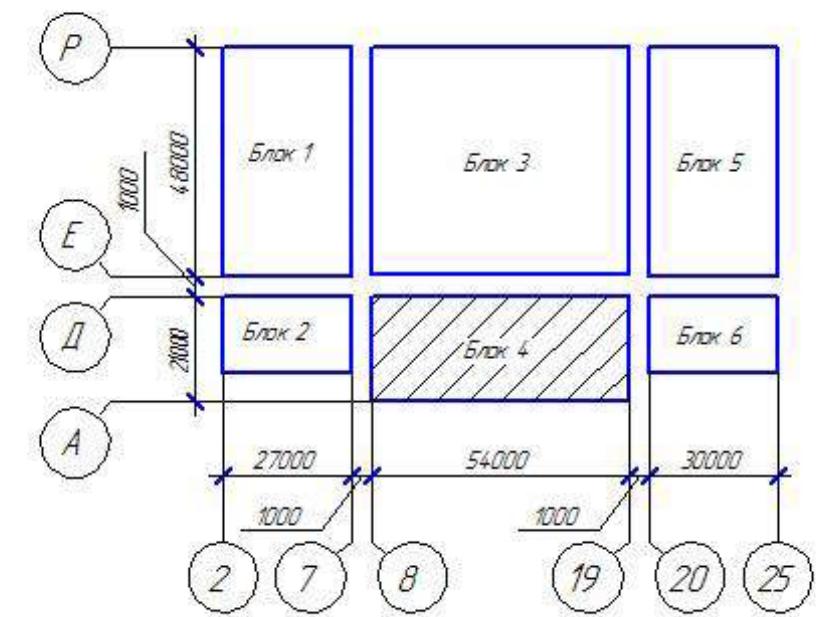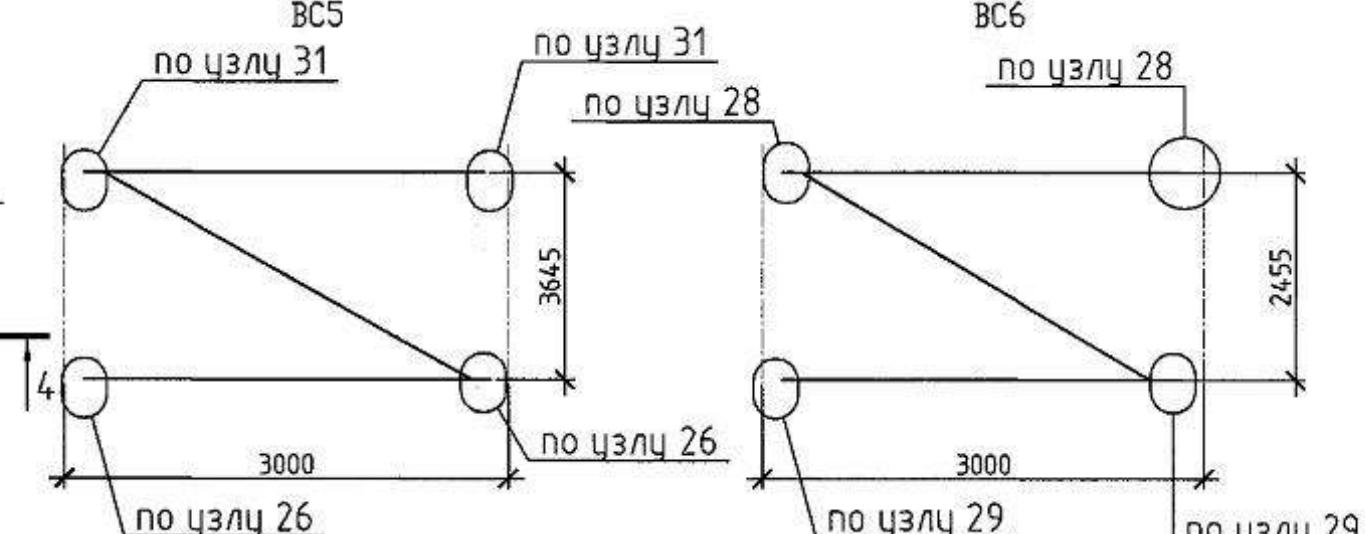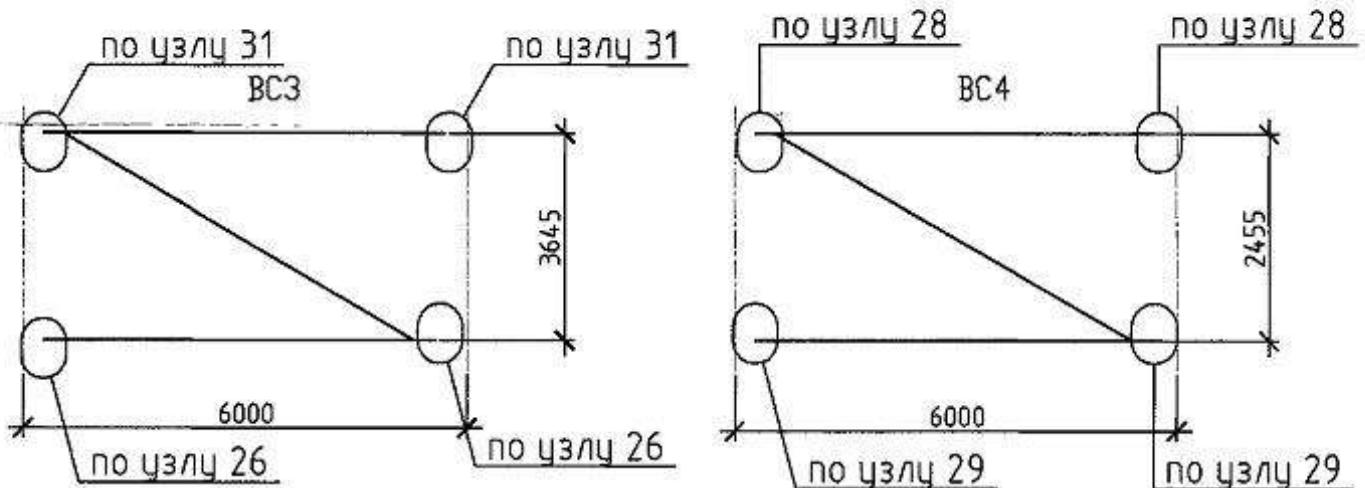

1. Разрез 5-5 см. лист 14.

ХМСЛБ-28-14-КР.9

Физкультурно-спортивный комплекс с универсальным игровым залом в г. Югорск

Изм. Колч.	Лист №	Док.	Подп.	Дата	Физкультурно-спортивный комплекс с универсальным игровым залом в г. Югорск		
разработал	Хандрыга			03.14	Стадия	Лист	Листов
роверил	Шаламов			03.14	Конструкции металлические	П	12
ИП	Шаламов			03.14	Схема расположения ферм и связей	ООО "ХМГПБ"	

Геометрическая схема фермы Φ4


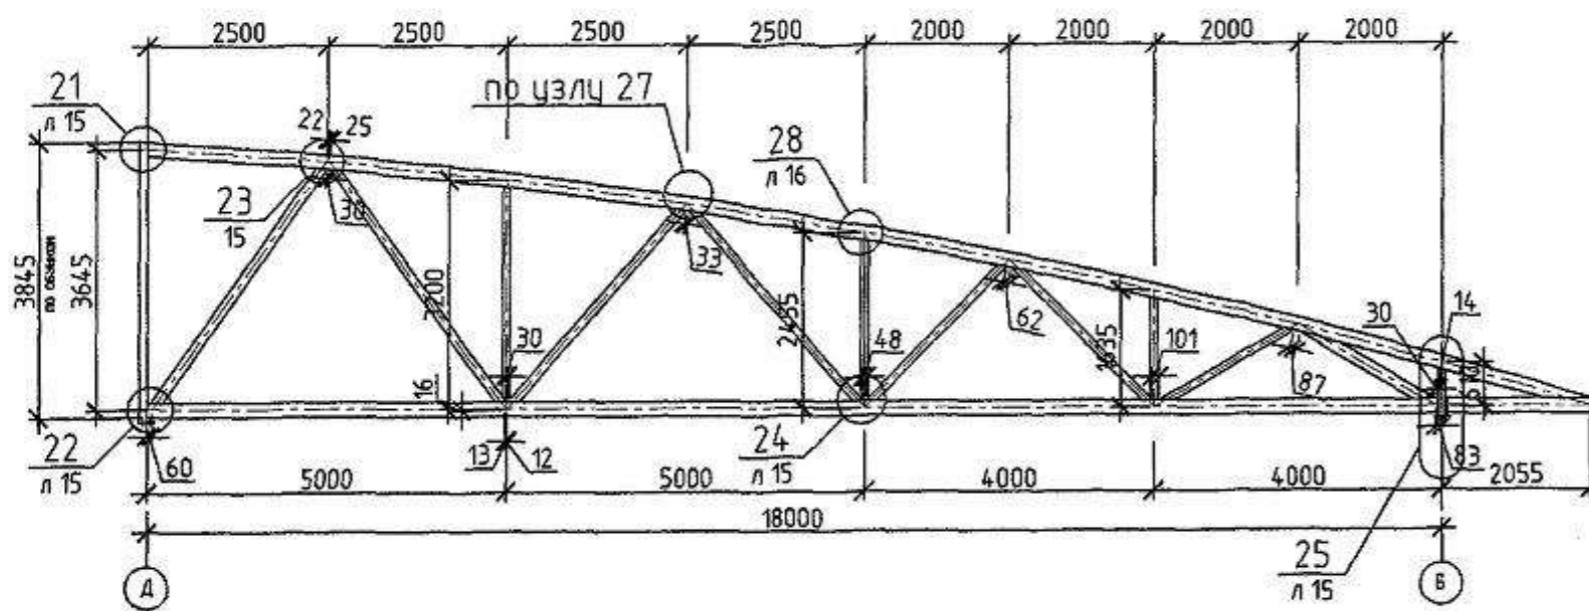


Схема сечений и усилий фермы Ф4

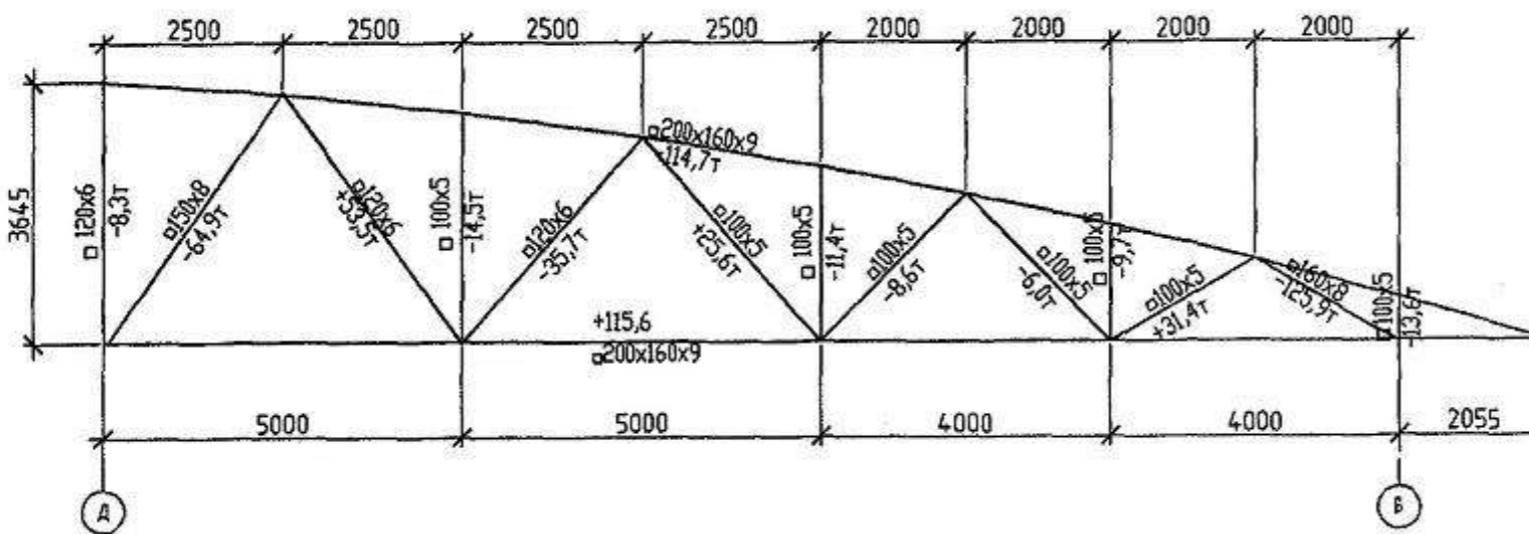


1. Общие указания см. на листе 1
 2. Все размеры на геометрической схеме даны в осах
 3. Пояса и раскосы фермы изготавливать из стали С345 по ГОСТ 27772-88
 4. Все сварные швы выполнять в соответствии с сер. 1.460.3-23.98.1-64КМ
 5. Стыковые соединения нижних поясов и всех раскосов ферм относятся к II категории швов сварных соединений и к IV типу сварных швов по таб.8 СП 53-101-97.
В соответствии с таб. 9 СП 53-101-98 данные сварные швы подлежат 100% контролю внешним осмотром и измерениям, а также ультразвуковому контролю (ГОСТ 14782) в объеме 5%.
 6. Начало и окончание сварных швов прикрепления раскосов к поясу фермы располагать на оси полки пояса со стороны острого угла примыкания.


ХМСПБ-28-14-КР.9

Физкультурно-спортивный комплекс с универсальным игровым залом в г. Югорск

Разрез 5-5

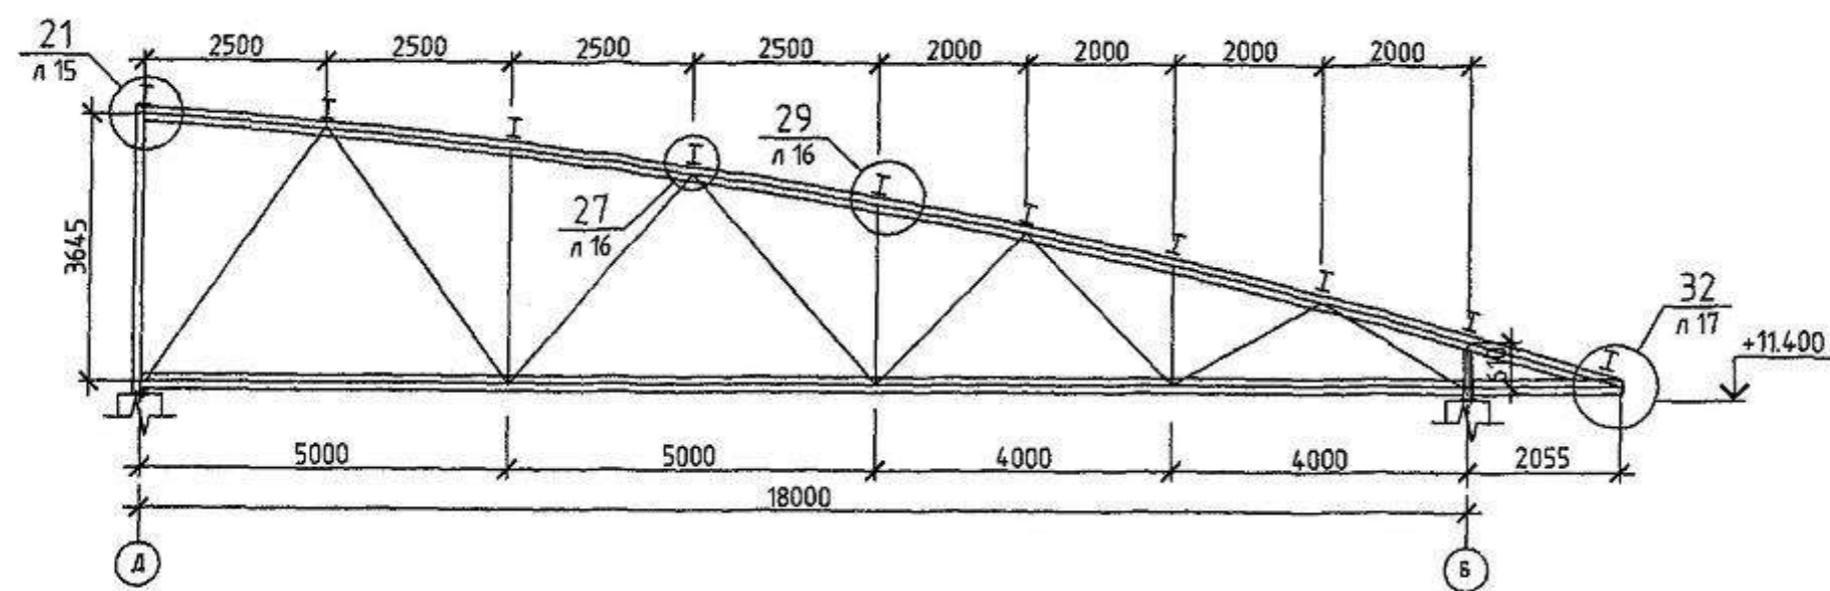

Узел заводского стыка

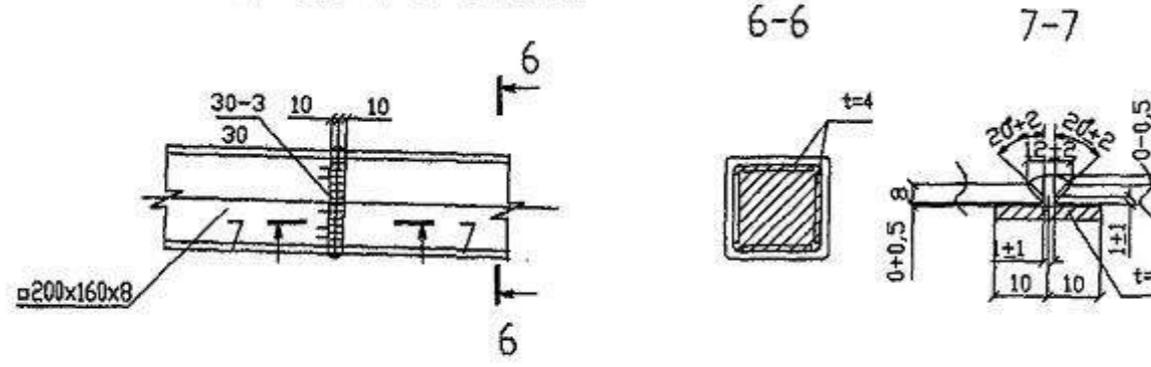

- Общие указания см на листе 1
- Все размеры на геометрической схеме даны в осах
- Пояса и раскосы фермы изготавливать из стали С345 по ГОСТ 27772-88
- Все сварные швы выполнять в соответствии с сер. 1.460.3-23.98.1-64КМ
- Стыковые соединения нижних поясов и всех раскосов фермы относятся к II категории швов сварных соединений и к IV типу сварных швов по таб.8 СП 53-101-97. В соответствии с таб. 9 СП 53-101-98 данные сварные швы подлежат 100% контролю внешним осмотром и измерениям, а также ультразвуковому контролю (ГОСТ 14782) в объеме 5%.
- Начало и окончание сварных швов прикрепления раскосов к поясу фермы располагать на оси полки пояса со стороны острого угла примыкания.
- Смотреть совместно с л. 12.

ХМСПБ-28-14-КР.9

Физкультурно-спортивный комплекс с универсальным
игровым залом в г. Югорск

Изм	Колич	Лист	№док	Подп	Дата
Разработал	Хандряга			03.14	
Проверил	Шаламов			03.14	
ГИП	Шаламов			03.14	

Конструкции металлические

Стадия

Лист


Листовъ


П 14

Разрез 5-5

ООО "ХМСПБ"

Формат А3

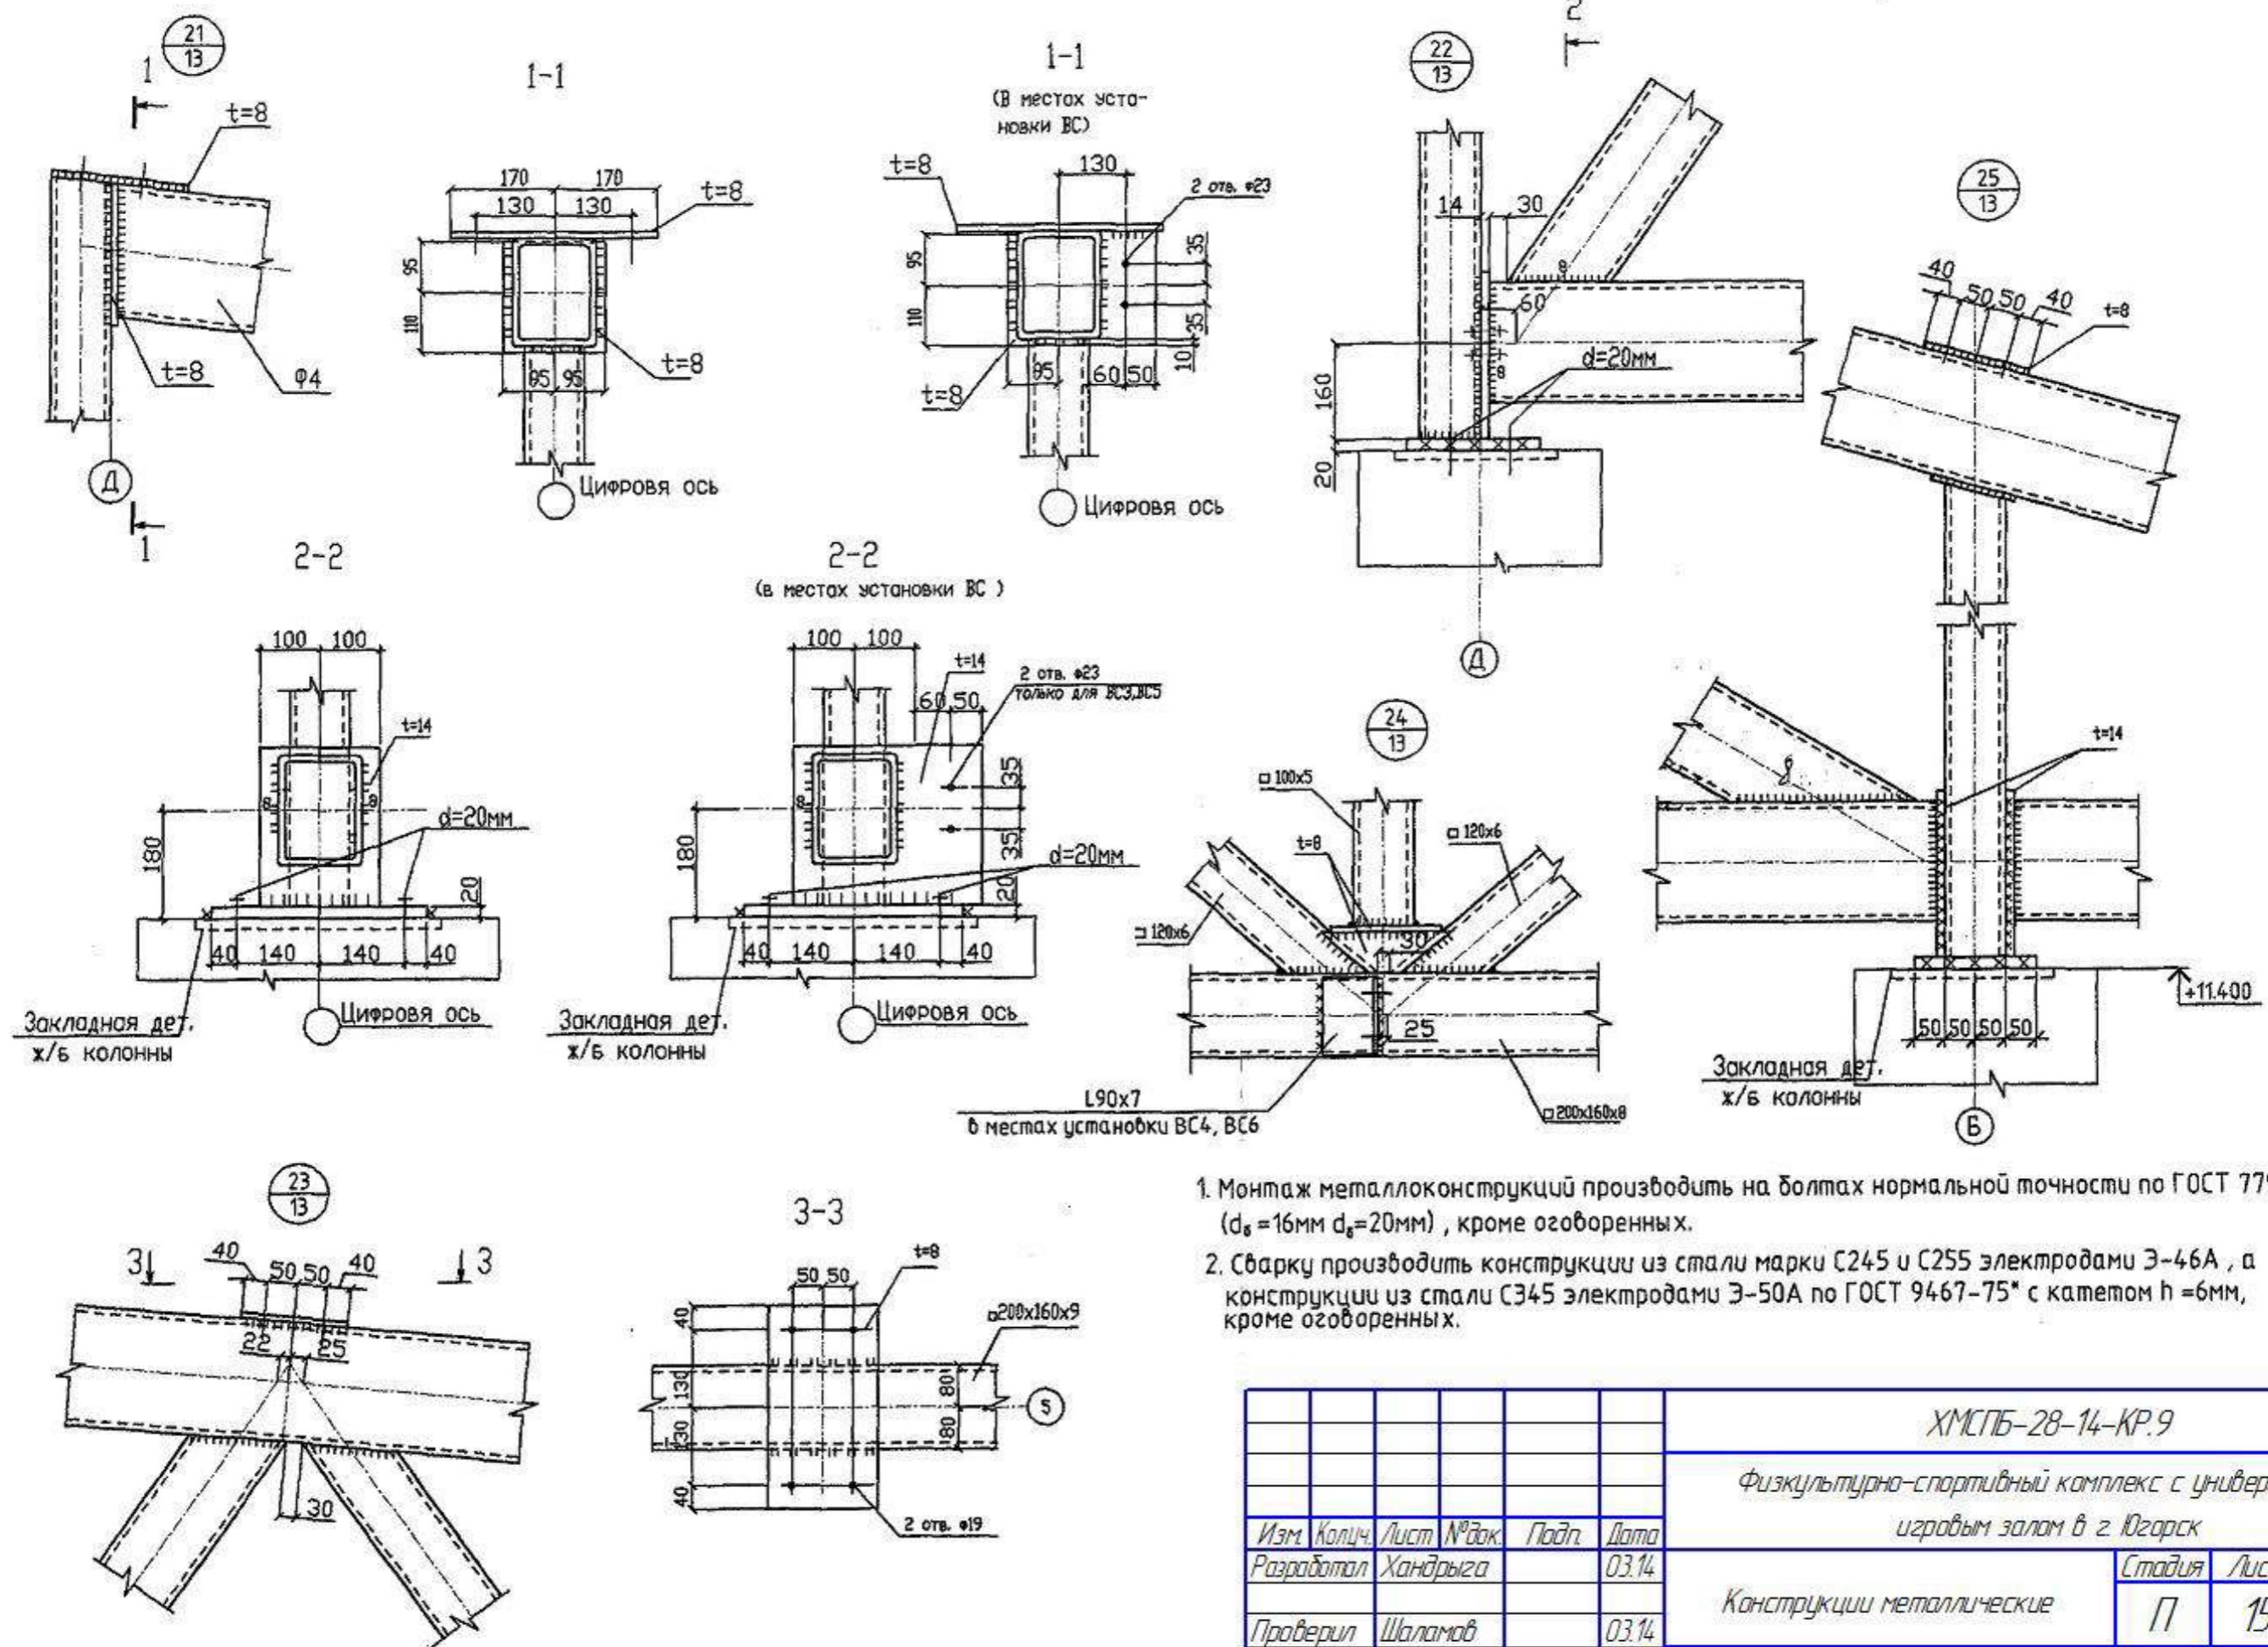

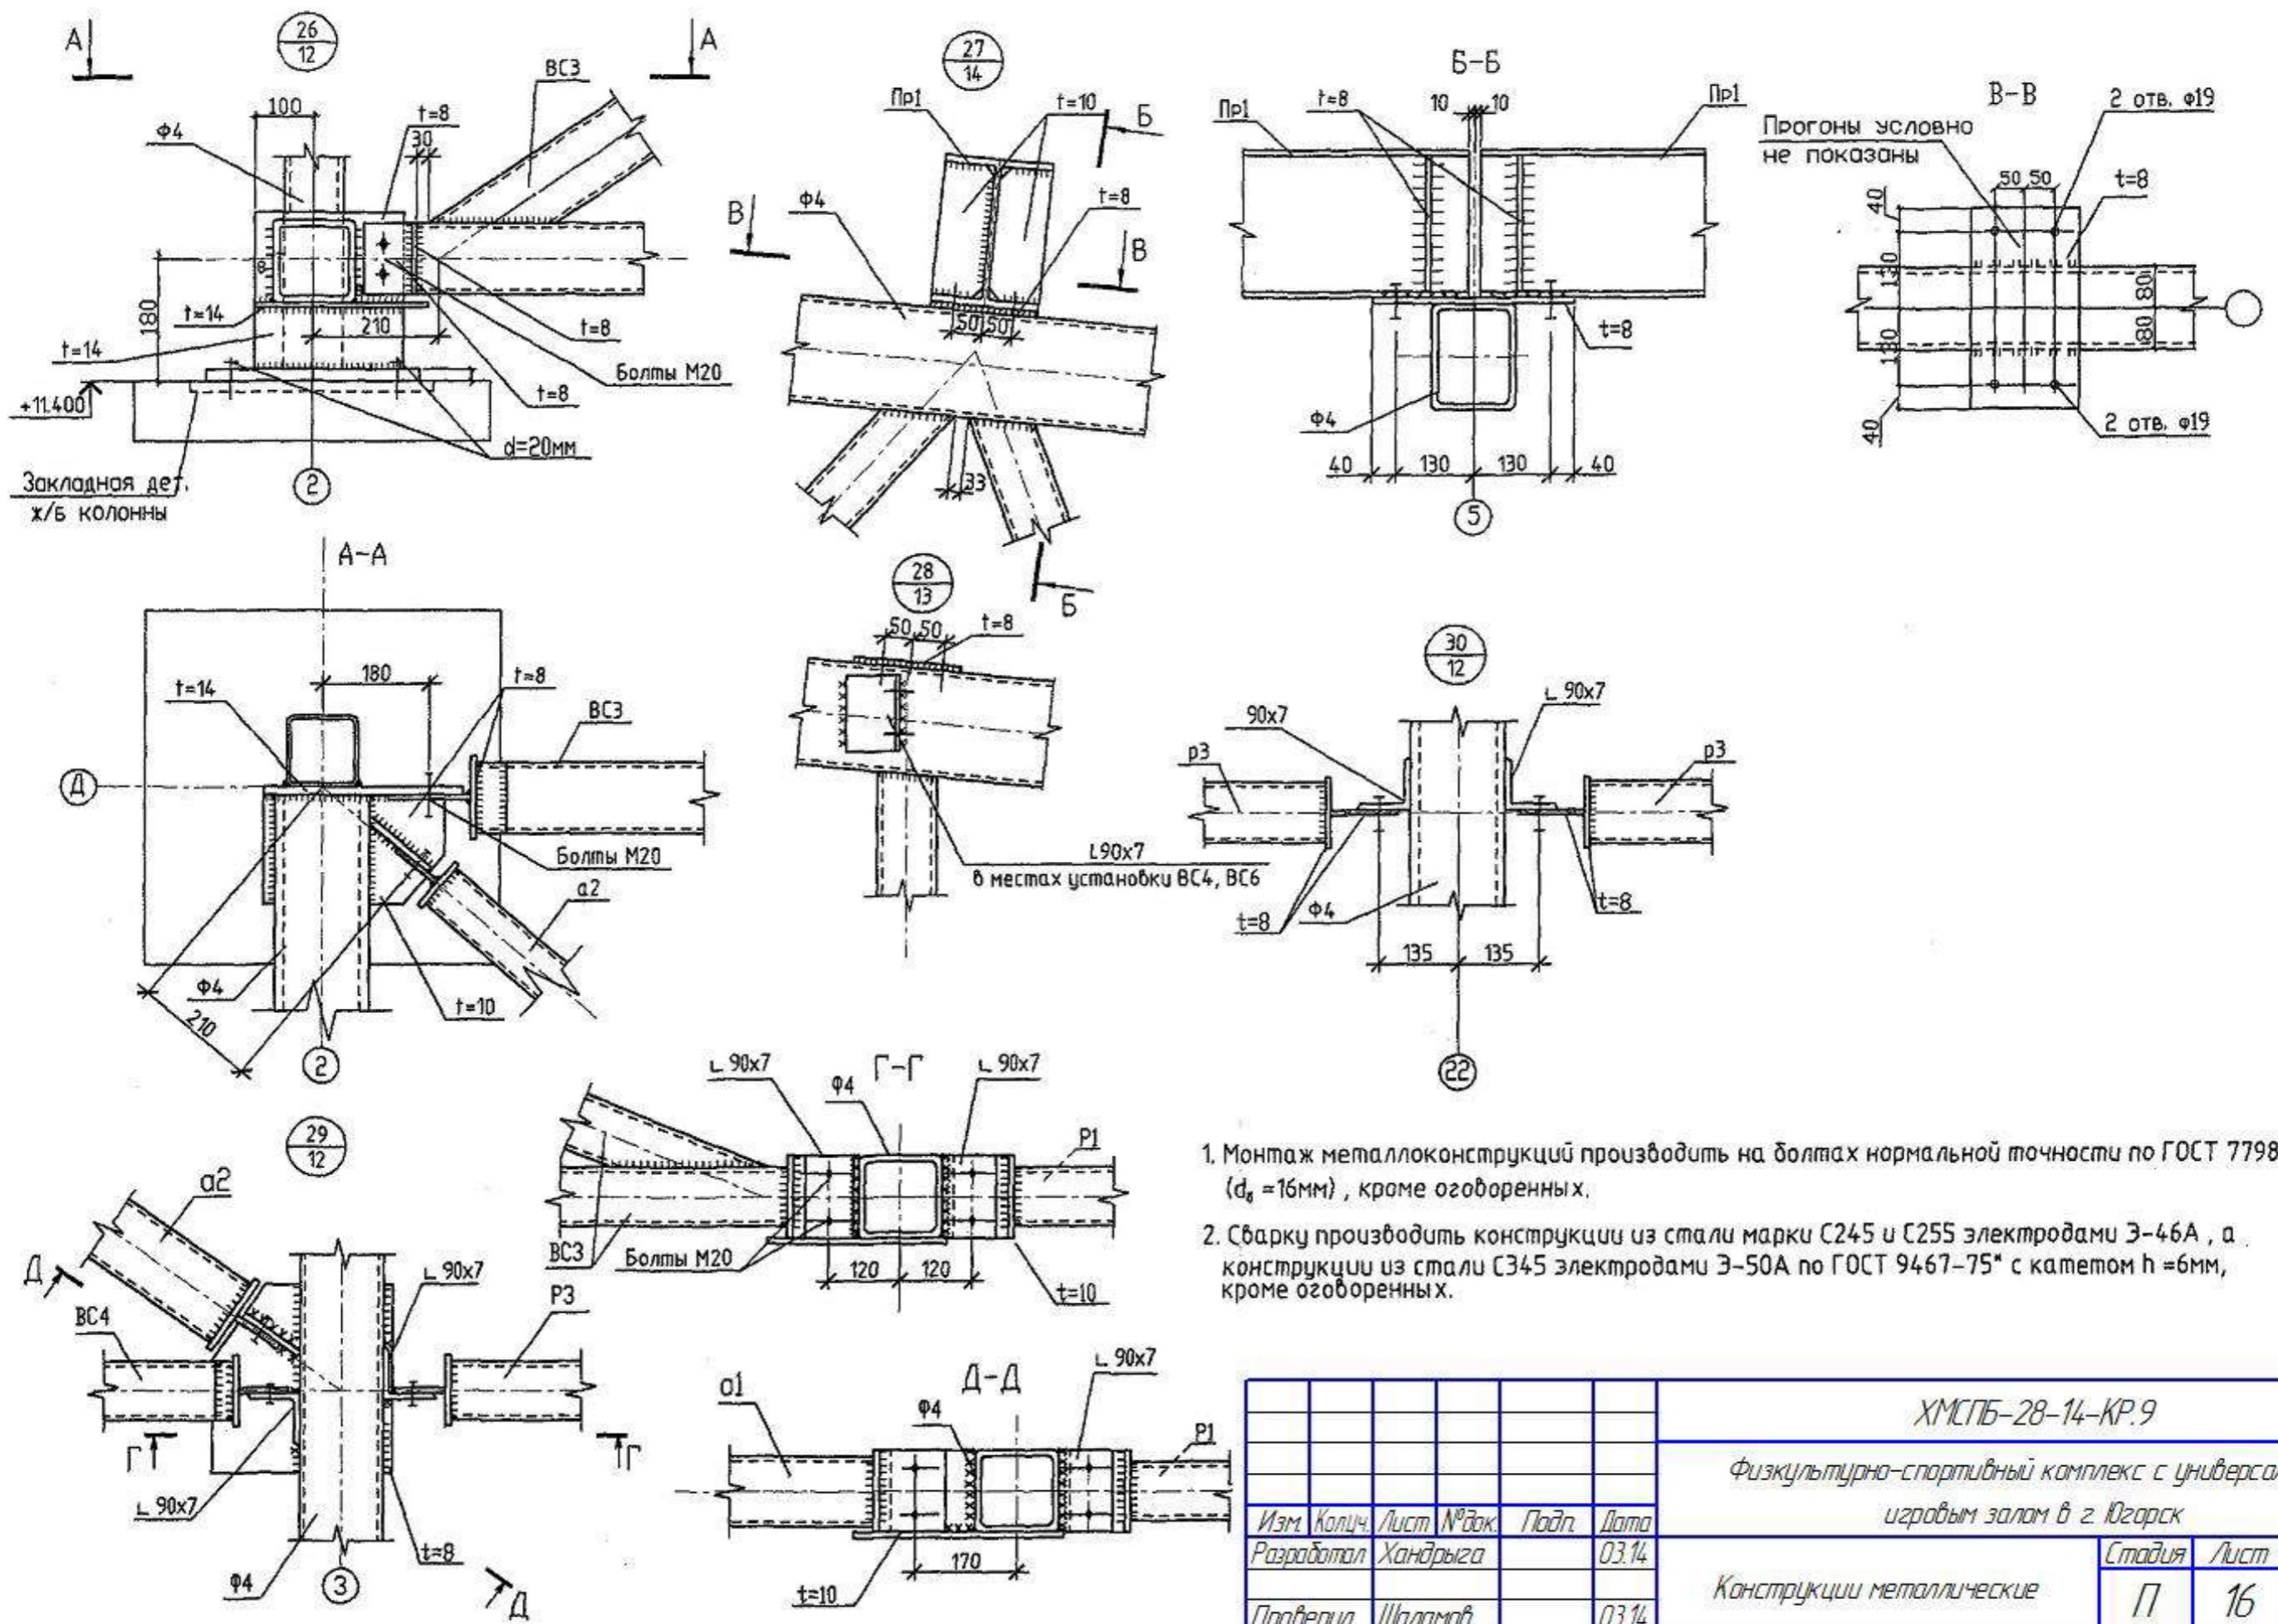

1. Монтаж металлоконструкций производить на болтах нормальной точности по ГОСТ 7798-70 ($d_b = 16\text{мм}$), кроме оговоренных.


2. Сварку производить конструкции из стали марки С245 и С255 электродами Э-46А, а конструкции из стали С345 электродами Э-50А по ГОСТ 9467-75* с кратером $h = 6\text{мм}$, кроме оговоренных.

ХМСПБ-28-14-КР.9

Физкультурно-спортивный комплекс с универсальным игровым залом в г. Югорск

Изм	Колич	Лист	№ док	Подп	Дата	Стадия	Лист	Листов
Разработал	Хандряга			03.14		Конструкции металлические	П	16
Проверил	Шаламов			03.14				
ГИП	Шаламов			03.14	Чэлы 26, 27, 28, 29, 30	ООО "ХМСПБ"		

Формат А3

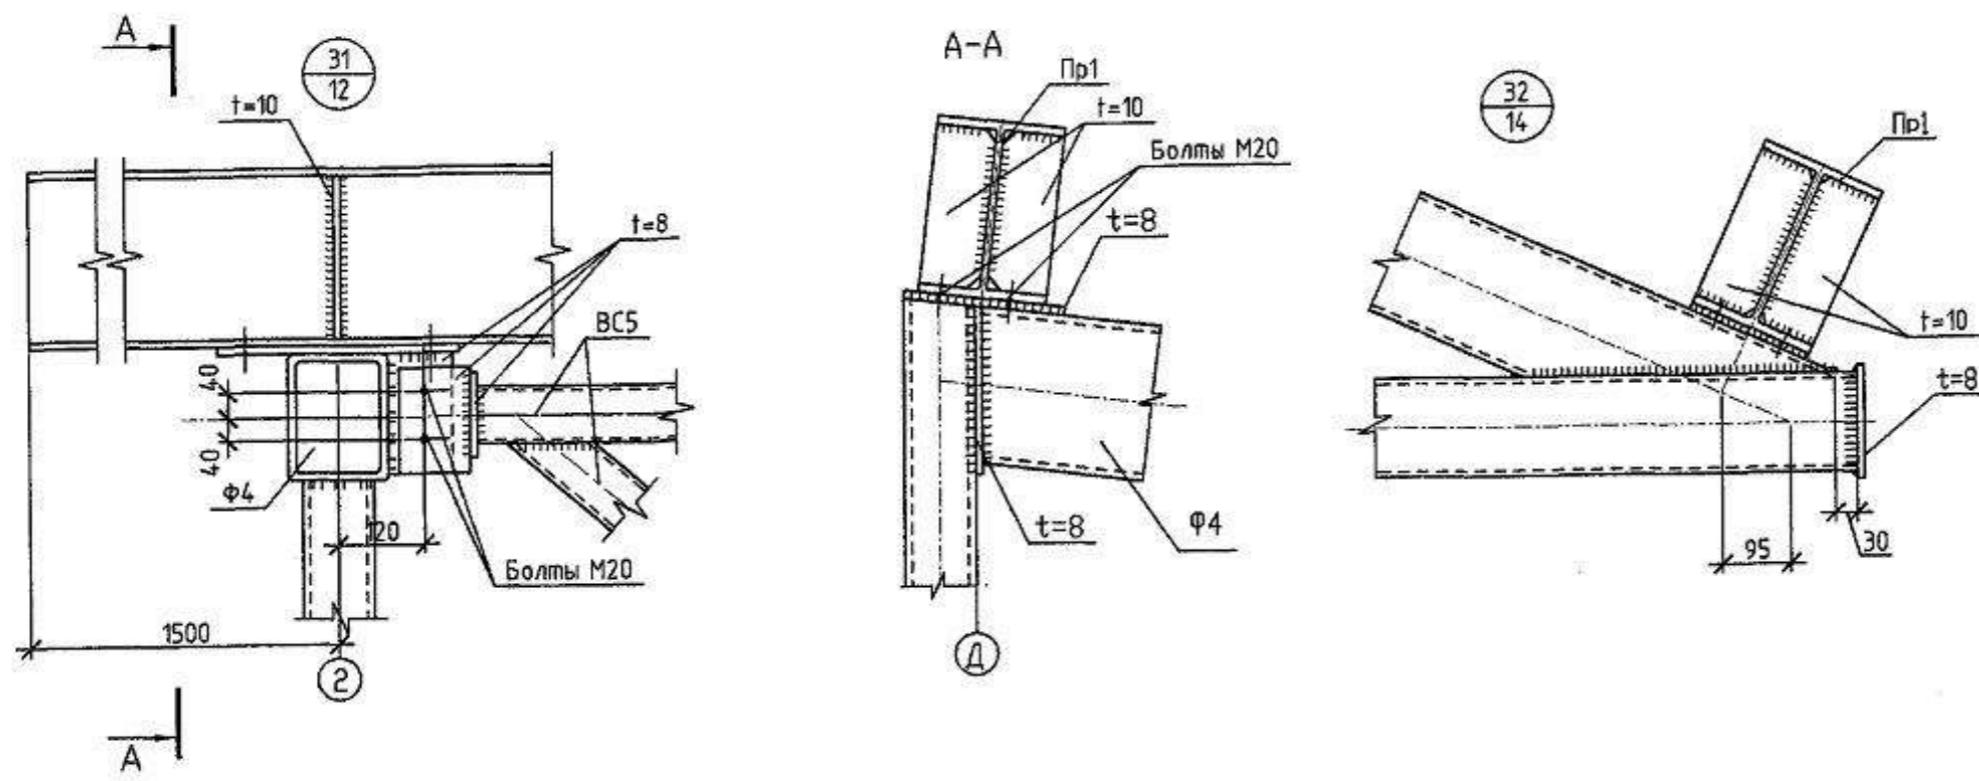

1. Монтаж металлоконструкций производить на болтах нормальной точности по ГОСТ 7798-70 ($d_b = 16\text{мм}$), кроме оговоренных.

2. Сварку производить конструкции из стали марки С245 и С255 электродами Э-46А, а конструкции из стали С345 электродами Э-50А по ГОСТ 9467-75* с катетом $h = 6\text{мм}$, кроме оговоренных.

ХМСПБ-28-14-КР.9

Физкультурно-спортивный комплекс с универсальным
игровым залом в г. Югорск

Изм	Колич	Лист	№док	Подп	Дата	Стадия	Лист	Листов
Разработал	Хандряга			03.14		Конструкции металлические	П	17
Проверил	Шаламов			03.14				
ГИП	Шаламов			03.14	Черт 31, 32	ООО "ХМСПБ"		

Формат А3

ТЕХНИЧЕСКАЯ СПЕЦИФИКАЦИЯ МЕТАЛЛА (НАЧАЛО)

ХМСЛБ-28-14-КР.9

Физкультурно-спортивный комплекс с универсальным игровым залом в г. Югорск

$K_{\text{Hg}} \approx K_{\text{Ag}} \approx K_{\text{Cu}} \approx 10^{2-3}$

ИЗМ. КОЛЧ. ИСМН N 000к. ПРИЛ. ДОКУМ.

Department	Number of Staff	SS. %

Проверил Шаламов 03.14

Конструкции металлические

□ 10

ГИП //запомѣб 03/1

Гуманитарная классификация материалов /

000"УМСЛБ"

000 "ХМГПБ"

000 XHLD

ТЕХНИЧЕСКАЯ СПЕЦИФИКАЦИЯ МЕТАЛЛА (ПРОДОЛЖЕНИЕ)

Вид профиля ГОСТ и ТУ	Марка металла и ГОСТ	Обозначение и размерность профиля	N п/п	Количество, шт	Длина, мм	Масса металла по элементам конструкций, т							Общая масса, т	Примеч	
						Фермы	Балки покрыт	Прогоны	Связи по фермам	Колонны					
						Код элемента конструкции									
Сталь горячекатанная угловая равнополочная ГОСТ 8509-93	C345 ГОСТ 27772-88	L 160x10			155									15,5	
		L 140x10			9,9									9,9	
		L 125x8			31									31	
		L 90x7			34									34	
		L 75x6			138									138	
		L 63x5			2,06									2,06	
		L 50x5			11									11	
		L 110x8													
		Итого			3644									3644	
	C245 ГОСТ 27772-88	L 100x7				198									
		L 125x8				23									
		L 75x6				318									
		L 50x5				0,05									
		Итого				7,51								7,51	
Всего профиля					3644									43,95	
Прокат листовой горячекатанный ГОСТ 19903-90	C345 ГОСТ 27772-88	t=20			117									127	
		t=14			69									69	
		t=12			20									23	
		t=10			0,5									0,9	
		t=8			07										
		Итого			1127									11,27	

ХМСПБ-28-14-КР.9

Физкультурно-спортивный комплекс с универсальным
игровым залом в г. Югорск

Изм	Колич	Лист	№док	Подп	Дата	Стадия	Лист	Листов
Разработал	Хандрыга			03.14				
Проверил	Шаламов			03.14				
ГИП	Шаламов			03.14				

Конструкции металлические


000 "ХМСПБ"

Техническая спецификация металла (продолжение)

Формат А3


СХЕМА РАСПОЛОЖЕНИЯ ФЕРМ И СВЯЗЕЙ ПО НИЖНИМ ПОЯСАМ ФЕРМ

В ОСЯХ 8-19



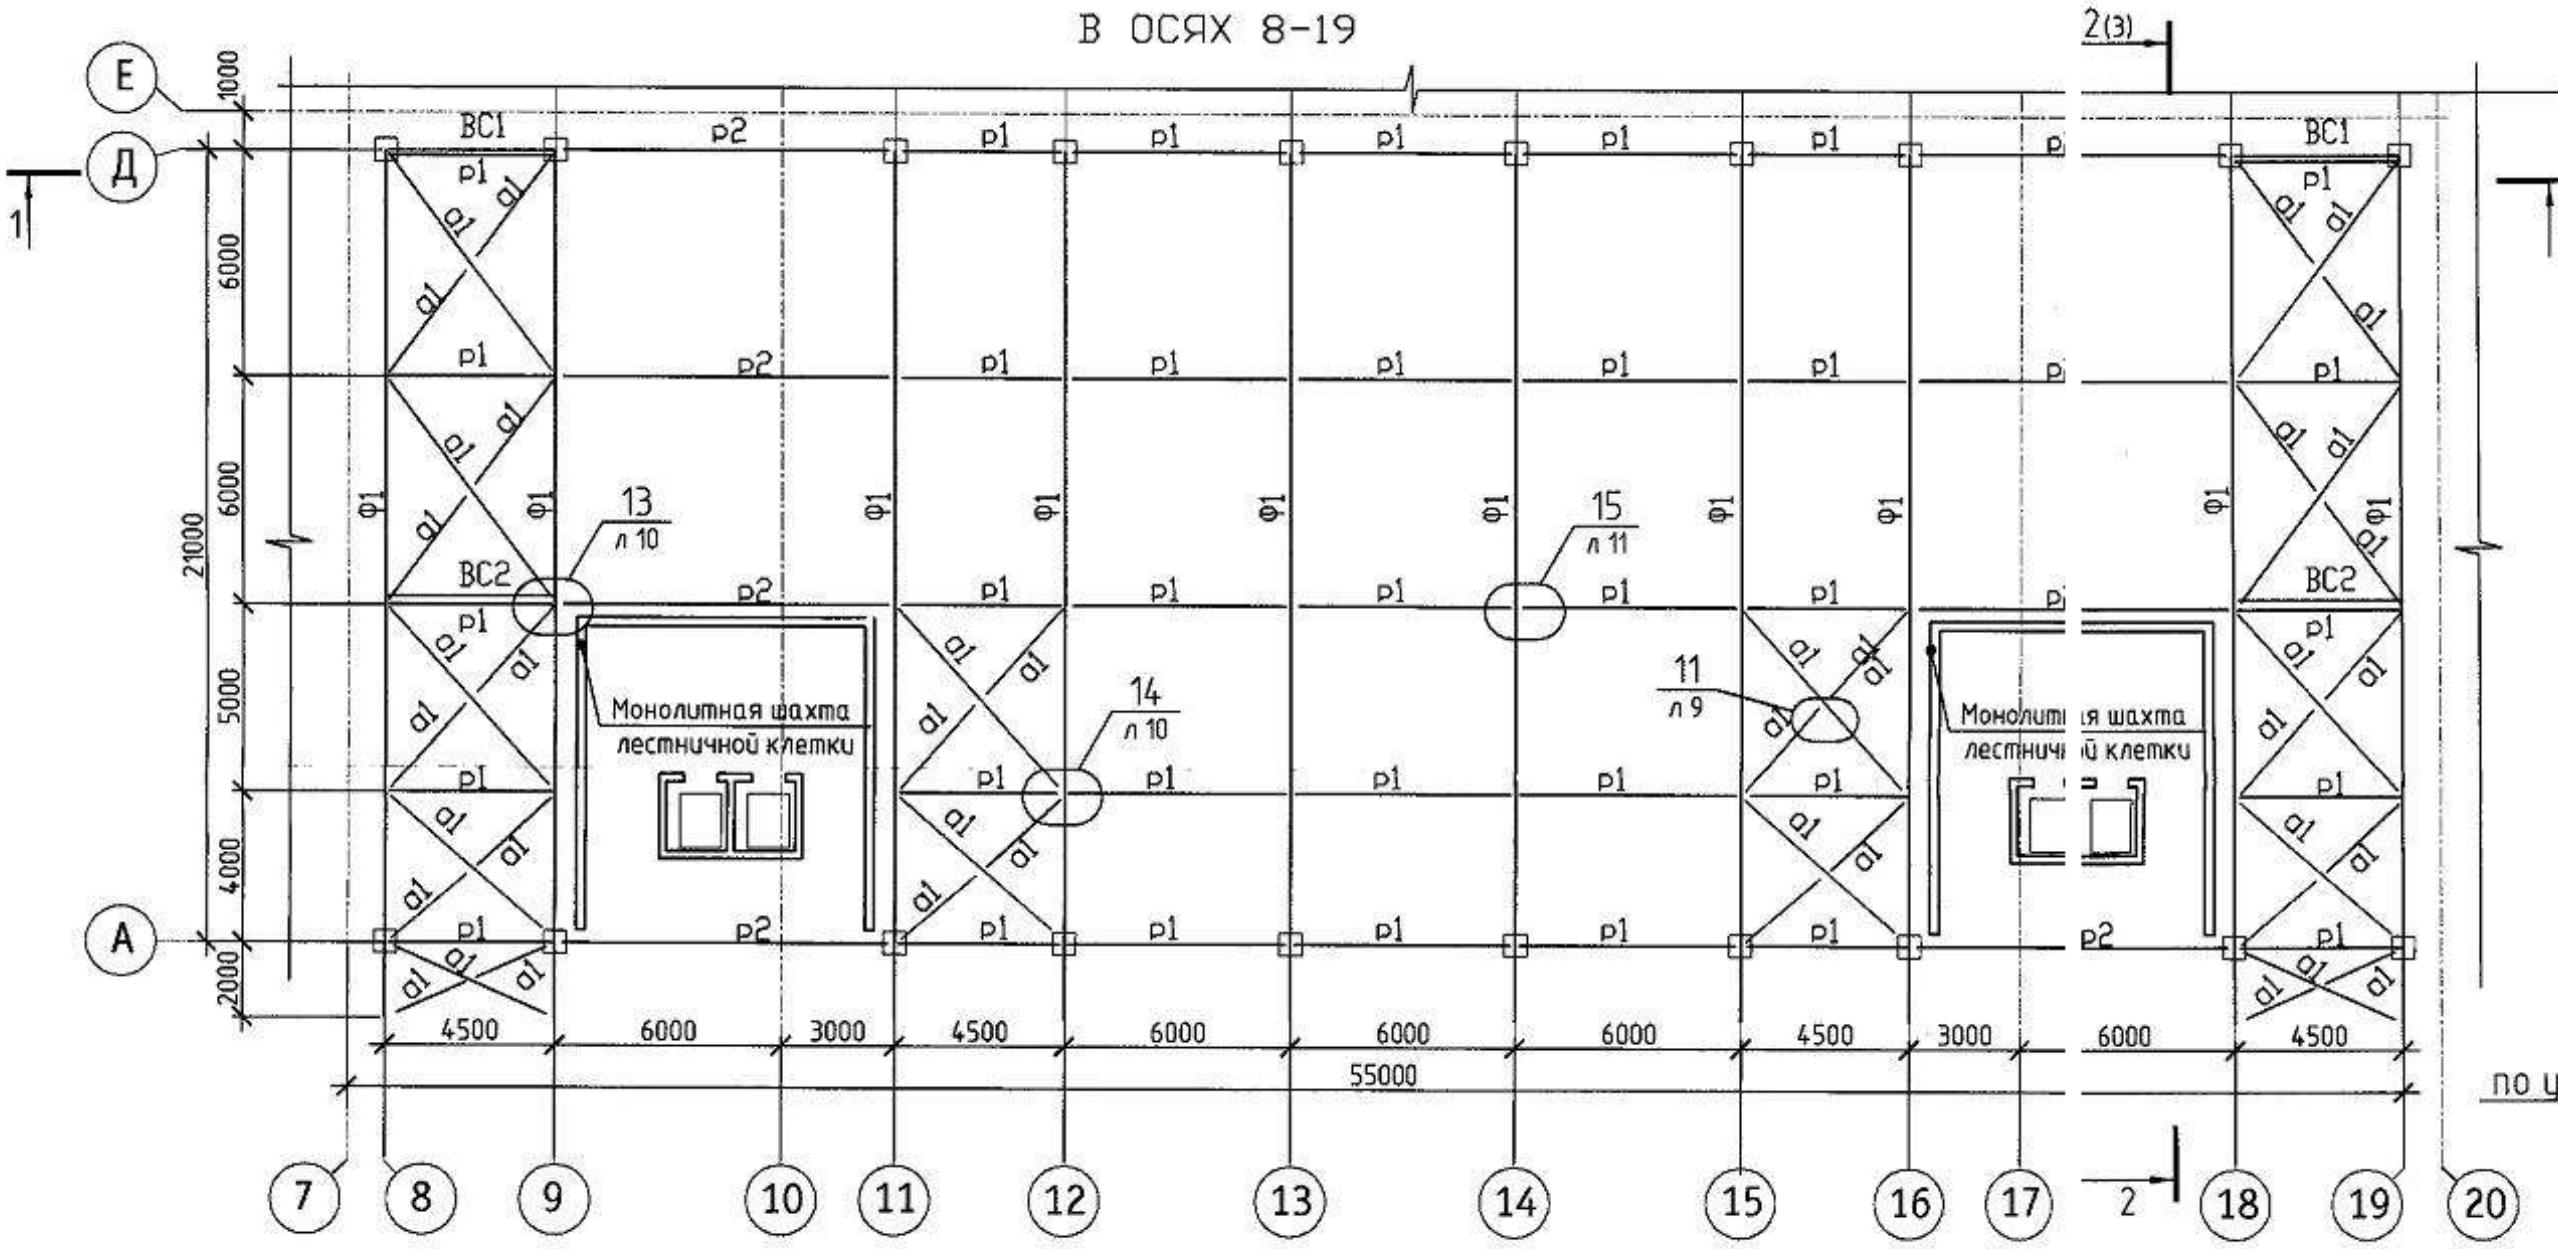


ВЕДОМОСТЬ ЭЛЕМЕНТОВ

МАРКА	СЕЧЕНИЕ			РАСЧЕТНЫЕ УСИЛИЯ				ГРУППА КОНСТР	МАРКА МЕТАЛЛА	ПРИМЕЧАНИЕ
	ЭСКИЗ	ПОЗ	СОСТАВ	M _T	N _T	Q _T				
Ф1	См. лист 3							2		
Пр1	I		I 25Ш1	11.4	7.6	3	C345			
Пр2	I		I 35Ш1	19.3	8.6	3	C345			
BC1	См. данный лист		По гибкости		4	C245				
BC2	См. данный лист		По гибкости		4	C245				
P1	+		2L75x6	По гибкости	4	C245				
P2	+		2L125x8	По гибкости	4	C245				
φ1	L		L100x7	По гибкости	4	C245				

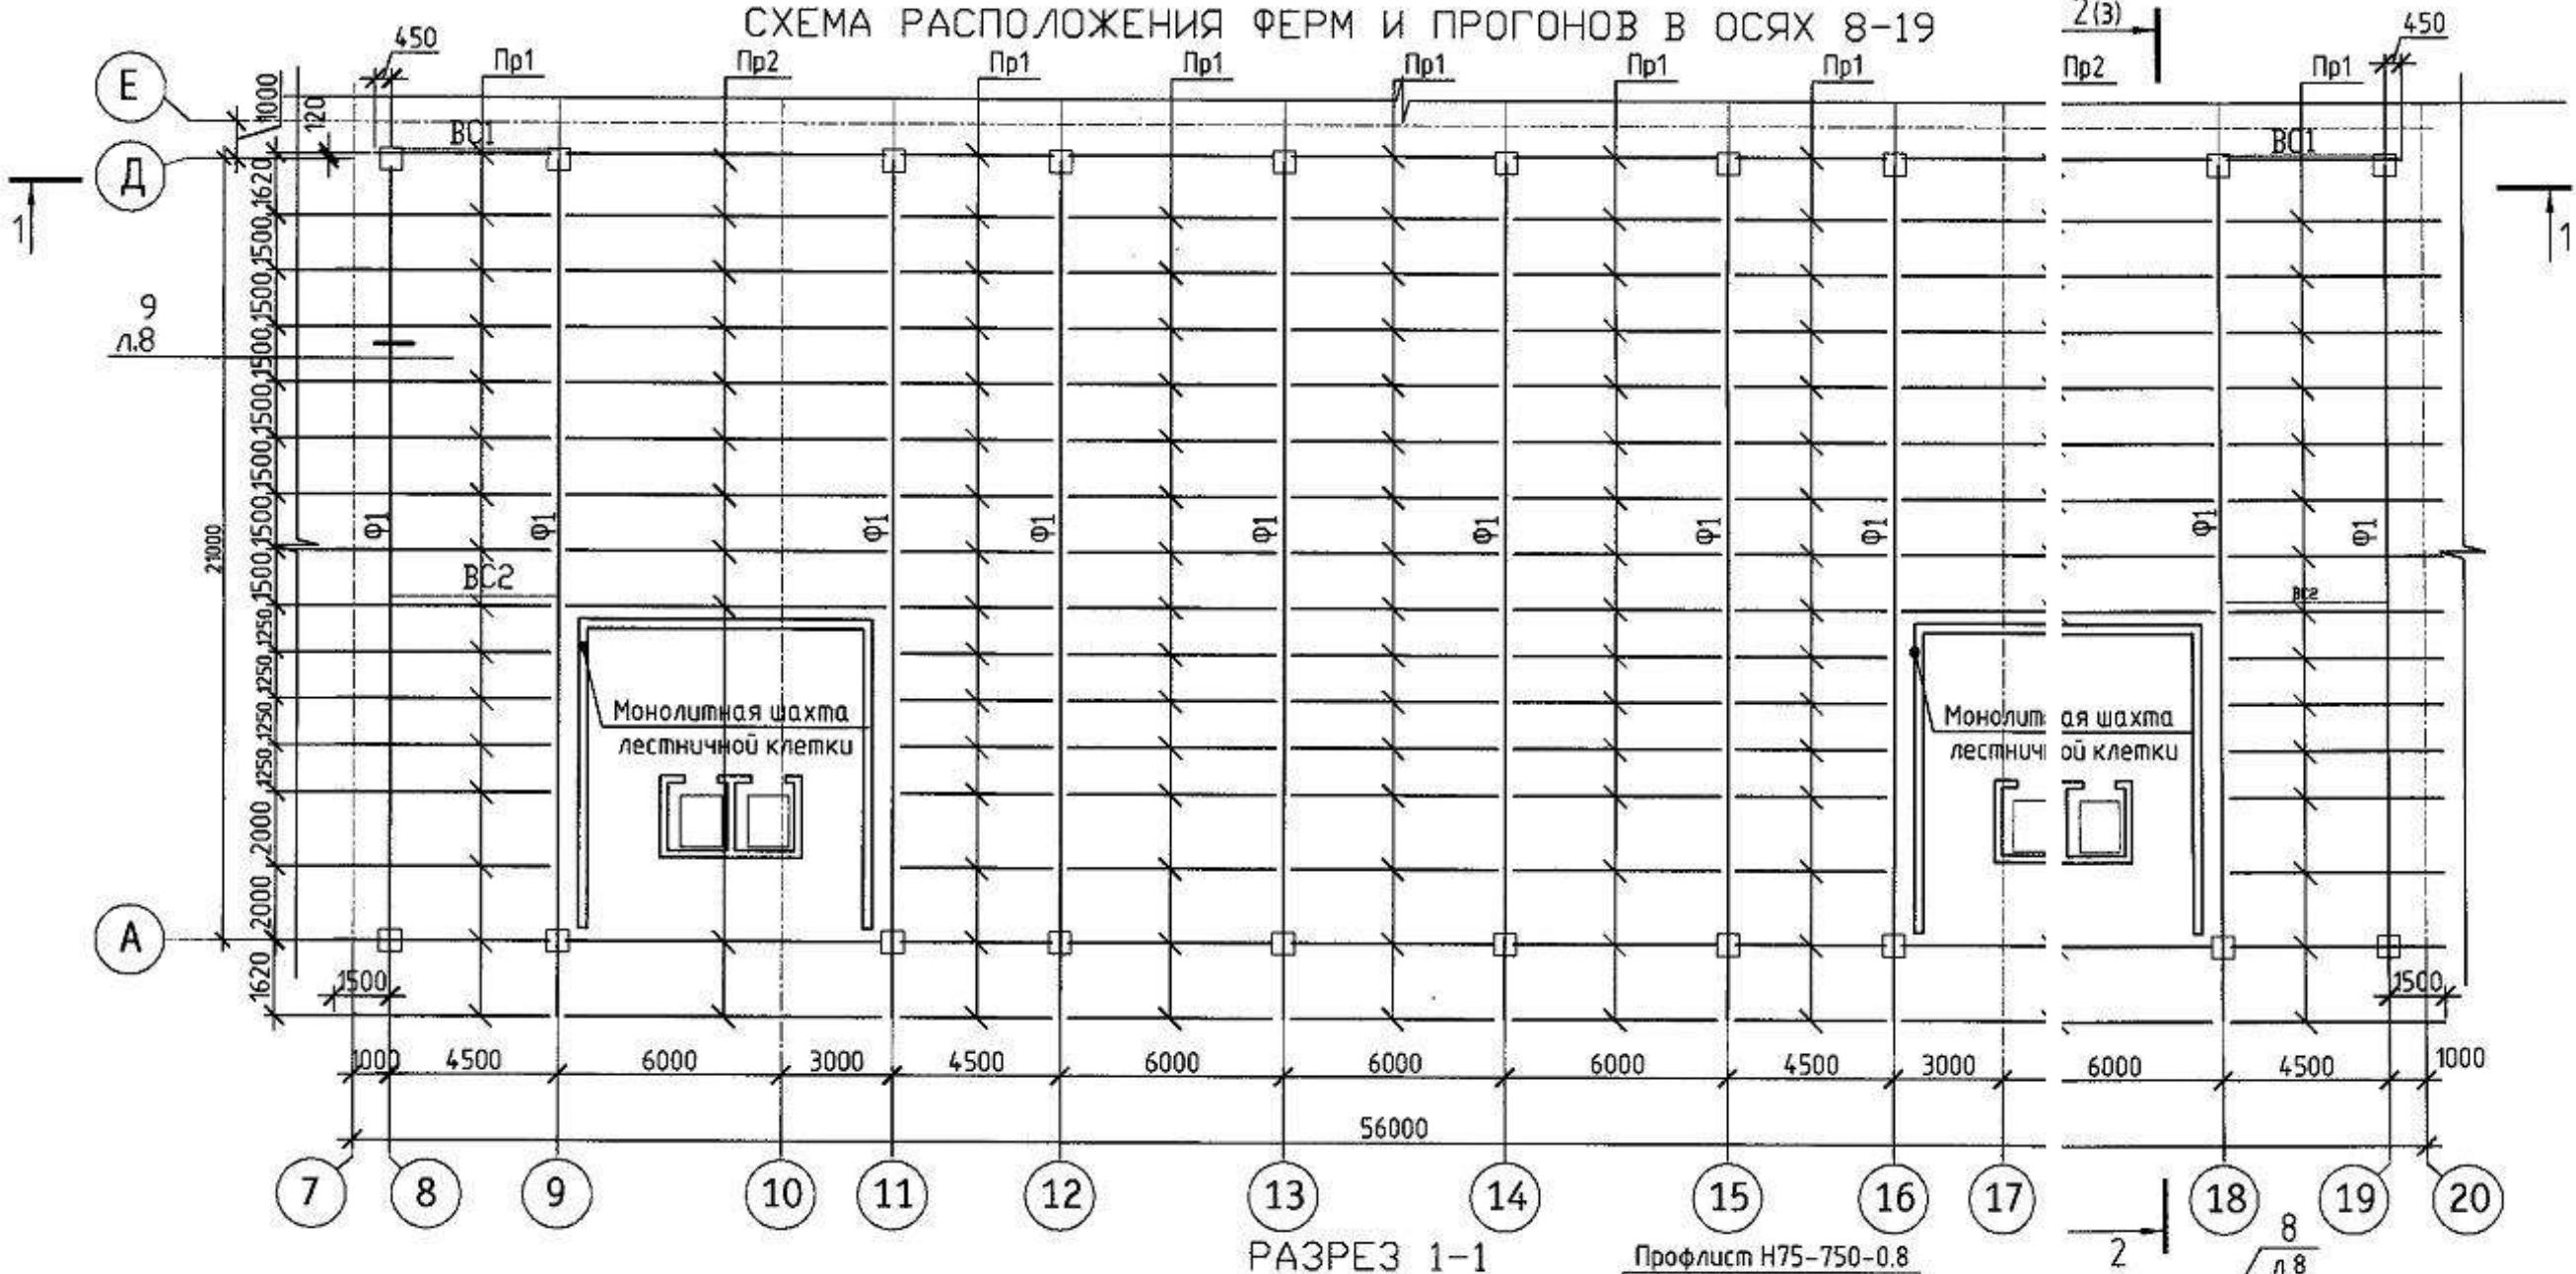

РАЗРЕЗ 1-1

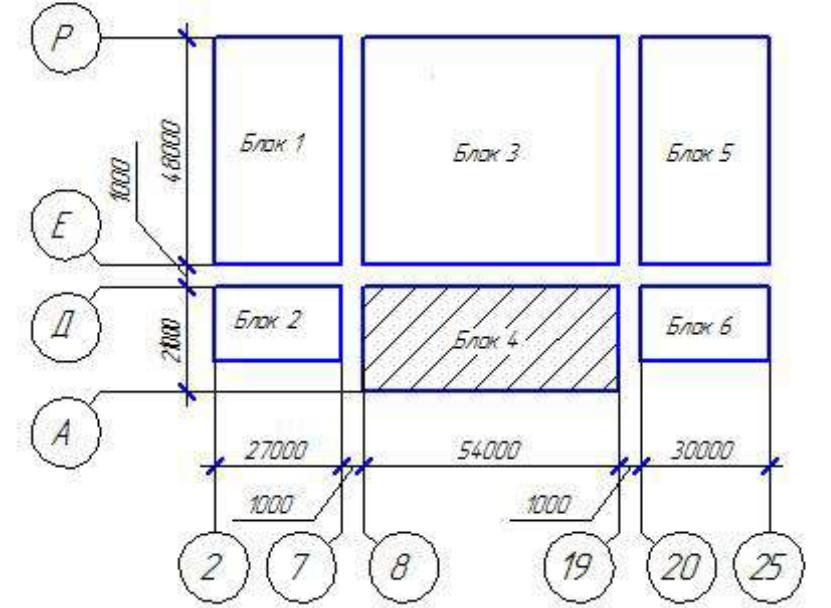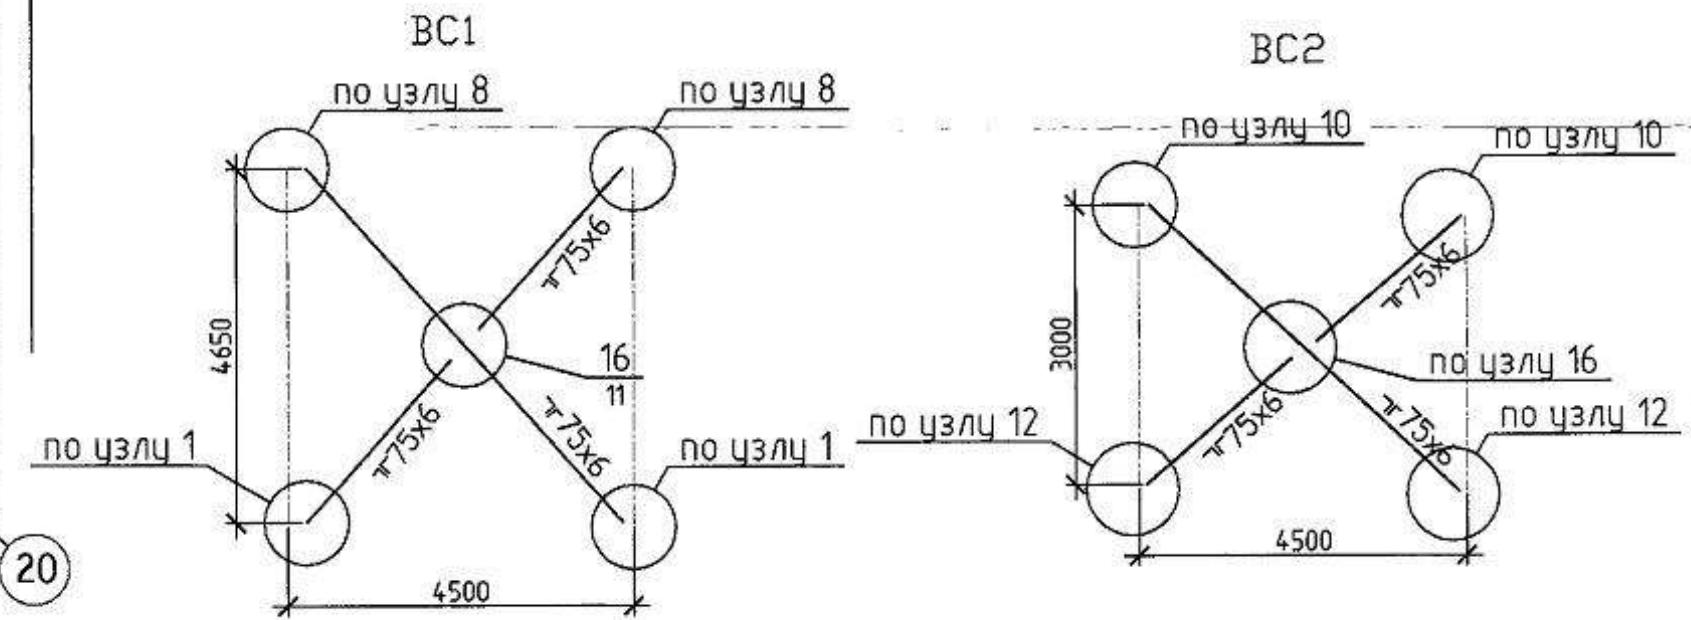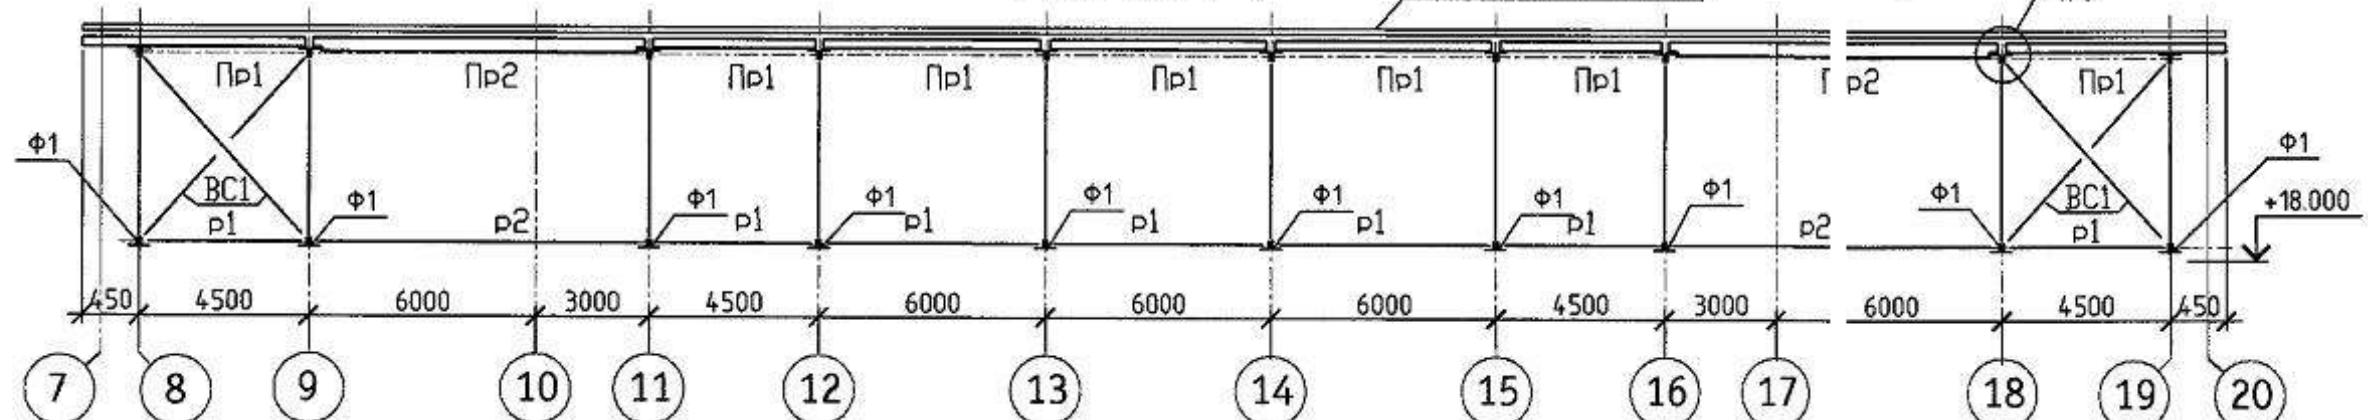

1. Монтаж металлоконструкций производить на болтах нормальной точности по ГОСТ 7798-70 ($d_b=16\text{мм}$), кроме оговоренных.

2. Сварку производить конструкции из стали марки С245 и С255 электродами Э-46А, а конструкции из стали С345 электродами Э-50А по ГОСТ 9467-75* с катетом $h_u=6\text{мм}$, кроме оговоренных.

3. Разрез 2-2 см. лист 3.

Изм. Колчч	Лист №	Подп.	Дата	Стадия	Лист	Листов
Разработал	Хондырова		03.14			
Проверил	Шоломов		03.14	Конструкции металлические		
ГИП	Шоломов		03.14	Схема расположения ферм и связей по нижним поясам в оссях 8-19	000 "ХМСПБ"	

ТЕХНИЧЕСКАЯ СПЕЦИФИКАЦИЯ МЕТАЛЛА (ОКОНЧАНИЕ)

Вид профиля ГОСТ и ТУ	Марка металла и ГОСТ	Обозначение и размерность профиля	N п/п	Количество, шт	Длина, мм	Масса металла по элементам конструкции, т							Общая масса, т	Примеч		
						Код элемента конструкции										
						Фермы	Балки покрыт	Прогоны	Связи по фермам	Колонны	Настил	П				
	C255 ГОСТ 27772-88	t=10				18									18	
		t=8				10	19								28	
						28										
		Итого				28	19								47	
Всего профиля					1127		0,33	19							15,97	
швеллер горячекатанный с уклоном полок ГОСТ 8240-89	C345 ГОСТ 27772-88	C № 16														
Всего профиля							0,33								0,33	
Профлист оцинкованный ГОСТ 24045-86	C245 ГОСТ 27772-88	H75-750-0,8													286	
Всего профиля																
Всего масса металла					80,71		67,06	16,21			286				192,58	
В том числе по маркам стали																
		C245						14,31			286				42,91	
		C255					28	19							4,7	
		C345		80,71		64,26									144,97	

ХМСПБ-28-14-КР.9						
Физкультурно-спортивный комплекс с универсальным игровым залом в г. Югорск						
Изм	Колич	Лист	№ док.	Подп	Дата	
Разработал	Хандряга			03.14		
Проверил	Шаламов		03.14			
ГИП	Шаламов		03.14			
Стадия						
Лист						
Листов						
Конструкции металлические						
П 20						
Техническая спецификация металла (окончание)						
ООО "ХМСПБ"						

Ведомость металлоконструкций

НАИМЕНОВАНИЕ КОНСТРУКЦИЙ ПО НОМЕНКЛАТУРЕ ПРЕИСКУРАНТА 01-22	ПОЗИЦИИ ПО ПРЕИСКУРАНТУ 01-22	N п/п	КОД КОНСТРУКЦИИ	ВСЕГО СТАЛИ ПОВЫШЕН. И ВЫСОК. ПРОЧ	МАССА КОНСТРУКЦИЙ , т									СЕРИЯ ТИПОВЫХ КОНСТРУКЦИЙ				
					ПО ВИДАМ ПРОФИЛЕЙ													
1	2	3	4	5	6	7	8	9	10	11	12	13	14	15	16	17	18	
<u>НЕТИПОВЫЕ КОНСТРУКЦИИ</u>																		
Фермы					227	4542				15,0		34,0				97,66		
Прогоны						894					3,6					93,93		
Связи по фермам							105				278					2048		
Настил кровельный															34,4	34,75		
Колонны						628				175						8,11		
Итого:						97,95	55,92			23,13	410		34,4		254,93			

При заполнении ведомости металлоконструкций в графах 5-15 массу конструкций проставляют с учетом обрезки кромок в размере 3% массы профилей, в графе 16 - с учетом массы наплавленного металла в размере 1% массы профилей.

ХМСПБ-28-14-КР.9

Физкультурно-спортивный комплекс с универсальным игровым залом в г.Югорск

Изм Колч Лист №док Подп Дата
Разделка Универсал 03/1

Разделы / Академия / УДК 14


Проверил Шаламов 03.14

ГИП Шаламов 03.14

Конструкции металлические	Стандарт	Лист	Листы
	П	21	

Ведомость металлоконструкций	ООО "ХМСГБ"
------------------------------	-------------

Разрез 2-2

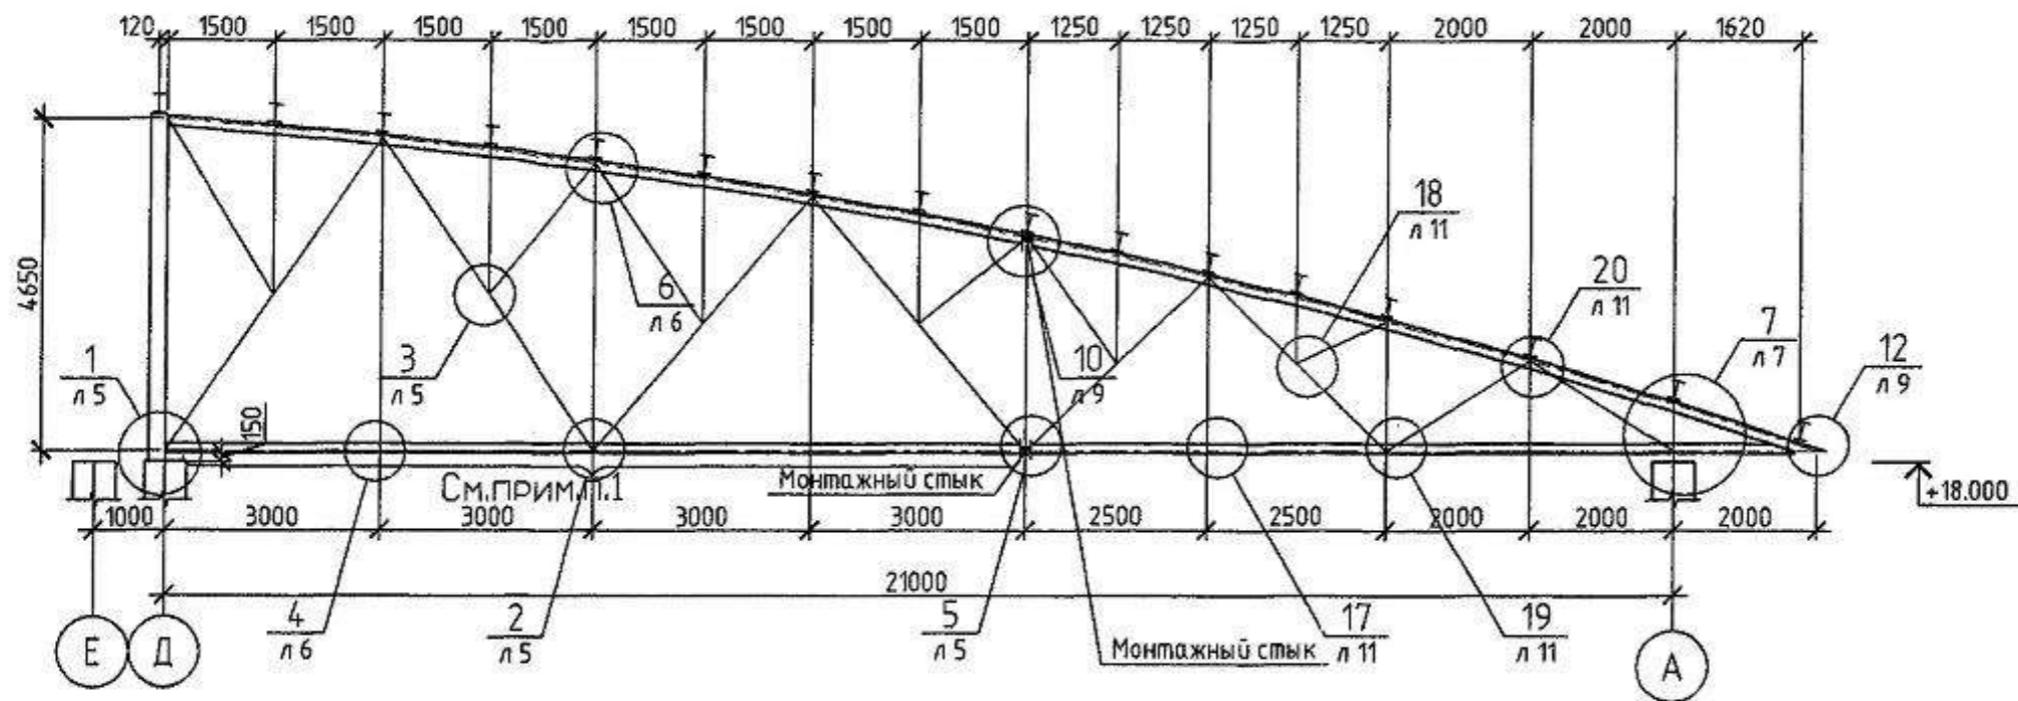

1. Смотреть совместно с л. 24

Геометрическая схема фермы Ф1


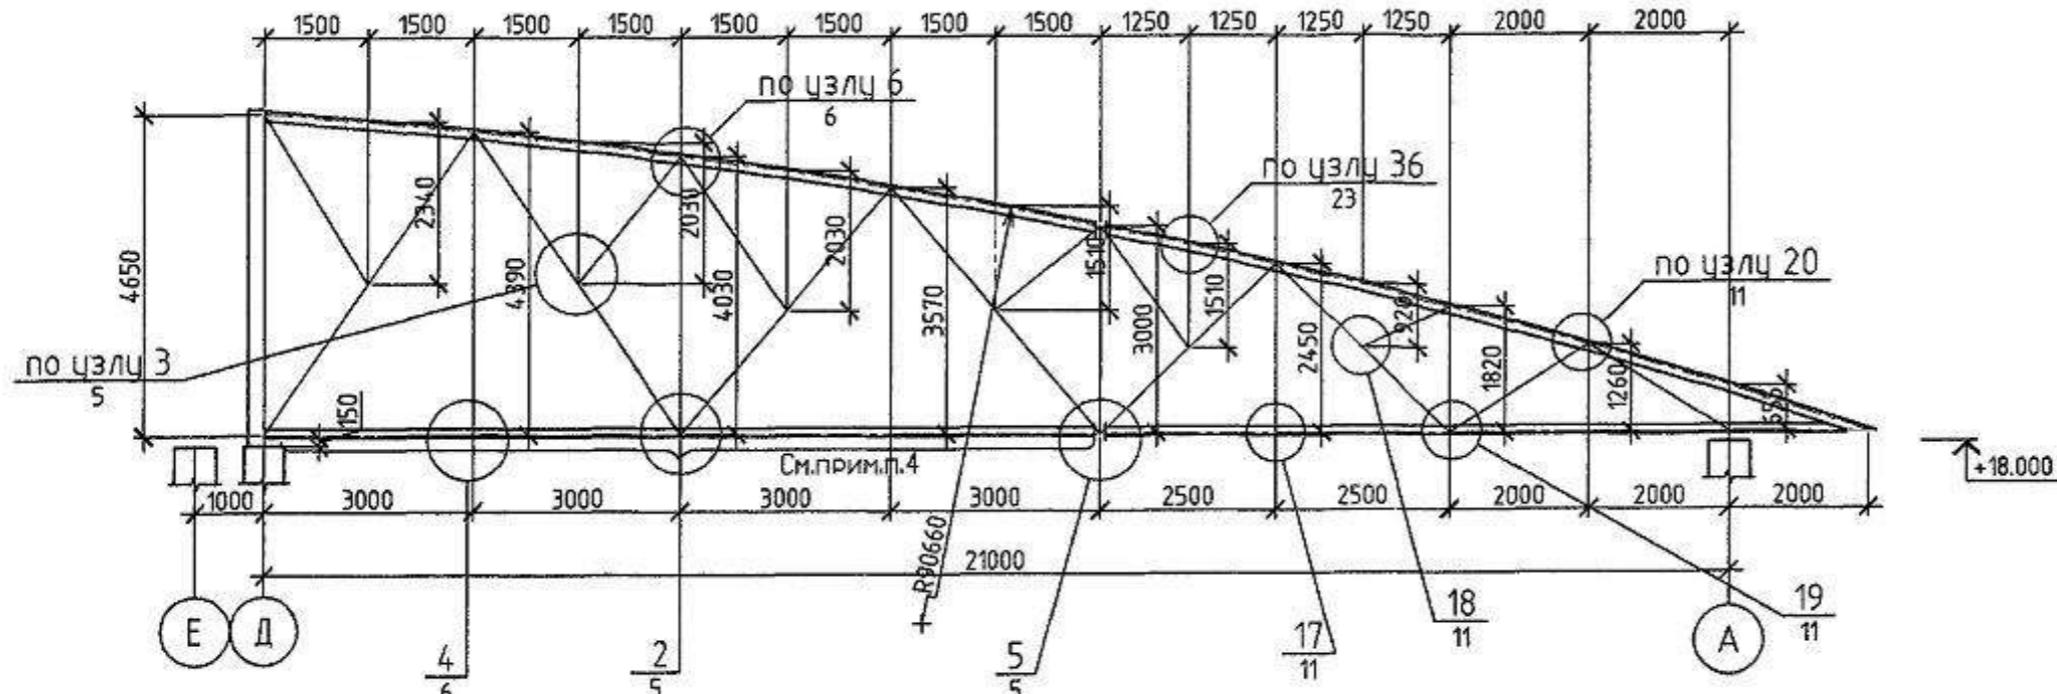


Схема усилий и сечений фермы Ф1

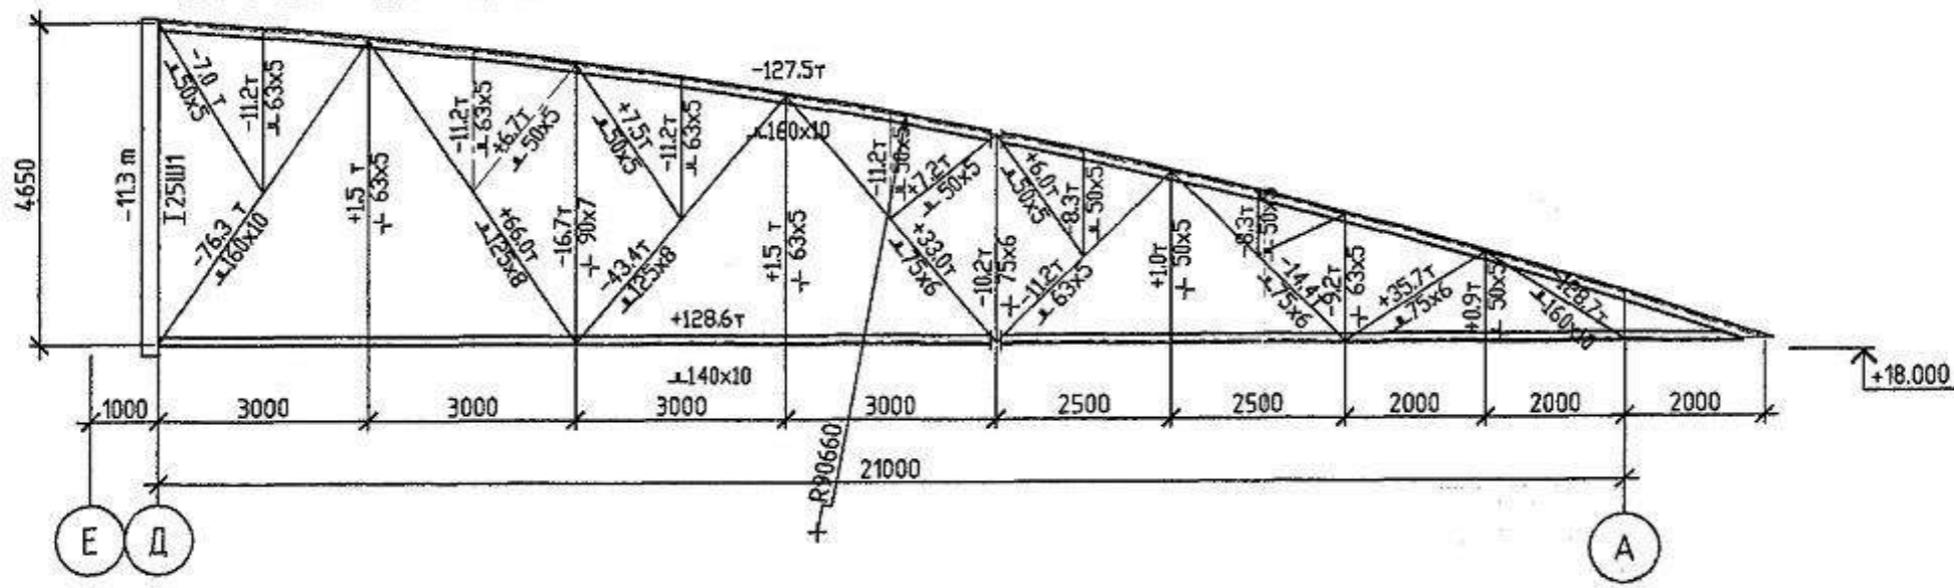


- Монтаж металлоконструкций производить на болтах нормальной точности по ГОСТ 7798-70 ($d_s = 16\text{мм}$), кроме оговоренных.
- Сварку производить конструкции из стали марки С245 и С255 электродами Э-46А, а конструкции из стали С345 электродами Э-50А по ГОСТ 9467-75 с катетом $h = 6\text{мм}$, кроме оговоренных.
- Соединительные прокладки $t=14\text{ мм}$ разставлять равномерно с шагом не менее $40i$ для сжатых элементов, и $80i$ — для растянутых, но не менее, чем по 2 штуки на сжатый элемент. i — радиус инерции элемента.
- Сборка негабаритной части фермы Ф1 производится на строительной площадке с помощью монтажных болтов и монтажной сварки.

ХМСПБ-28-14-КР.9

Физкультурно-спортивный комплекс с универсальным игровым залом в г. Югорск

Изм	Колич	Лист	№ док	Подп	Дата
Разработал	Хандряга			03.14	
Проверил	Шаламов			03.14	
ГИП	Шаламов			03.14	
Конструкции металлические			Стадия	Лист	Листов
Геометрическая схема фермы Ф1			П	4	
Схема усилий и сечений фермы Ф1			ООО "ХМСПБ"		

Формат А3

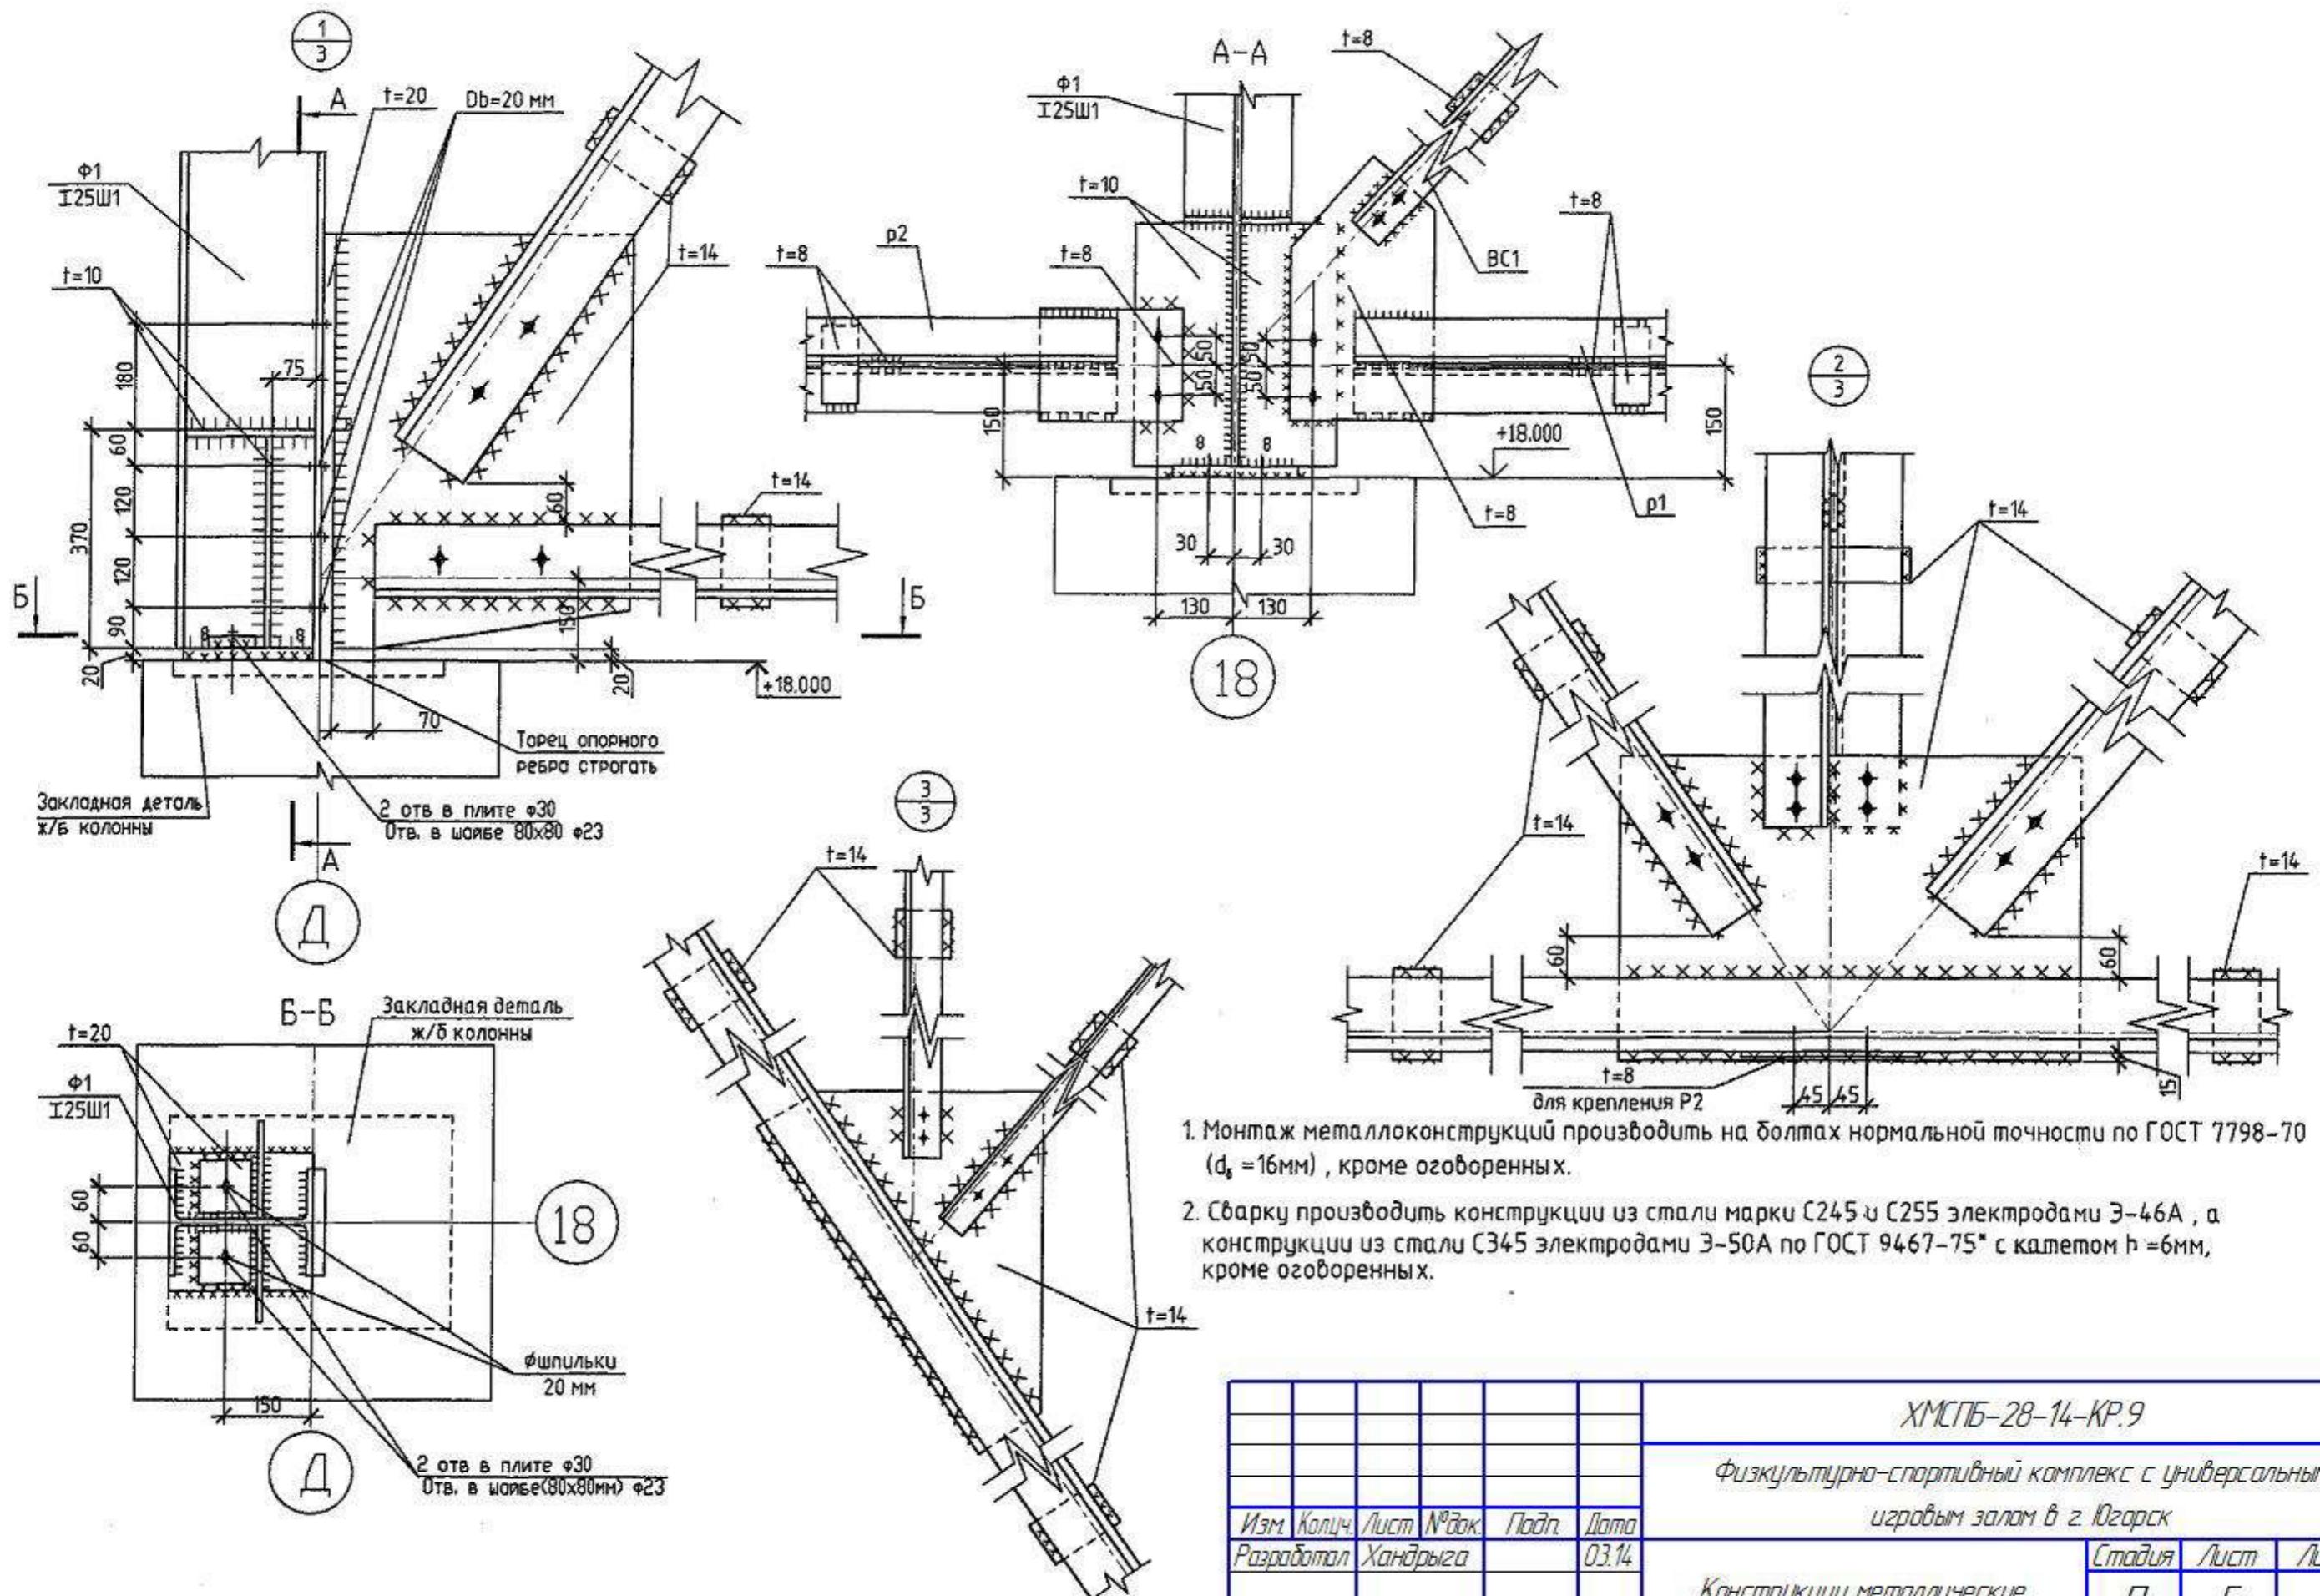


Изм	Колич	Лист	№ док	Подп	Дата	Стадия	Лист	Листов
Разработал	Хандрыга			03.14		Конструкции металлические	П	5
Проверил	Шаламов			03.14				
ГИП	Шаламов			03.14		Чэлы1,2,3		000"ХМСПБ"

ХМСПБ-28-14-КР.9

Физкультурно-спортивный комплекс с универсальным
игровым залом в г. Югорск



Формат А3

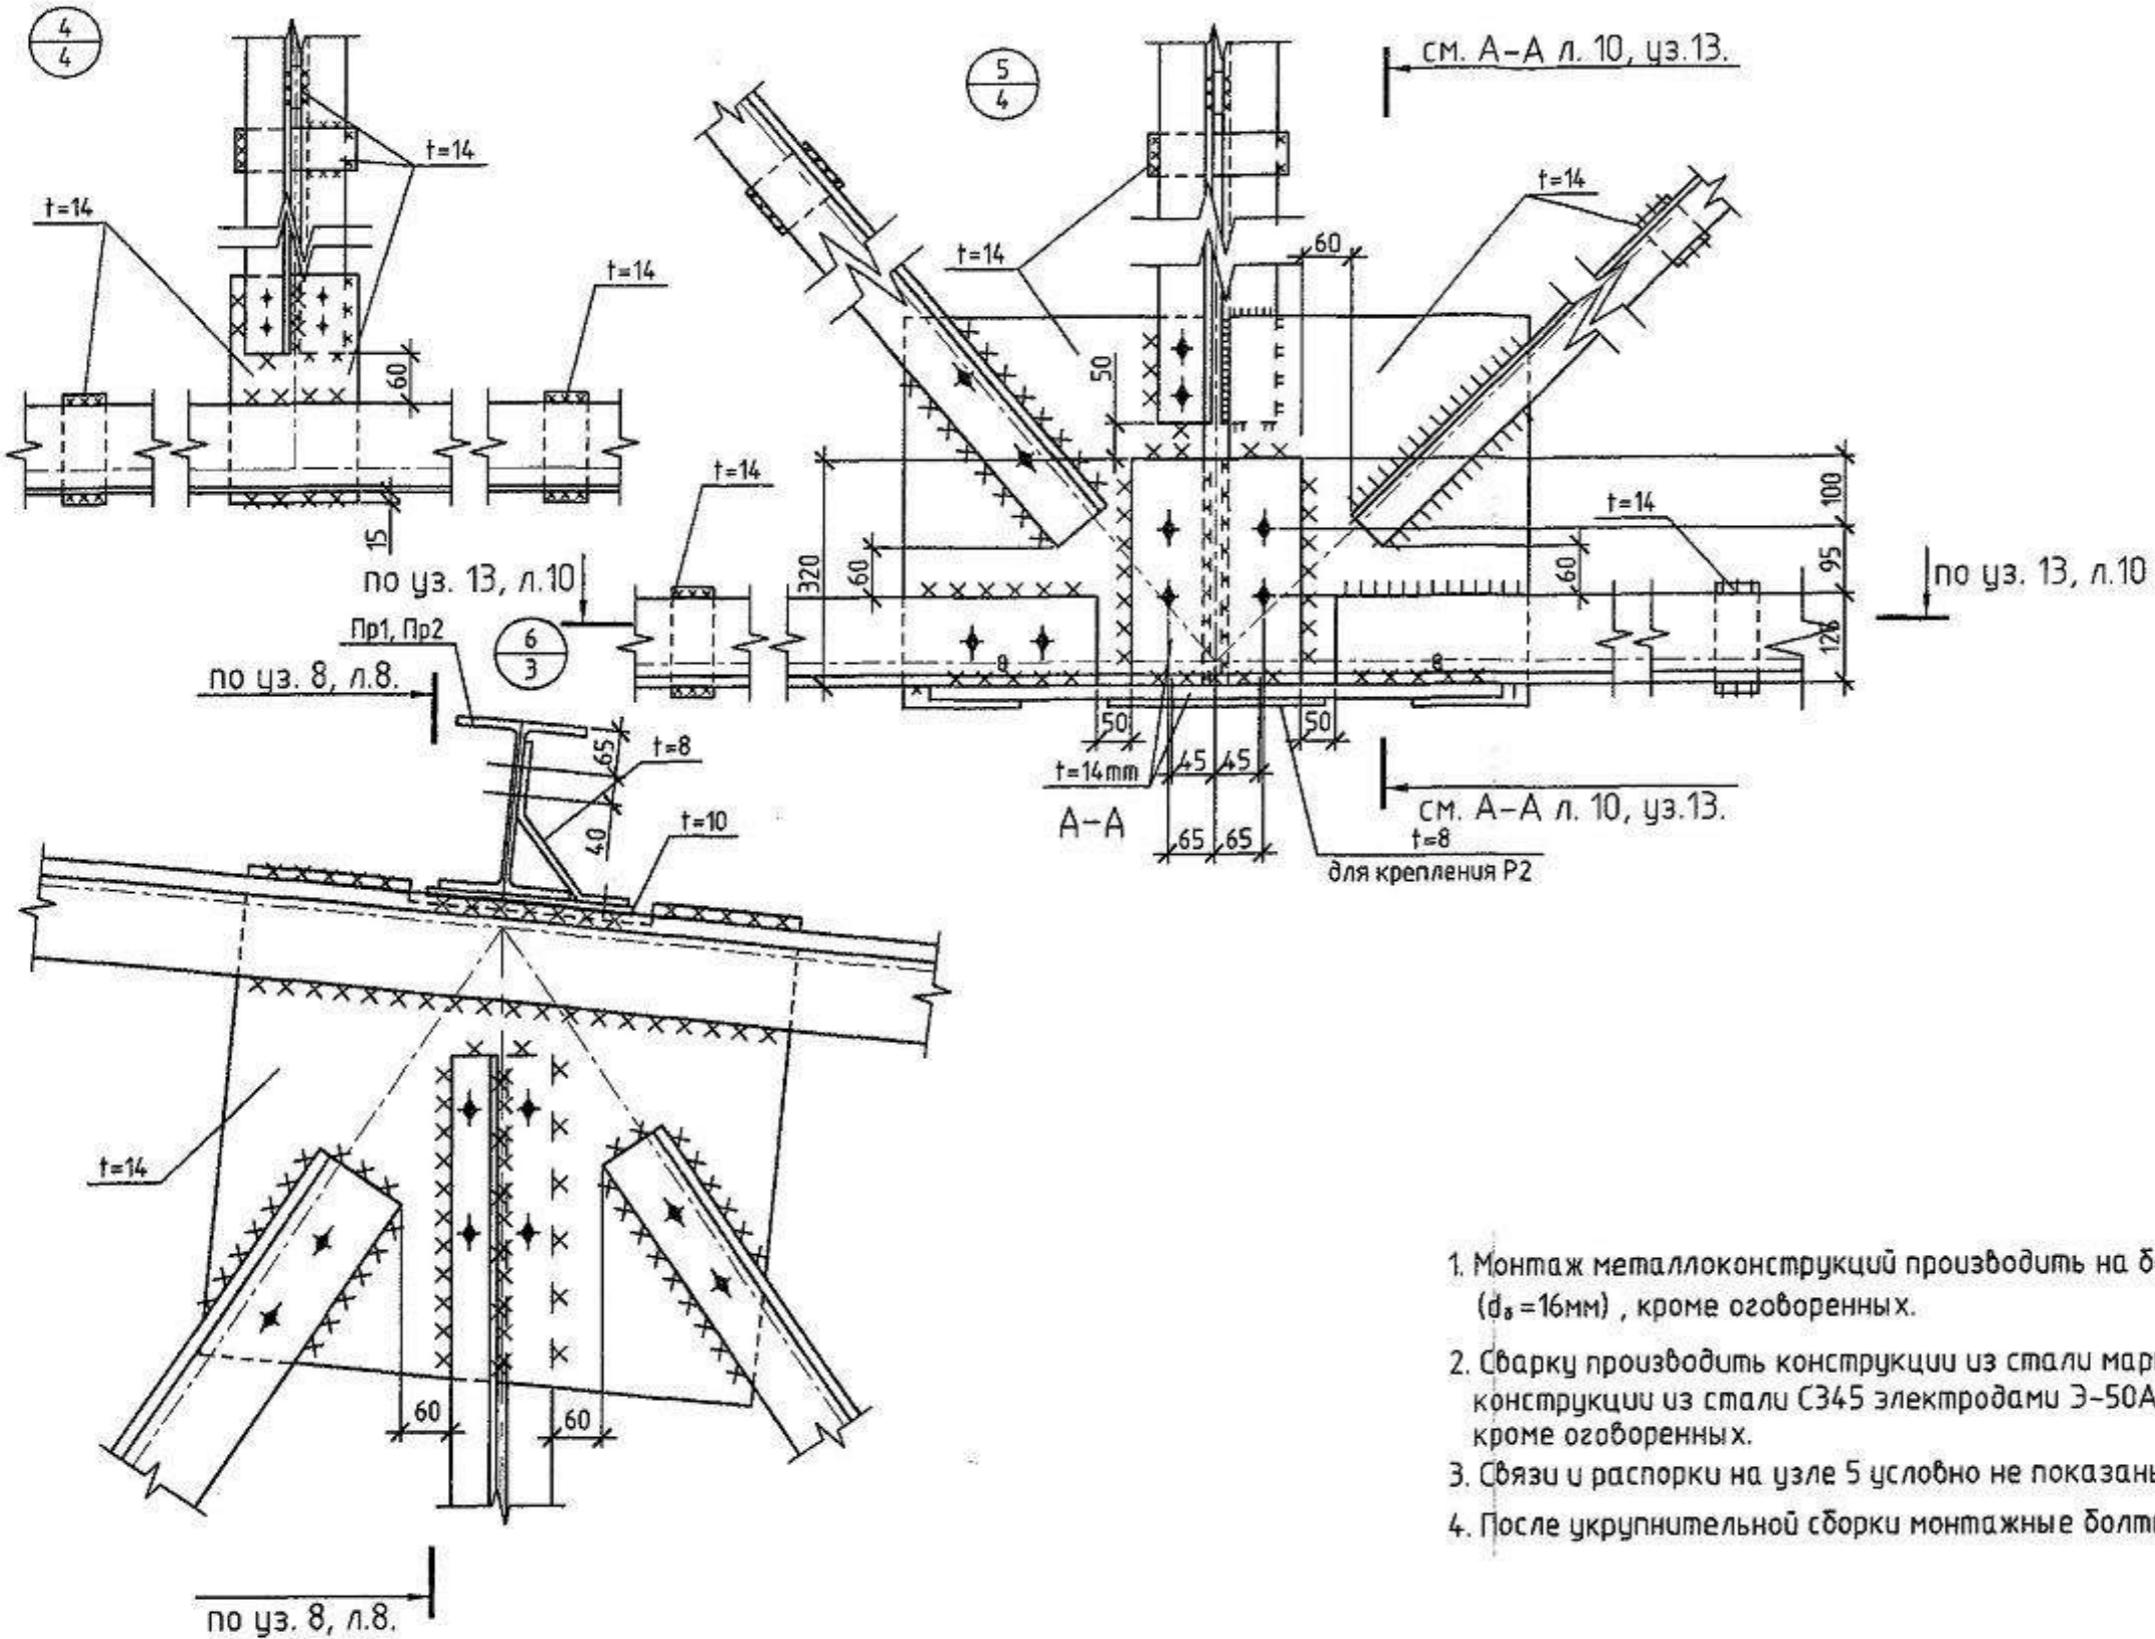

- Монтаж металлоконструкций производить на болтах нормальной точности по ГОСТ 7798-70 ($d_b = 16\text{мм}$) , кроме оговоренных.
- Сварку производить конструкции из стали марки С245 и С255 электродами Э-46А , а конструкции из стали С345 электродами Э-50А по ГОСТ 9467-75* с катетом $h = 6\text{мм}$, кроме оговоренных.
- Связи и распорки на узле 5 условно не показаны. Примыкание связей см.узел 12.
- После укрупнительной сборки монтажные болты убрать.




ХМСПБ-28-14-КР.9								
Физкультурно-спортивный комплекс с универсальным игровым залом в г.Югорск								
Изм	Колич	Лист	№док	Подп	Дата			
Разработал	Хандрыга			03.14				
Проверил	Шаламов			03.14				
ГИП	Шаламов			03.14				
Узлы 4,5,6					ООО"ХМСПБ"			
Стадия								
Лист								
Листов								
П 6								

Формат А3

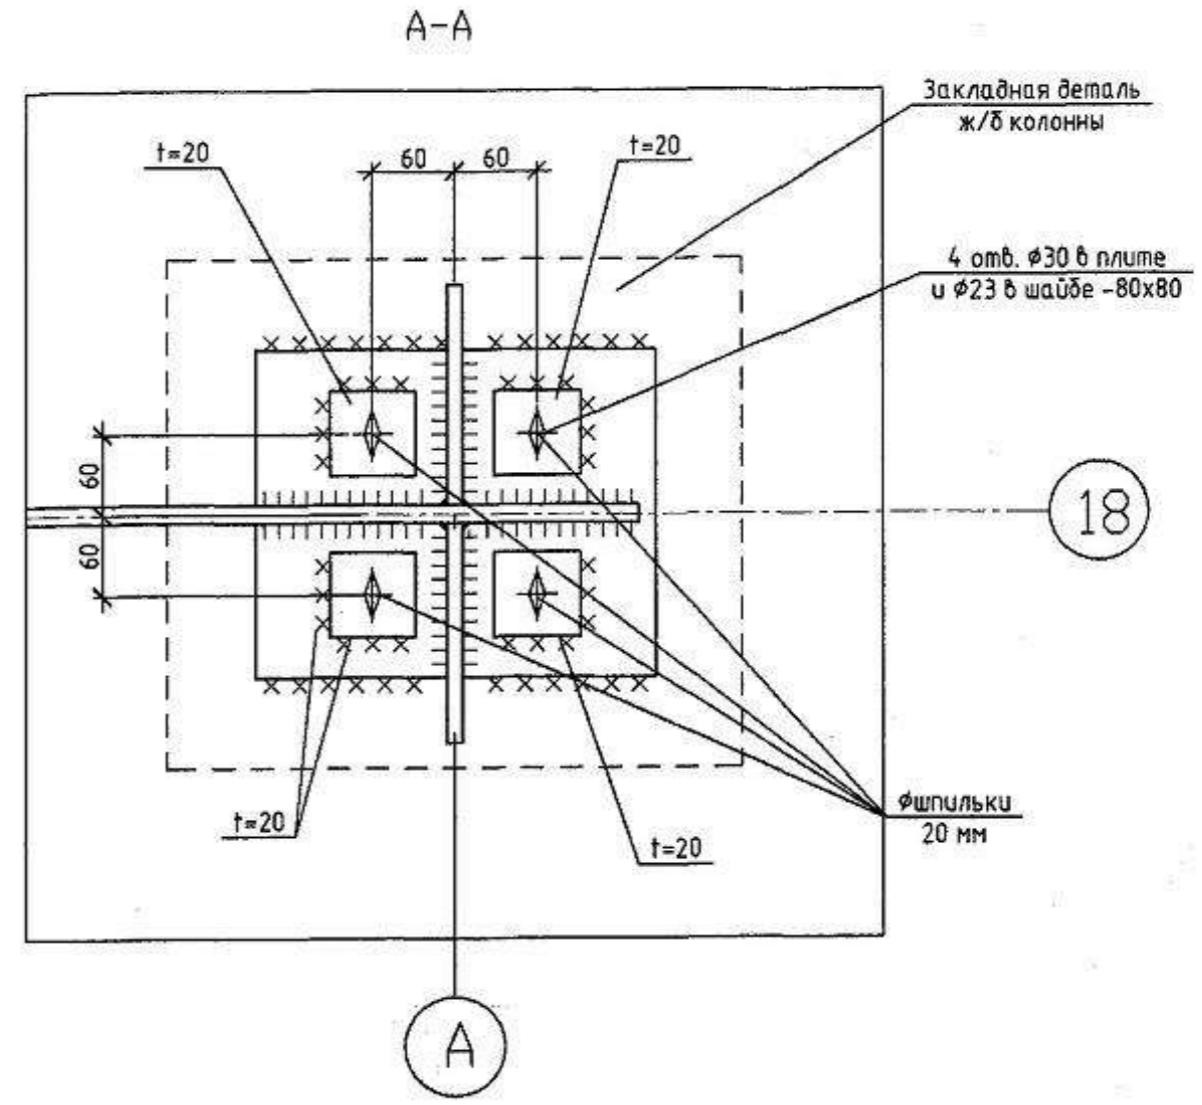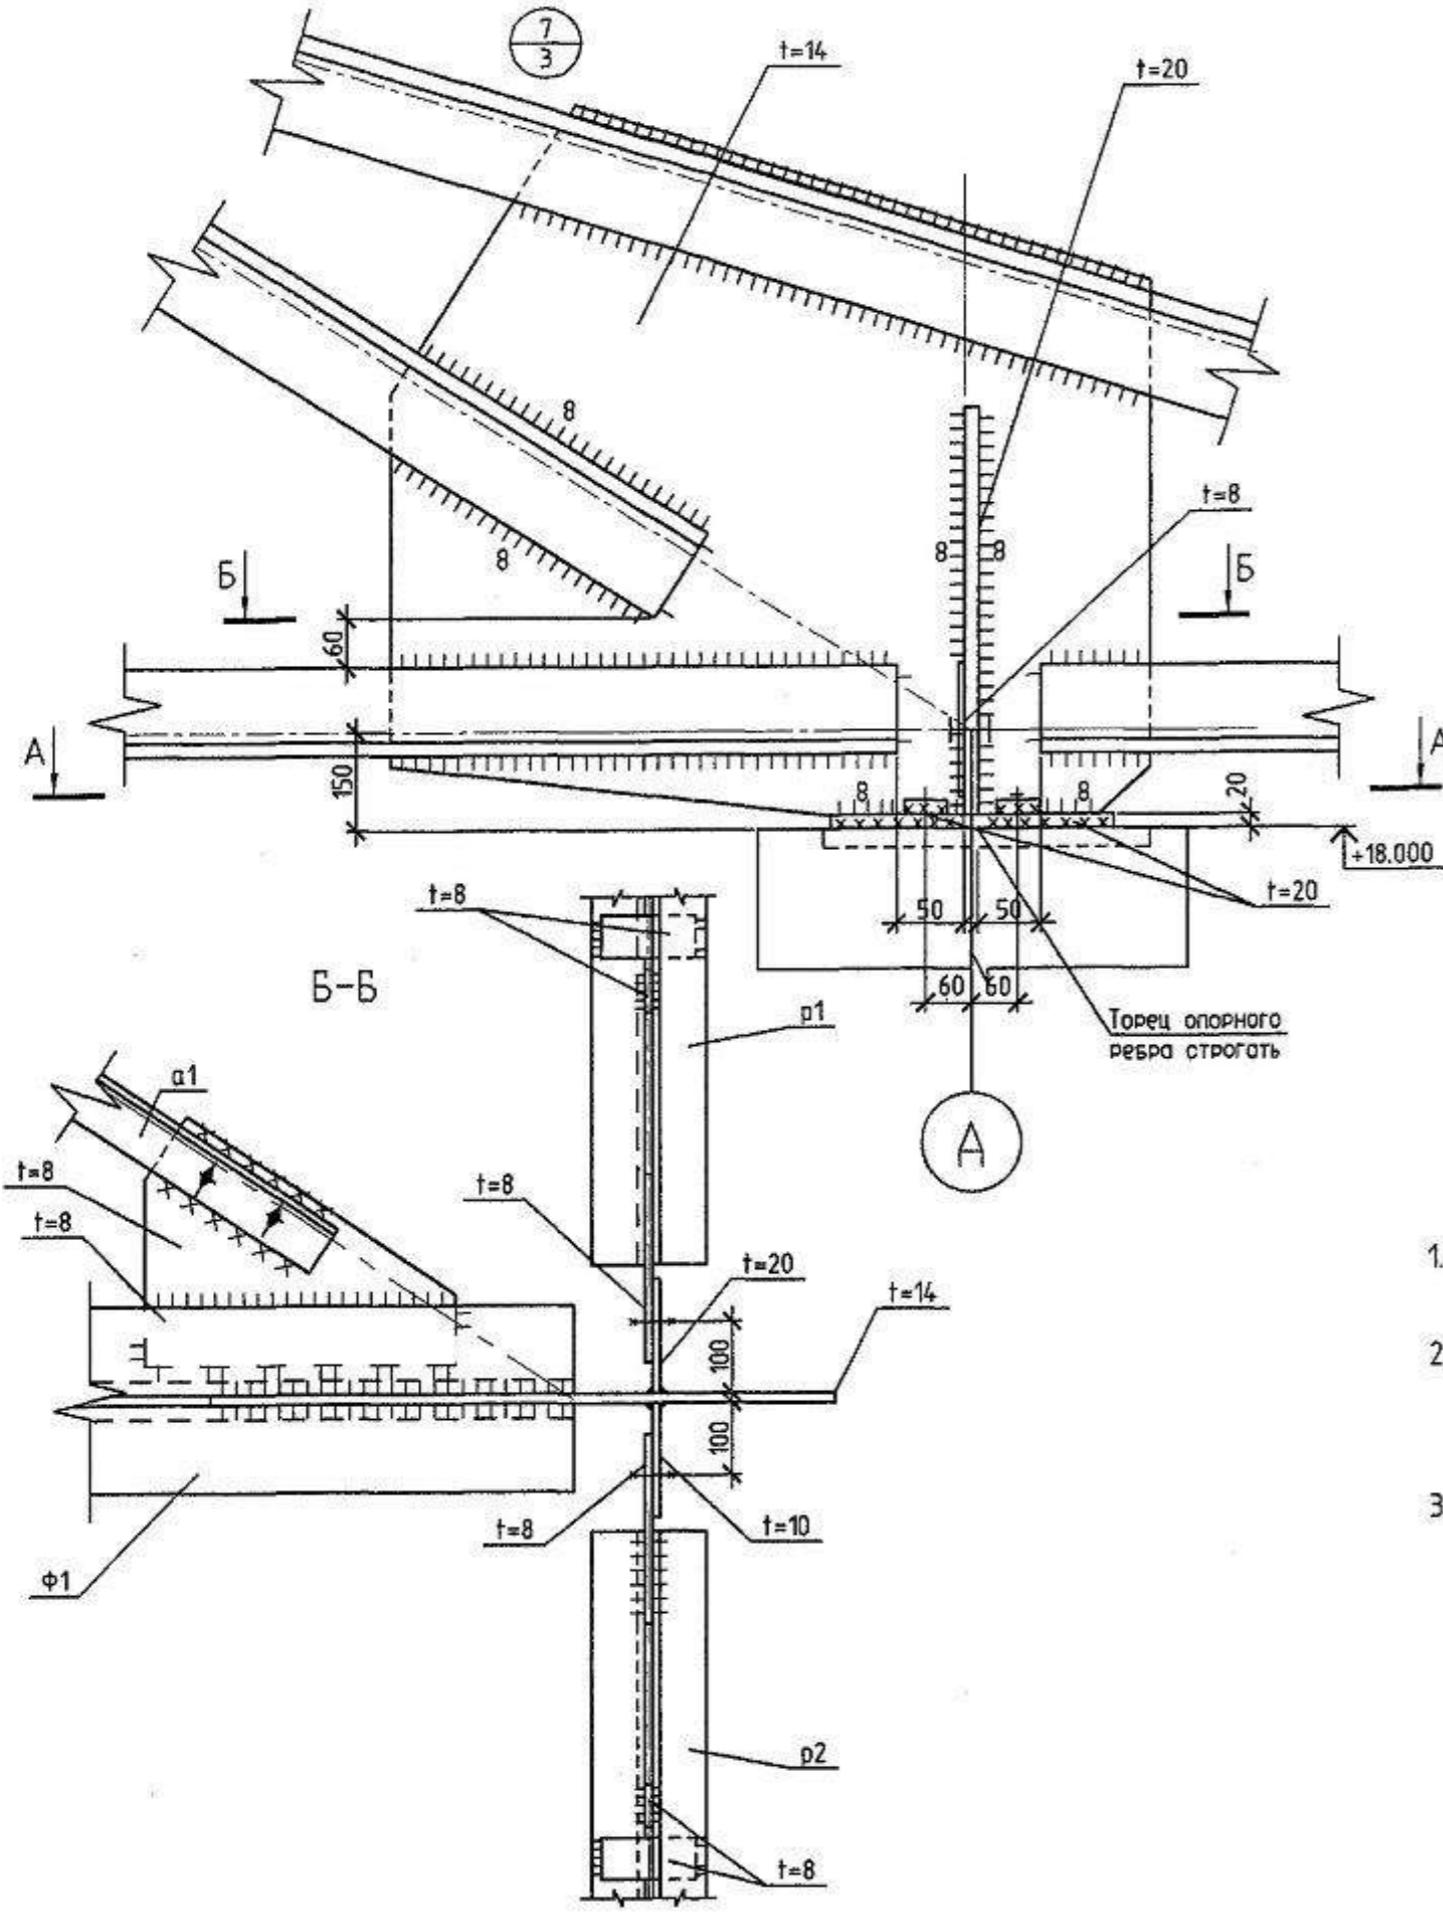


1. Монтаж металлоконструкций производить на болтах нормальной точности по ГОСТ 7798-70 ($d_b = 16\text{мм}$) , кроме оговоренных.
 2. Сварку производить конструкции из стали марки С245 и С255 электродами Э-46А , а конструкции из стали С345 электродами Э-50А по ГОСТ 9467-75* с катетом $h = 6\text{мм}$, кроме оговоренных.
 3. Прогоны условно не показаны.

Формат А3

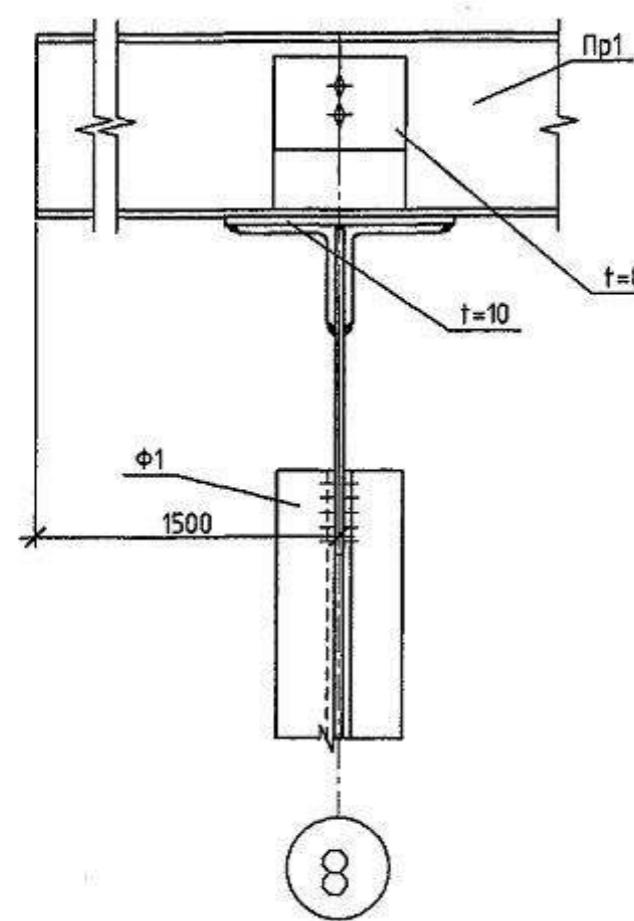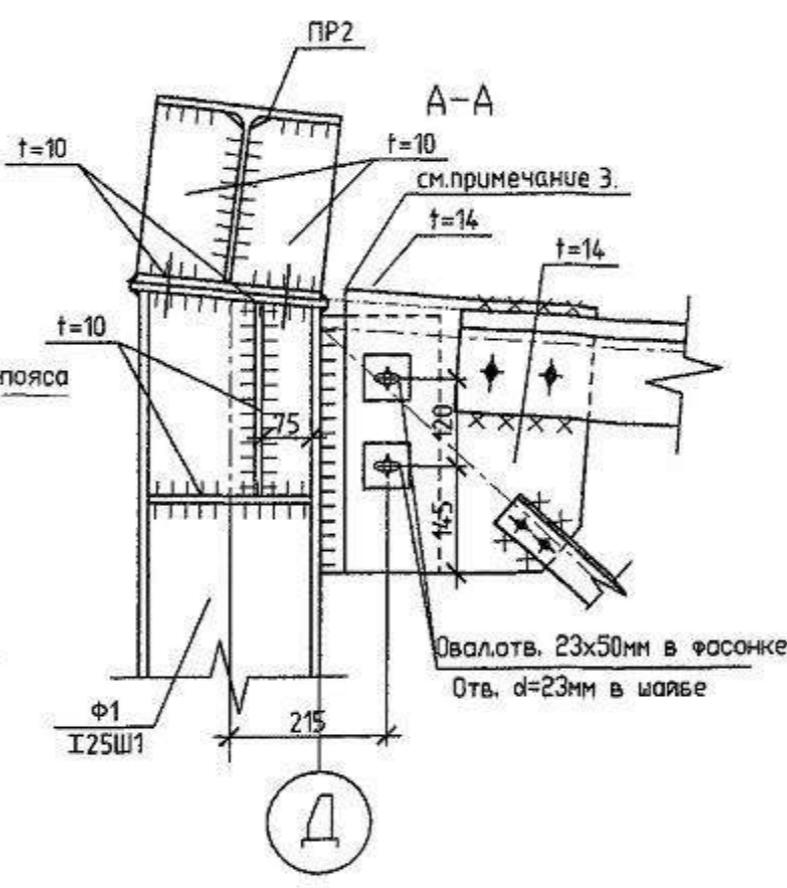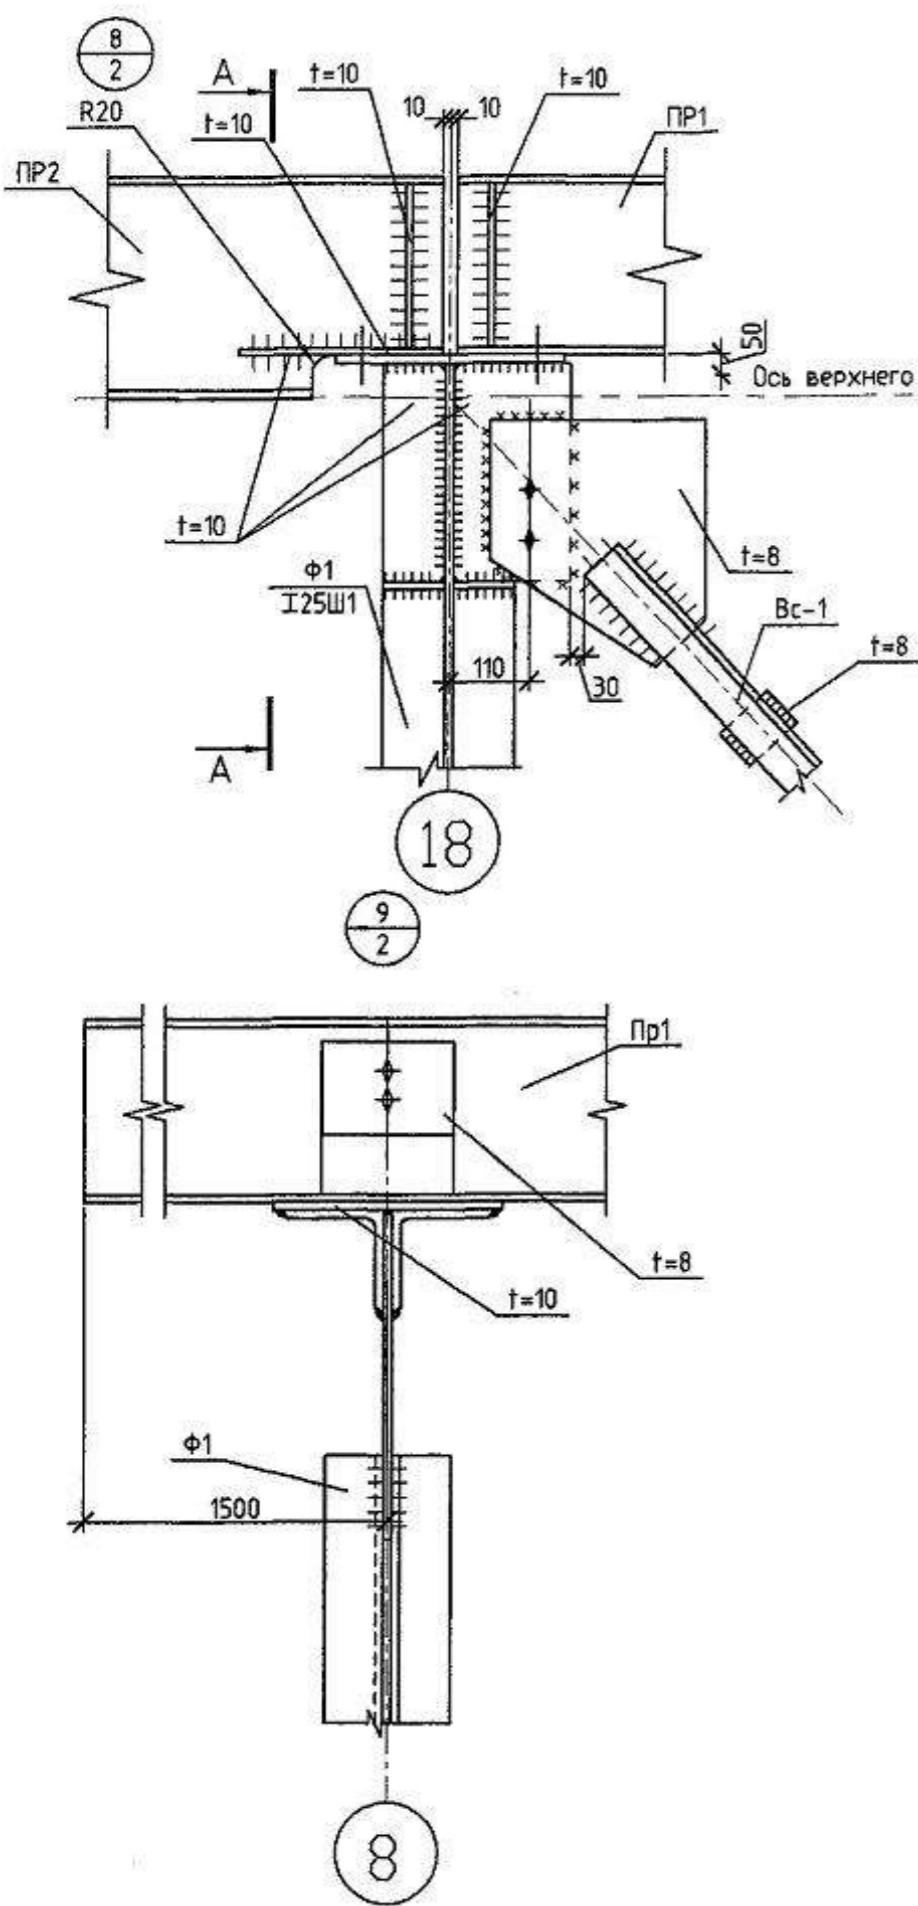

- Составлено**
- | | | | | | |
|------------|----------|------|------|-------|------|
| Изм | Колич | Лист | №док | Подп | Дата |
| Разработал | Хандрыга | | | 03.14 | |
| Проверил | Шаламов | | | 03.14 | |
| ГИП | Шаламов | | | 03.14 | |
- ХМСПБ-28-14-КР.9**
- Физкультурно-спортивный комплекс с универсальным игровым залом в г. Югорск**
- Стадия** **Лист** **Листов**
- Конструкции металлические**
- Чэлы 8,9** **ООО "ХМСПБ"**
- Формат А3**

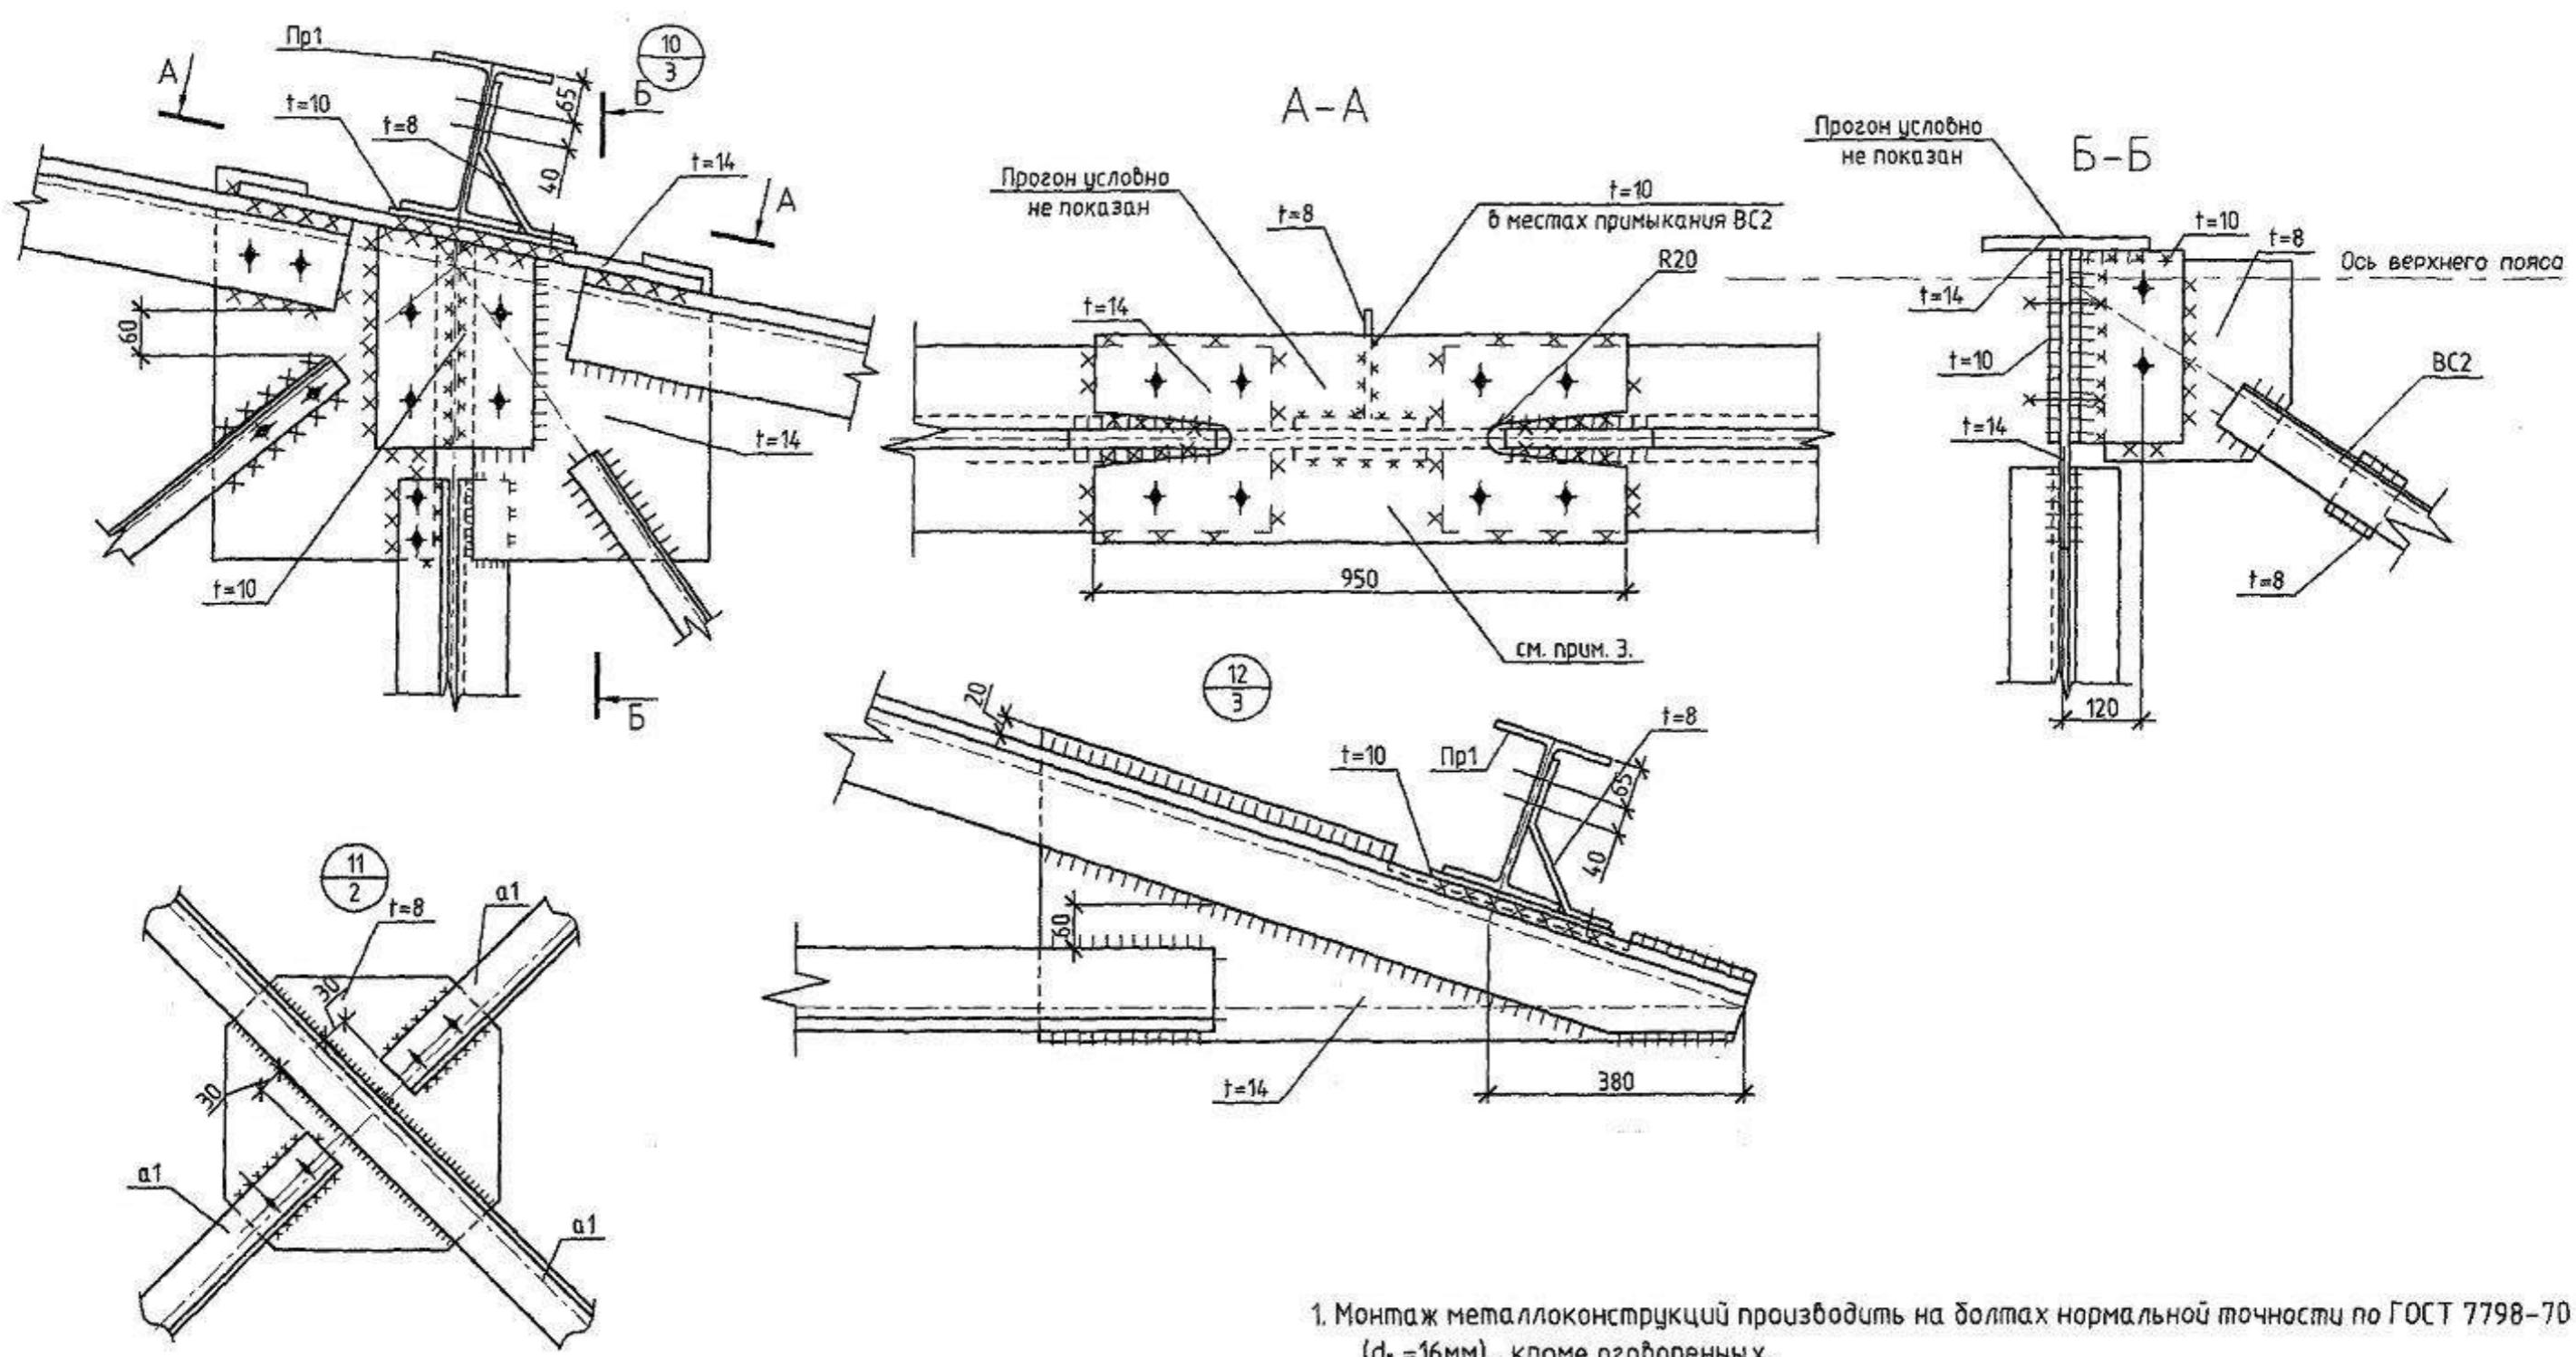

1. Монтаж металлоконструкций производить на болтах нормальной точности по ГОСТ 7798-70 ($d_b = 16\text{мм}$) , кроме оговоренных.
 2. Сварку производить конструкции из стали марки С245 и С255 электродами Э-46А , а конструкции из стали С345 электродами Э-50А по ГОСТ 9467-75" с катетом $h = 6\text{мм}$, кроме оговоренных.

ХМСЛБ-28-14-КР.9

Физкультурно-спортивный комплекс с универсальным игровым залом в г Югорск