

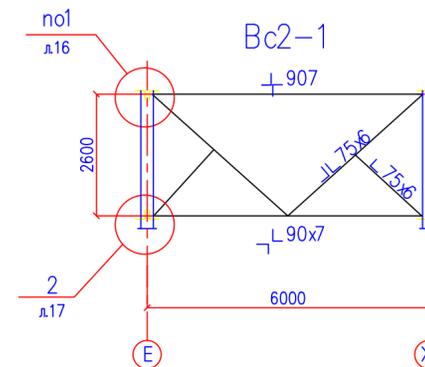
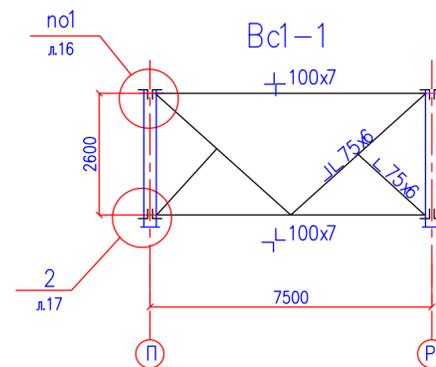
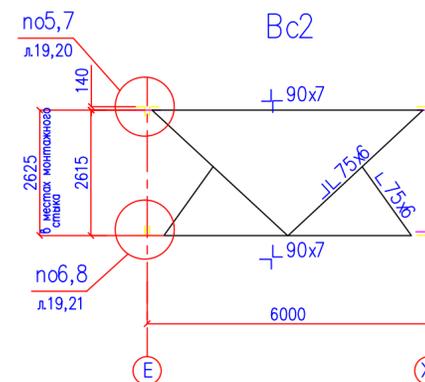
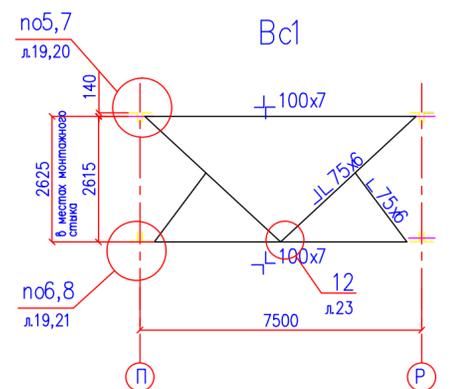


СХЕМА РАСПОЛОЖЕНИЯ ФЕРМ Ф1 И ПРОГОНОВ В ОСЯХ 2-7

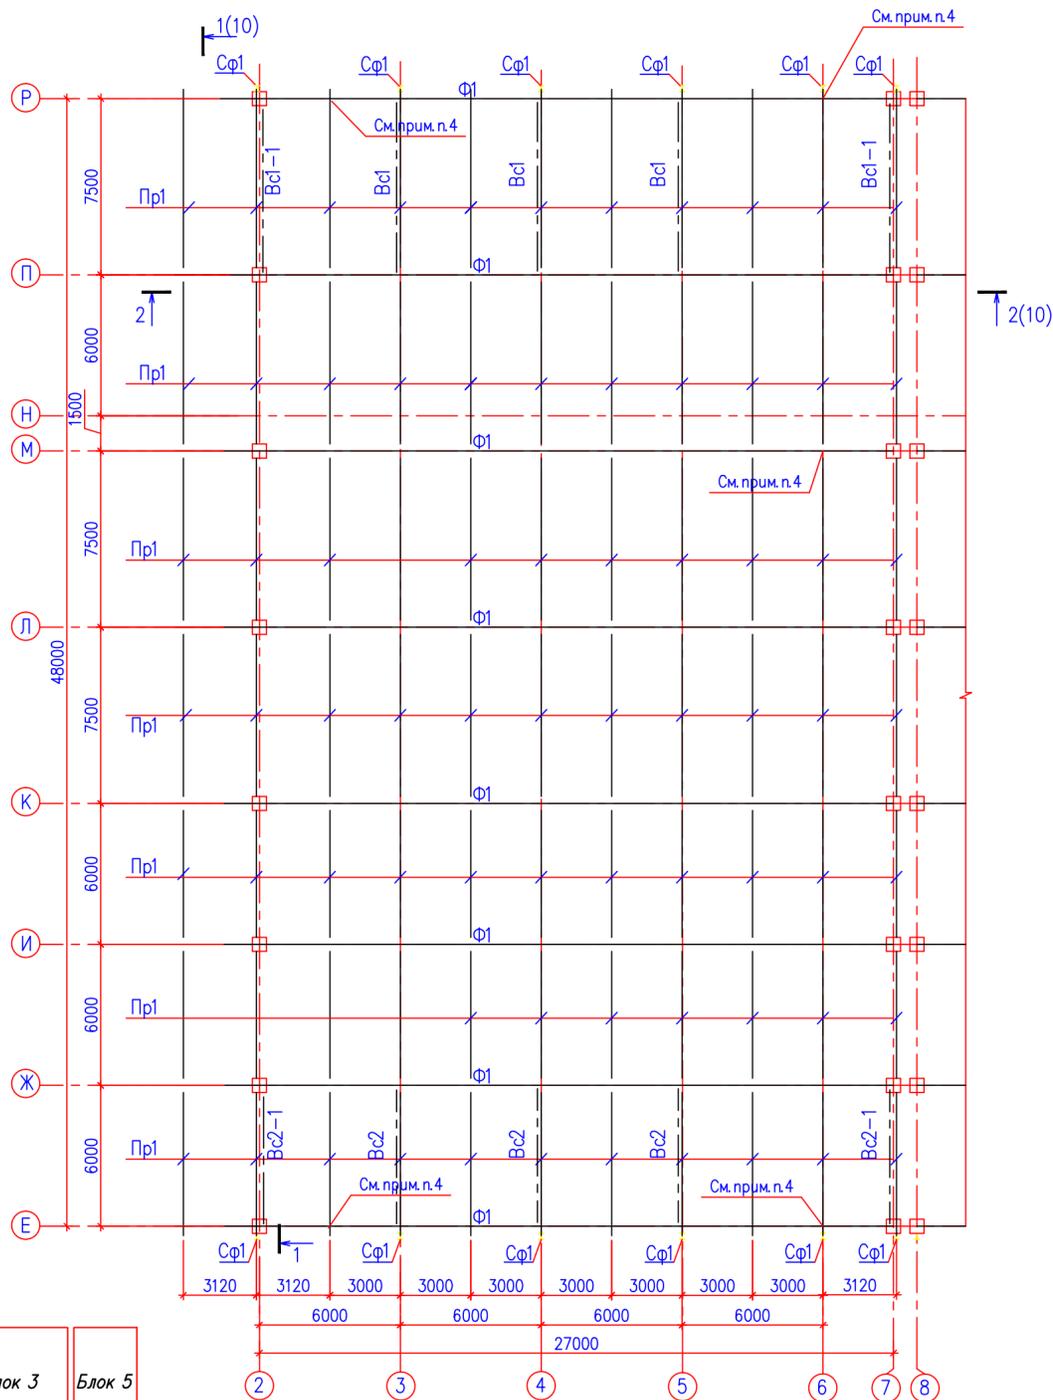

1. Данный лист см. совместно с л.4.
2. Сварку производить конструкции из стали марки С245 и С255 электродами Э-46А, а конструкции из стали С345 электродами Э-50А по ГОСТ 9467-75\* с катетом  $h \geq b \text{ мм}$ , кроме оговоренных.
3. Все монтажные сварочные работы производить при положительной температуре или при отрицательных температурах не ниже минус 20° с предварительным подогревом кромок соединяемых элементов.
4. Для обеспечения свободы горизонтального перемещения верхних узлов стропильных ферм соединение с фермами прогонов, расположенных на расстоянии 3м от осей рядов, запроектировано подвижным (уз.З.л.18), а отверстия под болты в опорных стойках приняты обальные.

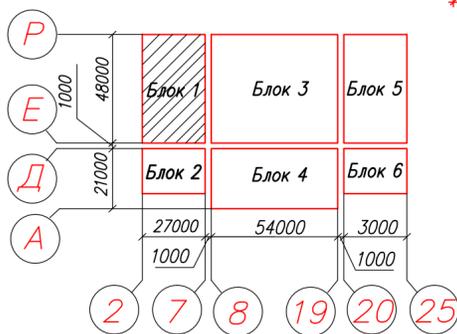

ХМСПБ-28-14-КР.8					
Физкультурно-спортивный комплекс с универсальным игровым залом в г.Югорск					
Изм.	Колуч.	Лист	Нгод	Погнись	Дата
Разработал	Хандрыга				03.14
Проверил	Шаламов				03.14
ГИП	Шаламов				03.14
Конструкции металлические				Стадия	Лист
				П	5
Схема расположения ферм Ф1 и прогонов в осях 2-7. Верикальные связи по фермам Вс1, Вс2, Вс1-1, Вс2-1				ООО "ХМСПБ"	